# «Смартико» Автоматизированная система контроля и учета воды «АкваМетрик» В Типовой проект Многоэтажный жилой комплекс со встроенно-пристроенными помещениями общественного назначения. Блок-секции 1-4 Адрес: Заказчик:

Согласовано

инв.

Взам.

Подпись и дата

№ подл.

		Вед	томос.	ть рабочих чертежей основного комплекта	l				
Лист				Наименование		Прим	ечание		
1	Общие д	анные				4 л	иста		
2	Условно-	-графиче	ские о	бозначения		1 лист			
3	Структур	ная схем	а БС-	1, БС-2, БС-3, БС-4.		ر 1	пист		
4	Типовой	план 1 эт	ажа Е	БС-1, БС-2.		ر 1	пист		
5	Типовой	план 2 эт	гажа Е	БС-1, БС-2.		ر 1	тсит		
6	План 3 э	тажа БС-	1.			ر 1	пист		
7	План 4-1	5 этажей	. БС-1			ر 1	пист		
8	План тех	к. этажа. Е	5C-1.			ر 1	пист		
9	План кро	вли БС-1				ر 1	пист		
10	План 3 э	тажа БС-	2.			ر 1	пист		
11	План 4-1	5 этажей	БС-2			ر 1	пист		
12	Типовой	план 1 эт	гажа Е	БС-3, БС-4.		ر 1	пист		
13	Типовой	план 2 эт	ажа Е	БС-3, БС-4.		1 :	пист		
14									
15 План 4-15 этажей. БС-3.							пист		
				В					
Изм. Кол.уч	.Лист№док.	Подп.	Дата	Многоэтажный жилой комплекс со встроен помещениями общественного назначения					
Разраб.	•			Автоматизированная система контроля и	Стадия	Лист	Листов		
				учета воды «АкваМетрик»	Р	1	23		
Проверил			Проверил Общие данные (начало) "Сг						

Согласовано

Подпись и дата Взам. инв. №

Инв. № подл.

/lucm	Наименование	Примечание
16	План 3 этажа БС-4.	1 лист
17	План 4-15 этажей. БС-4.	1 лист
18	План тех. этажа. БС-4.	1 лист
19	План кровли БС-4.	1 лист
20	Схема размещения оборудования в телекоммуникационных шкафах	1 лист

						Ве	едомость прилагаемых документов							
	十	Обозн	ачени	е			Наименование		При	мечание				
						Прилагаемые документы								
$\Box$	+				Кабелы	ный жу	урнал		1	лист				
					Специф	оикаци	я оборудования, изделий и материалов		1	лист				
94					•				<b>-</b>					
Согласовано														
огла														
	$\dashv$													
инв. /														
Взам. ц														
$\vdash$	_													
Подпись и дата							<b>D</b>							
7 0 6							В							
дипс							Многоэтажный жилой комплекс со вс							
По		и. Кол.у	ч.Листі	№док.	Подп.	Дата	помещениями общественного назна	ачения. Бл	пок-секци	и 1-4				
$\coprod$	Pas	раб.					Автоматизированная система контроля и	Стадия	Лист	Листов				
№ подл.							учета воды «АкваМетрик»	Р	2					
3. №	Проверил					05,000 50,000 (7,000 00)				4KO				
Инв.	I ipc	ъерил					Общие данные (продолжение)		Смарти	INU				
			•					Формат л	44					

# 1. Исходные данные

Рабочая документация на автоматизированную систему контроля и учета воды объекта: «Многоэтажный жилой дом со встроенно-пристроенными помещениями общественного назначения. Блок-секции 1, 2, 3 и 4».

Разработана на основании:

- заявки от «...»;
- рабочего проекта «...», разработанного «...»;
- свода правил по проектированию и строительству «...», раздел «...»

Настоящий проект разработан ООО «...» на оборудовании АСКУВ «АкваМетрик».

# 2. Основные проектные решения

В данном проекте рассматривается решение по созданию и наладке системы АСКУВ по следующим энергоресурсам:

холодная и горячая вода.

Текущий проект содержит:

- установку счетчиков воды электронных универсальных «АкваМетрик» с интерфейсом LoRa в квартирах;
- Установку 2-х базовых станции LoRa

Общее количество счетчиков воды электронных «АкваМетрик» с интерфейсом LoRa: «536» шт.

3. Назначение и задачи измерительной автоматизированной системы контроля и учета воды «АкваМетрик»

Автоматизированная система контроля и учета воды «АкваМетрик» (далее Система) предназначена для автоматизированного учета потребления воды, для сбора, накопления, обработки, отображения и передачи информации о потреблении воды в диспетчерские и расчетные центры. Система применяется на объектах коммунального и промышленного назначения.

Система обладает рядом преимуществ:

- позволяет оптимизировать УК временные затраты на сбор достоверных данных по потреблению воды
- убирает необходимость для собственников и нанимателей квартир подавать показания приборов учёта
- снимает необходимость построения сложной инфраструктуры сбора данных

<i>Согласован</i> с										
ı8. №										
. инв.										
Взам.										
дата					1					
и да							В			
Подпись							Многоэтажный жилой комплекс со вс			
10	Изм.	Кол.уч	і.Лист1	№док.	Подп.	Дата	помещениями общественного назна	ачения. ы	юк-секци	и 1-4
	Разра	аб.		-			Автоматизированная система контроля и	Стадия	Лист	Листов
подл.							учета воды «АкваМетрик»	Р	3	
ō√	Пров	ерип					Общие данные (продолжение)	"(	Смарти	4KO"
Инв.	. 1508									ii.o
								Формат А	14	

# 4. Передача данных

#### Холодная и горячая вода

Сбор информации для учета холодной и горячей воды происходит посредством получения данных от счетчиков воды с радиоинтерфейсом LoRa. Данные от счетчиков воды передаются по радиоканалу в Базовую станцию LoRa, далее от станции LoRa данные передаются в облачное хранилище.

Общедомовой учет: Сбор информации для общедомового учета проектом не предусмотрен.

# 5. Монтаж и пусконаладочные работы

Монтаж системы должен производиться в соответствии с рабочей документацией с учетом требований предприятий-изготовителей приборов учёта, базовых станций, предусмотренных техническими условиями или инструкциями по эксплуатации этого оборудования. Монтаж оборудования производить согласно настоящему проекту в стояках квартир и на крыше дома согласно требованиям СП 77.13330.2016 «Системы автоматизации».

# 6. Техническое обслуживание

Периодическое обслуживание заключается в осмотре внешнего вида оборудования, в снятии измерительной информации, в устранении причин, вызывающих ошибки в работе. Осмотр рекомендуется проводить не реже 1 раза в квартал, при этом проверяется надежность крепления

Согласовано										
Взам. инв. №										
и дата							В			
Подпись	Изм.	Кол.уч	і.Лист1	⊌док.	Подп.	Дата	Многоэтажный жилой комплекс со вс помещениями общественного назна	ачения. Бл	ток-секци	
подл.	Разра	аб.					Автоматизированная система контроля и учета воды «АкваМетрик»	Стадия Р	<u>Лист</u> 4	Листов
Инв. №	Пров	ерил					Общие данные (Конец)		Смарти	ІКО"
								Формат л	44	

# Условные обозначения

⊗⊗ -	Электронный счетчик воды АкваМетрик с LoRa
У БСLoRa	- Базовая станция LoRa
	- Радиосвязь LoRa
	- ITK Витая пара F/UTP кат.5E 4x2x0,52 solid PVC серый
	- Ethernet
	- 220в

Согласовано										
па Взам. инв. №										
и дата							В			
Подпись	Изм.		.Лист1	<b>⊵</b> док.	Подп.	Дата	Многоэтажный жилой комплекс со вс помещениями общественного назна	ачения. Бл		
поди.	Разра	б.					Автоматизированная система контроля и учета воды «АкваМетрик»	Стадия Р	Лист 5	Листов
Инв. №	Прове	рил					Условно-графические обозначения	"(	Смарти	1КО"
	•							Формат А	14	•



<u>|</u> Формат А2

Ρ

Стадия Лист Листов

"Смартико"

6

В

Многоэтажный жилой комплекс со встроенно-пристроенными помещениями общественного назначения. Блок-секции 1-4


Автоматизированная система контроля и учета воды «АкваМетрик»


Изм. Кол.уч.Лист№док.


Разраб.


Проверил

Подп. Дата

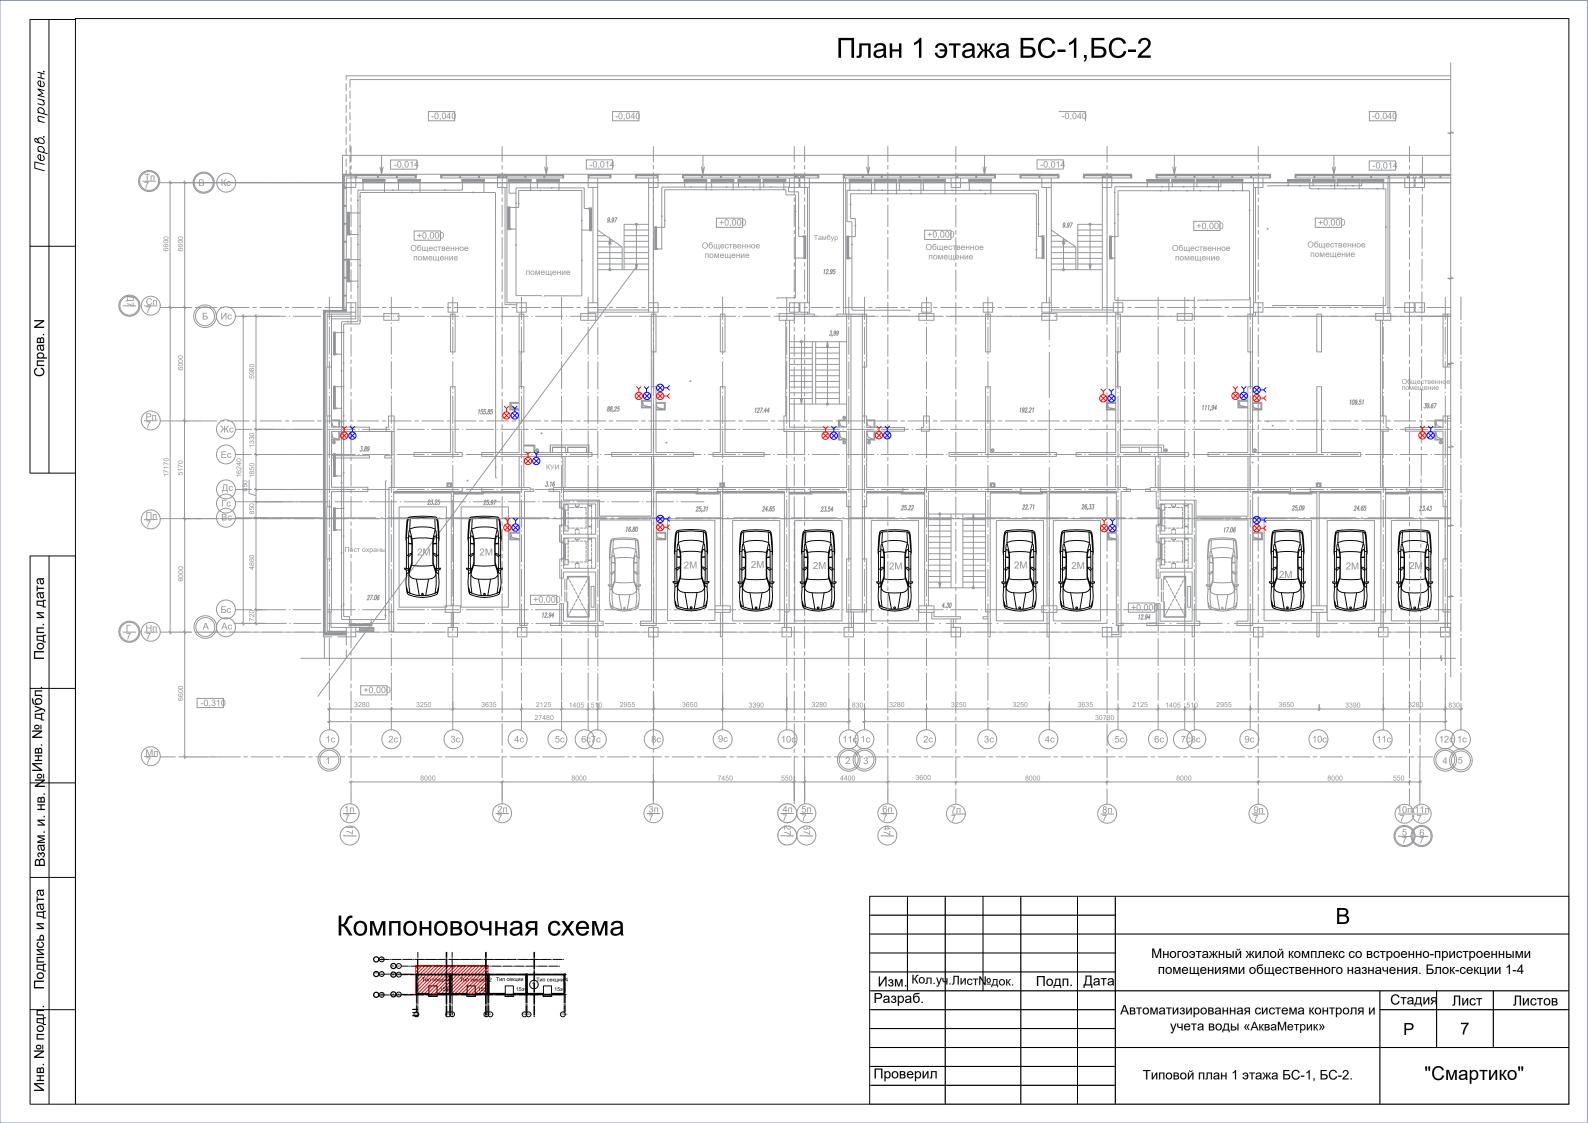

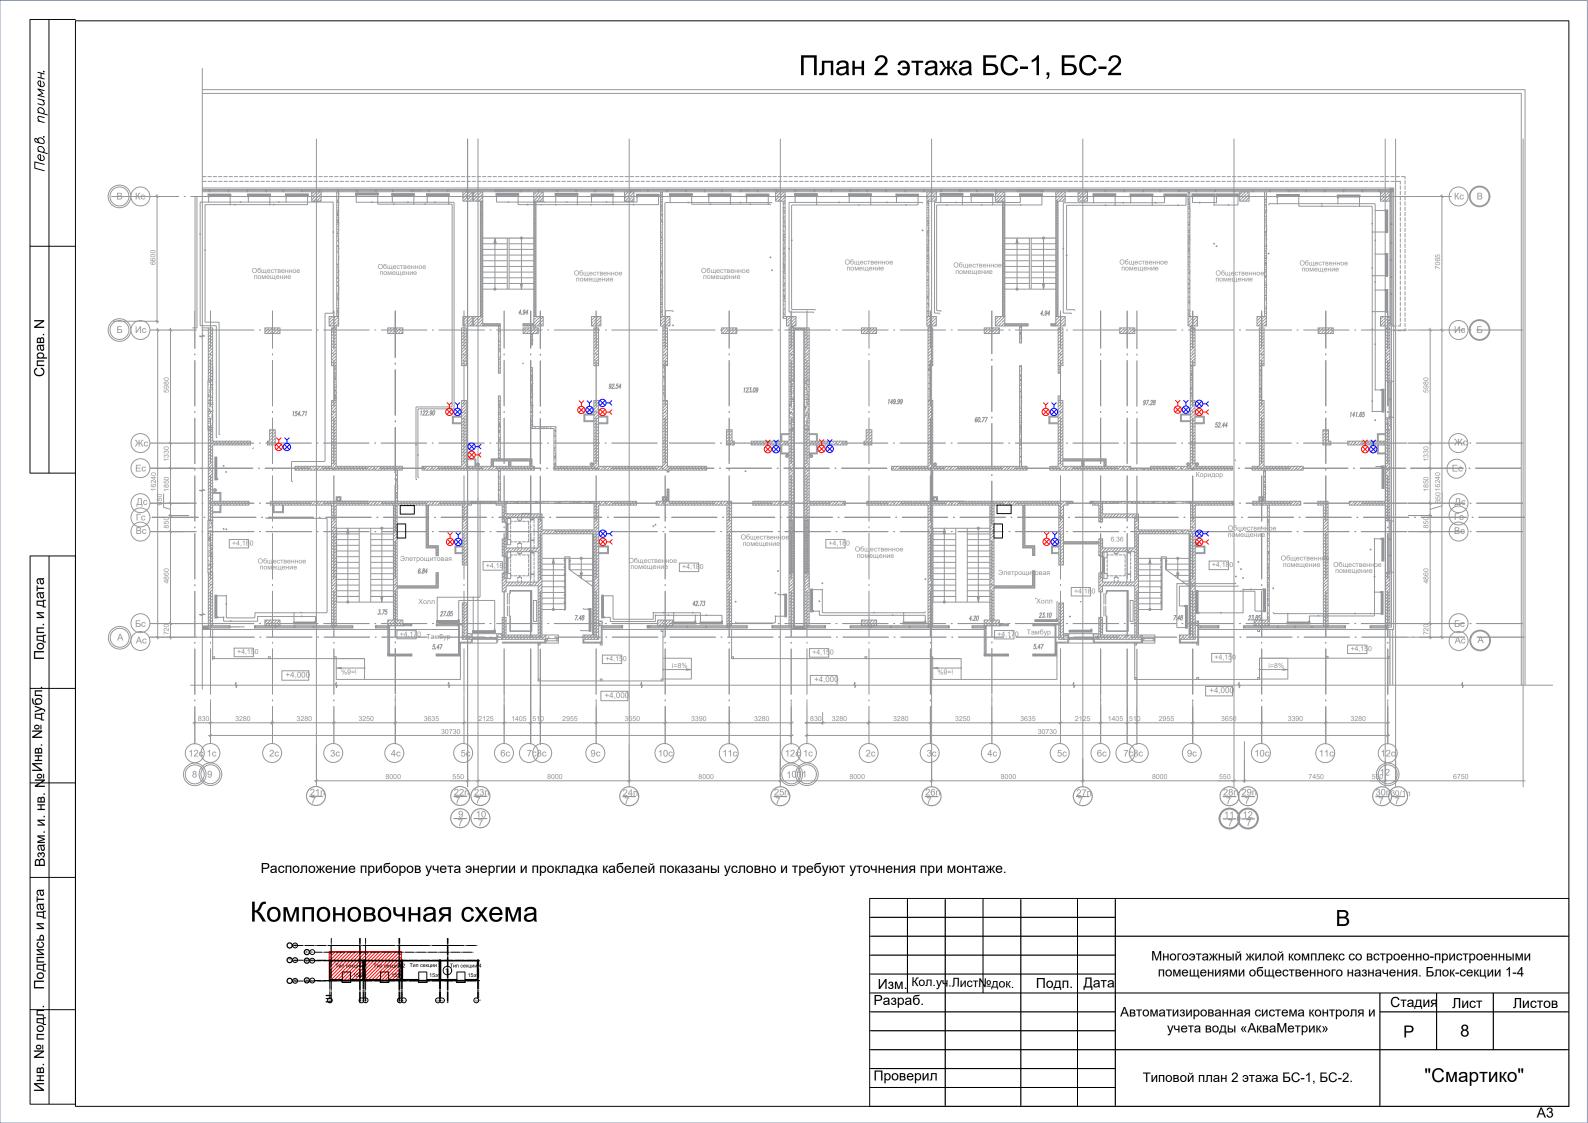

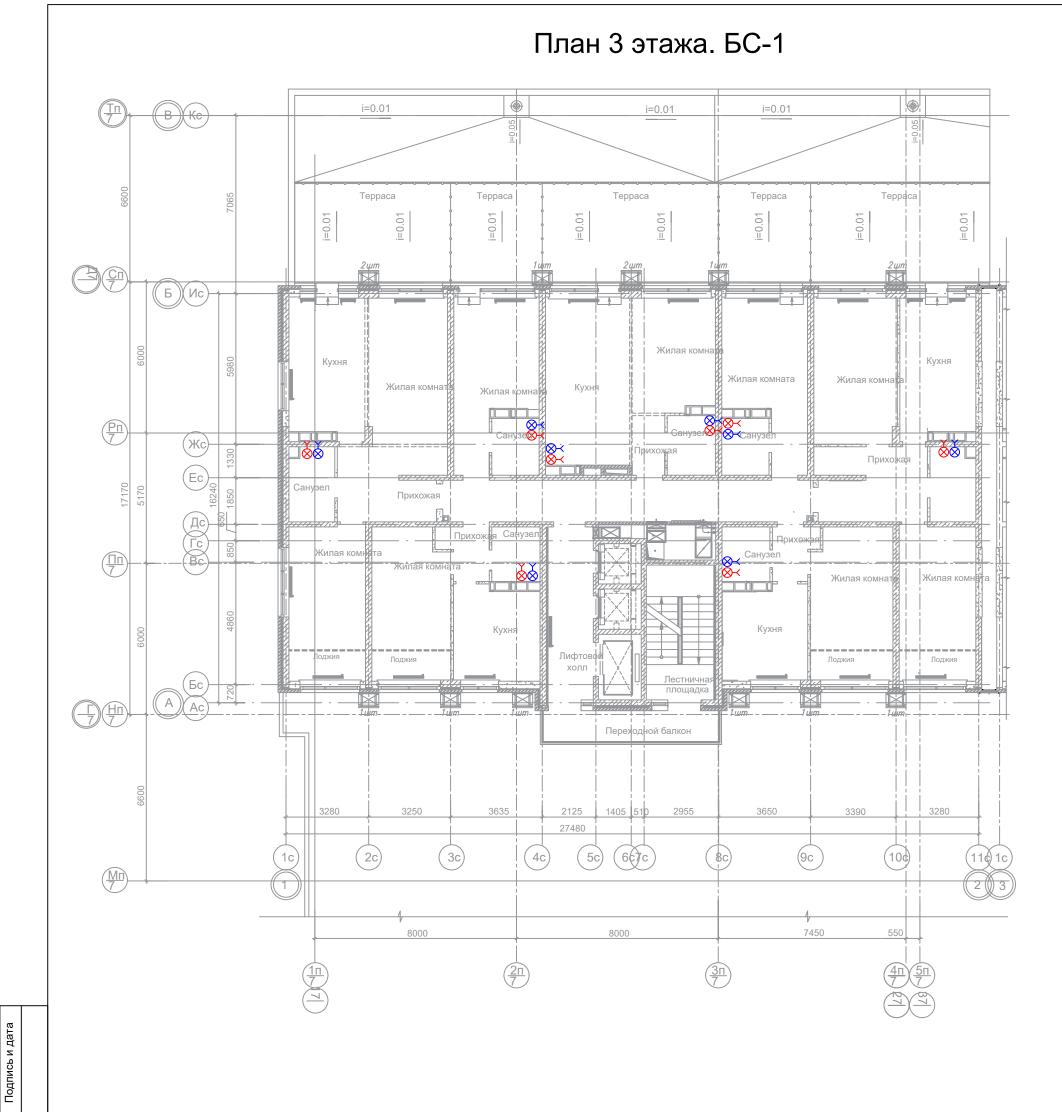

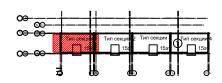

일


Взам. инв.


Подпись и дата


. № подл.


NHB.

						В			
Изм.	Кол.у	ч.Лист1	<b>№</b> док.	Подп.	Дата	Многоэтажный жилой комплекс со вс помещениями общественного назна			
Разра	аб.		•			Antomotivoupopoliuog cuetomo koutnogg k	Стадия	Лист	Листов
						Автоматизированная система контроля и учета воды «АкваМетрик»	Р	9	
Проверил						План 3 этажа БС-1	"(	Смарти	1KO"

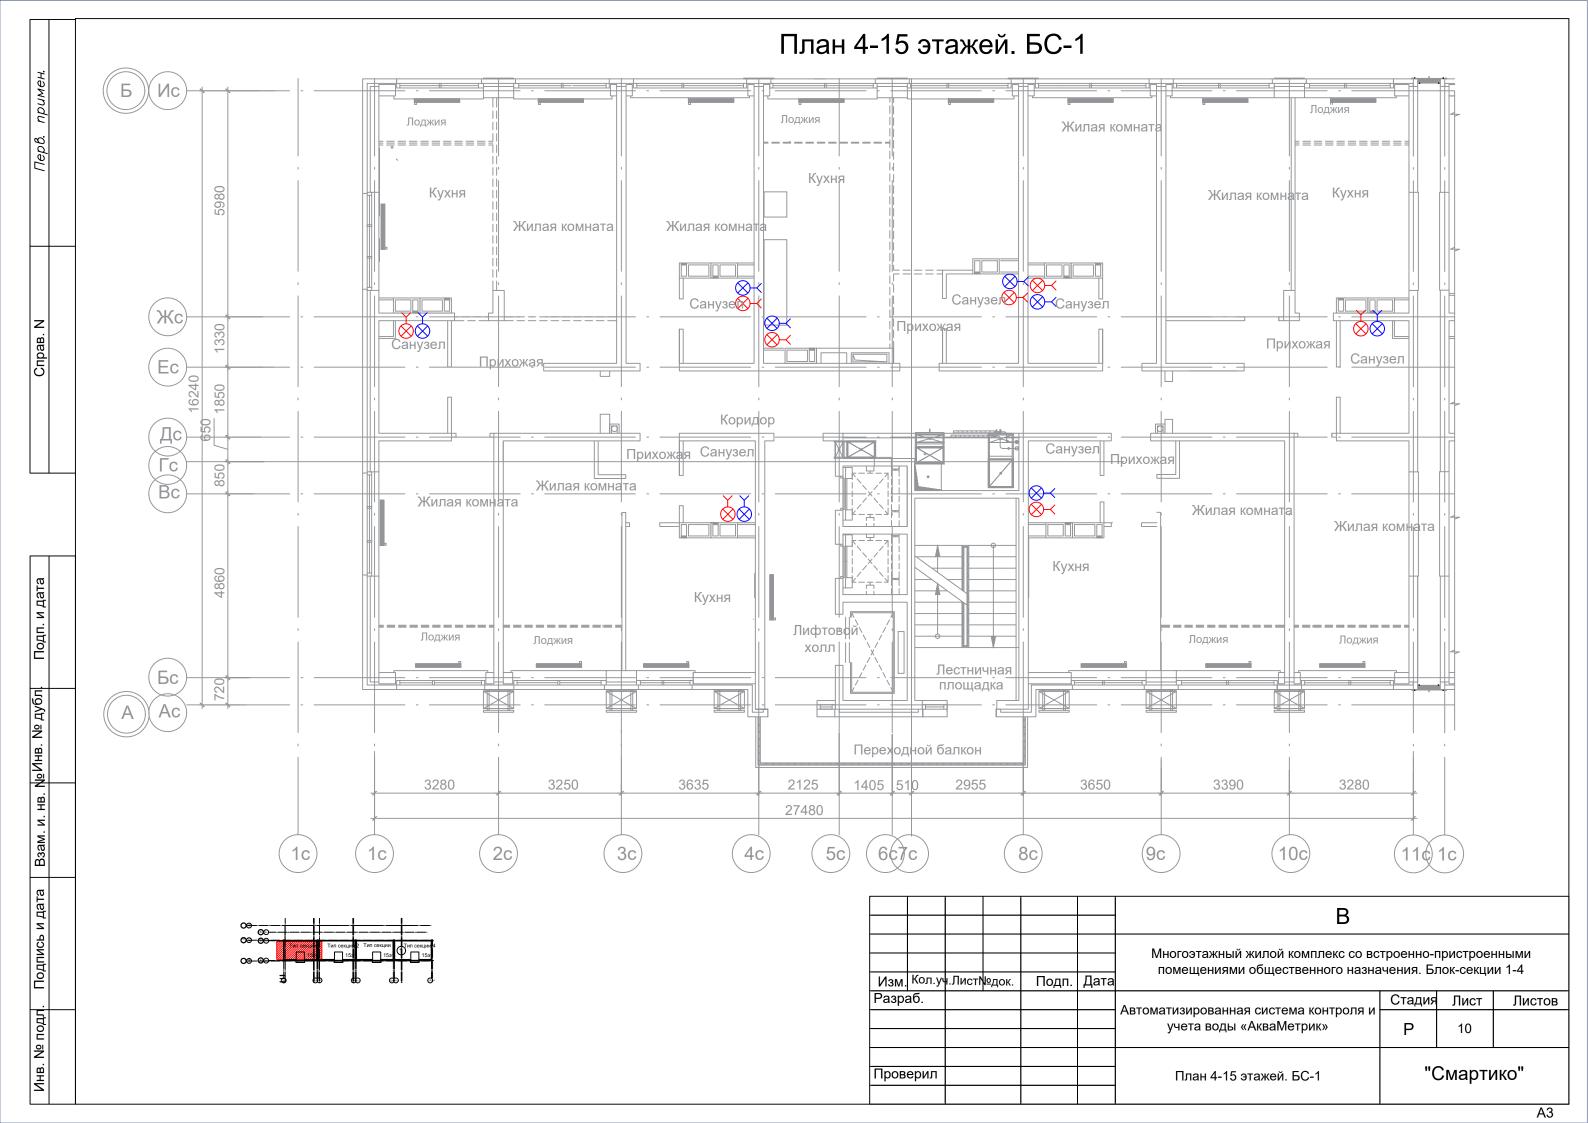

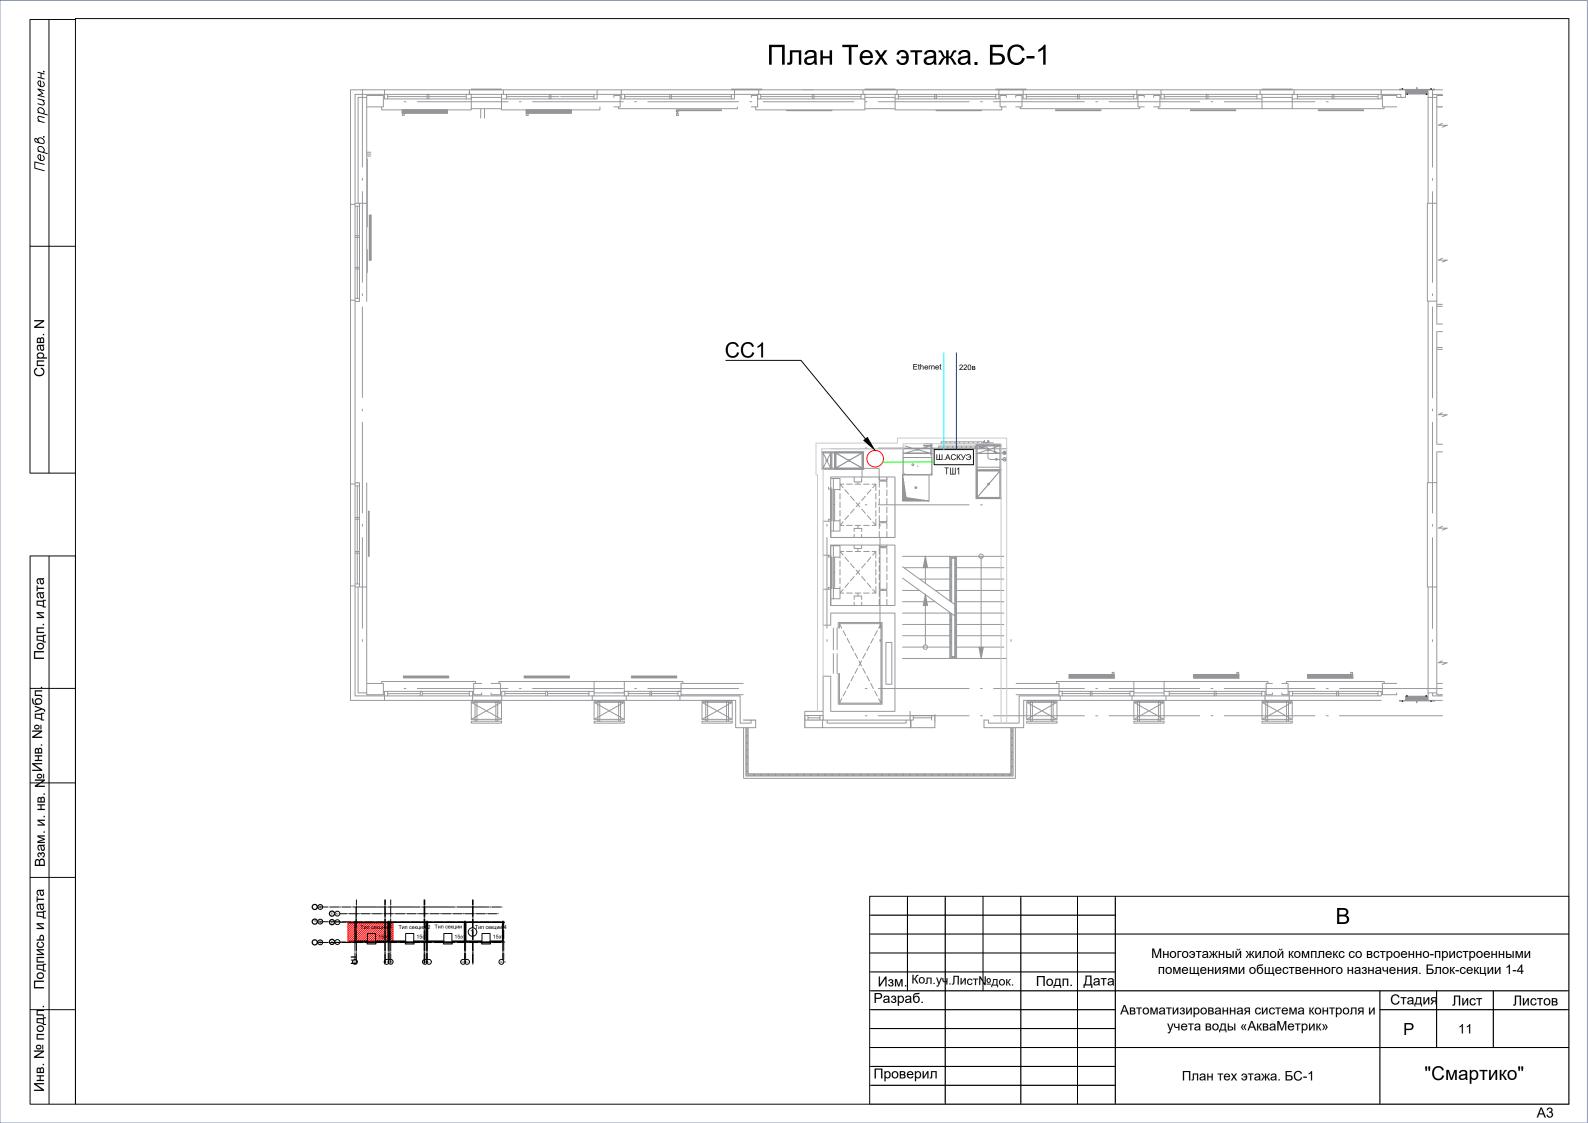

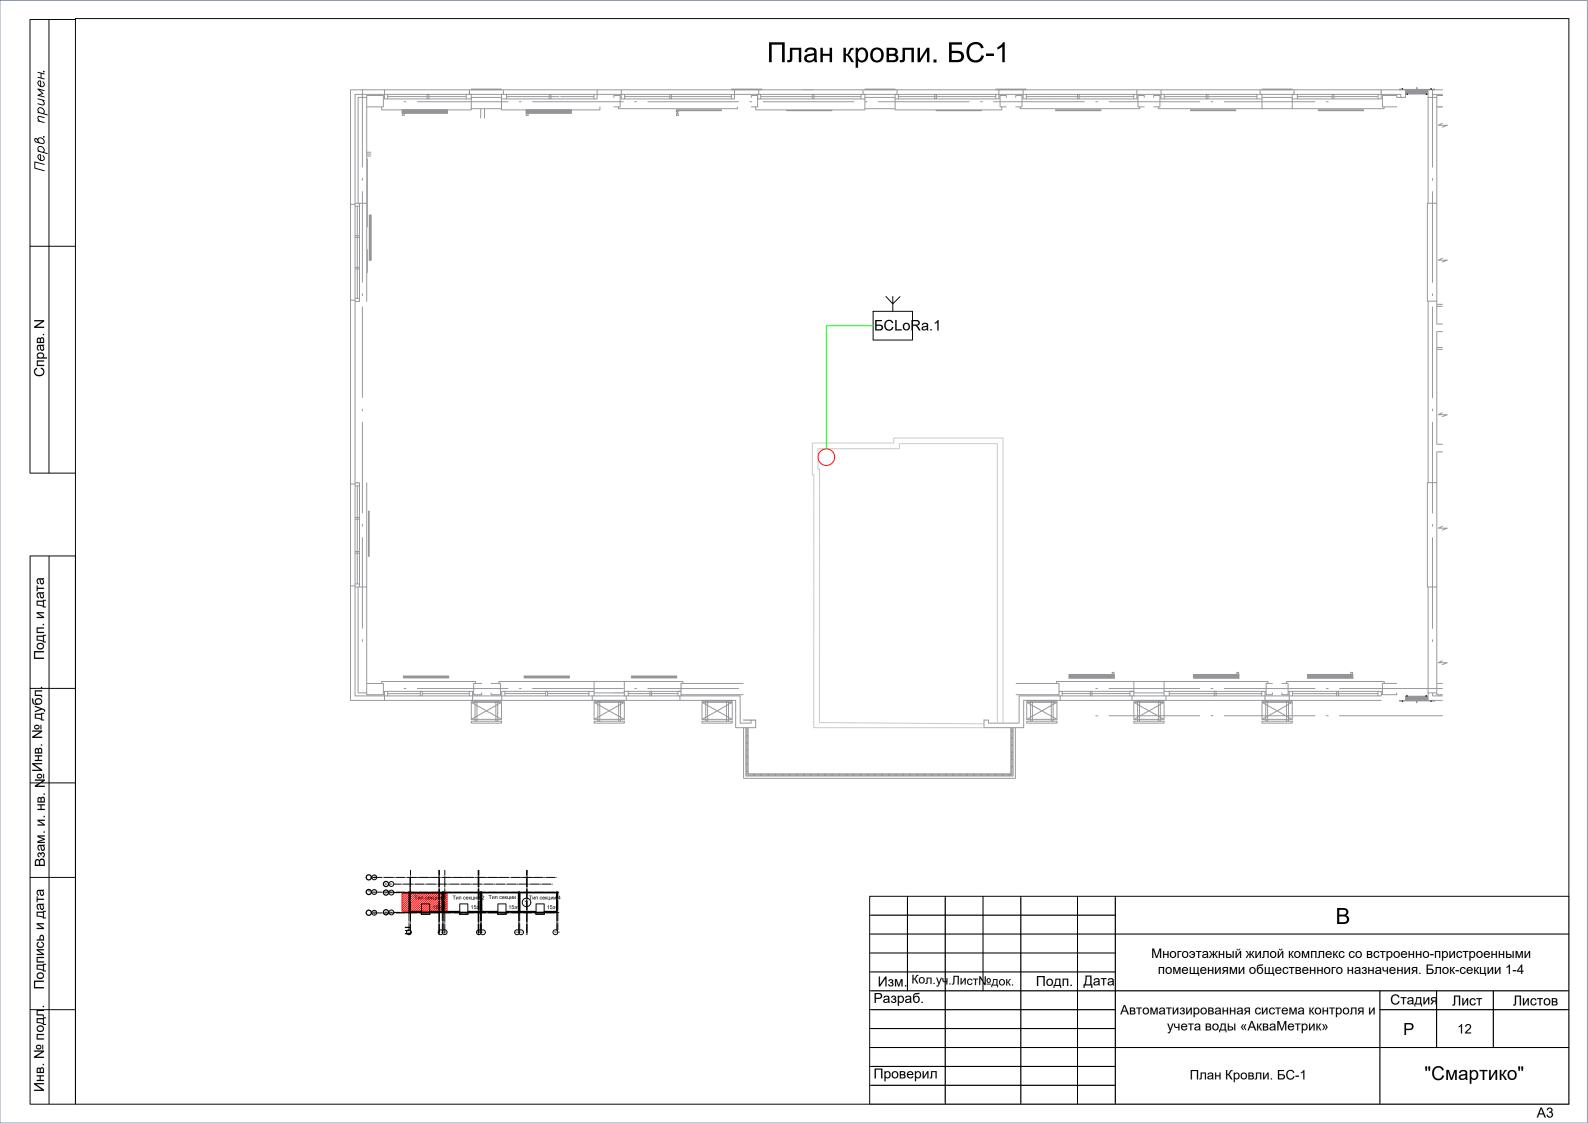

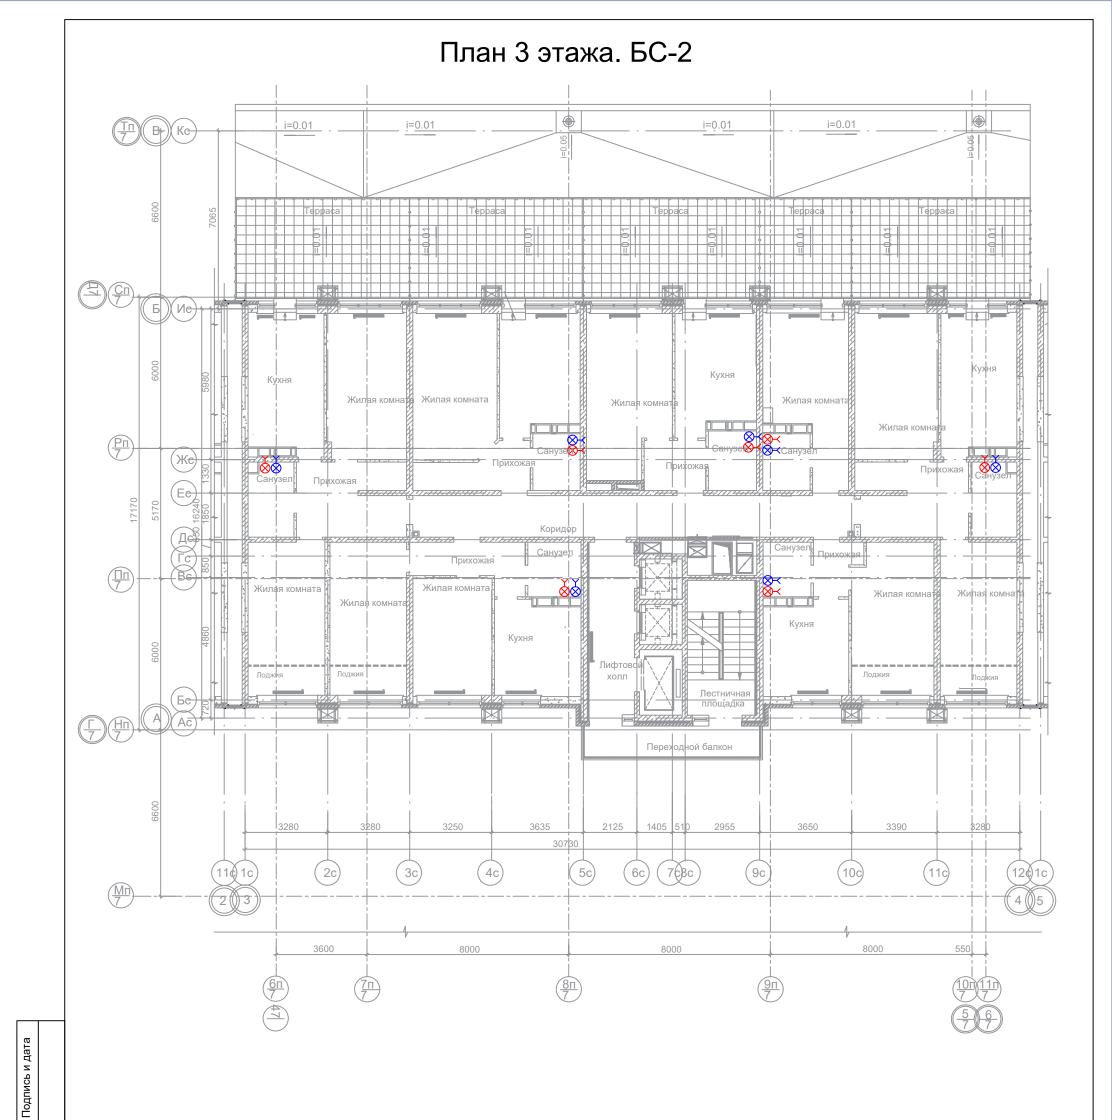

<b>∞</b>		<u>!                                    </u>	<u></u>	
∞ ∞-∞-	. Тип секці	30000000	Тип секции	Тип секции 4
OB- <b>OS-</b>	1 In Cercus		1591	159

일


Взам. инв.


Подпись и дата

. № подл.


NHB.

						В			
Изм.	. Кол.уч	н.Лист <b>1</b>	⊌док.	Подп.	Дата	Многоэтажный жилой комплекс со вс помещениями общественного назна			
Разра	аб.					A DTOMOTHOUS DOUBLES ON OTOMO KOUTDOES IN	Стадия	Лист	Листов
						Автоматизированная система контроля и учета воды «АкваМетрик»	Р	13	
Пров	верил					План 3 этажа БС-2	"Смарті		1KO"

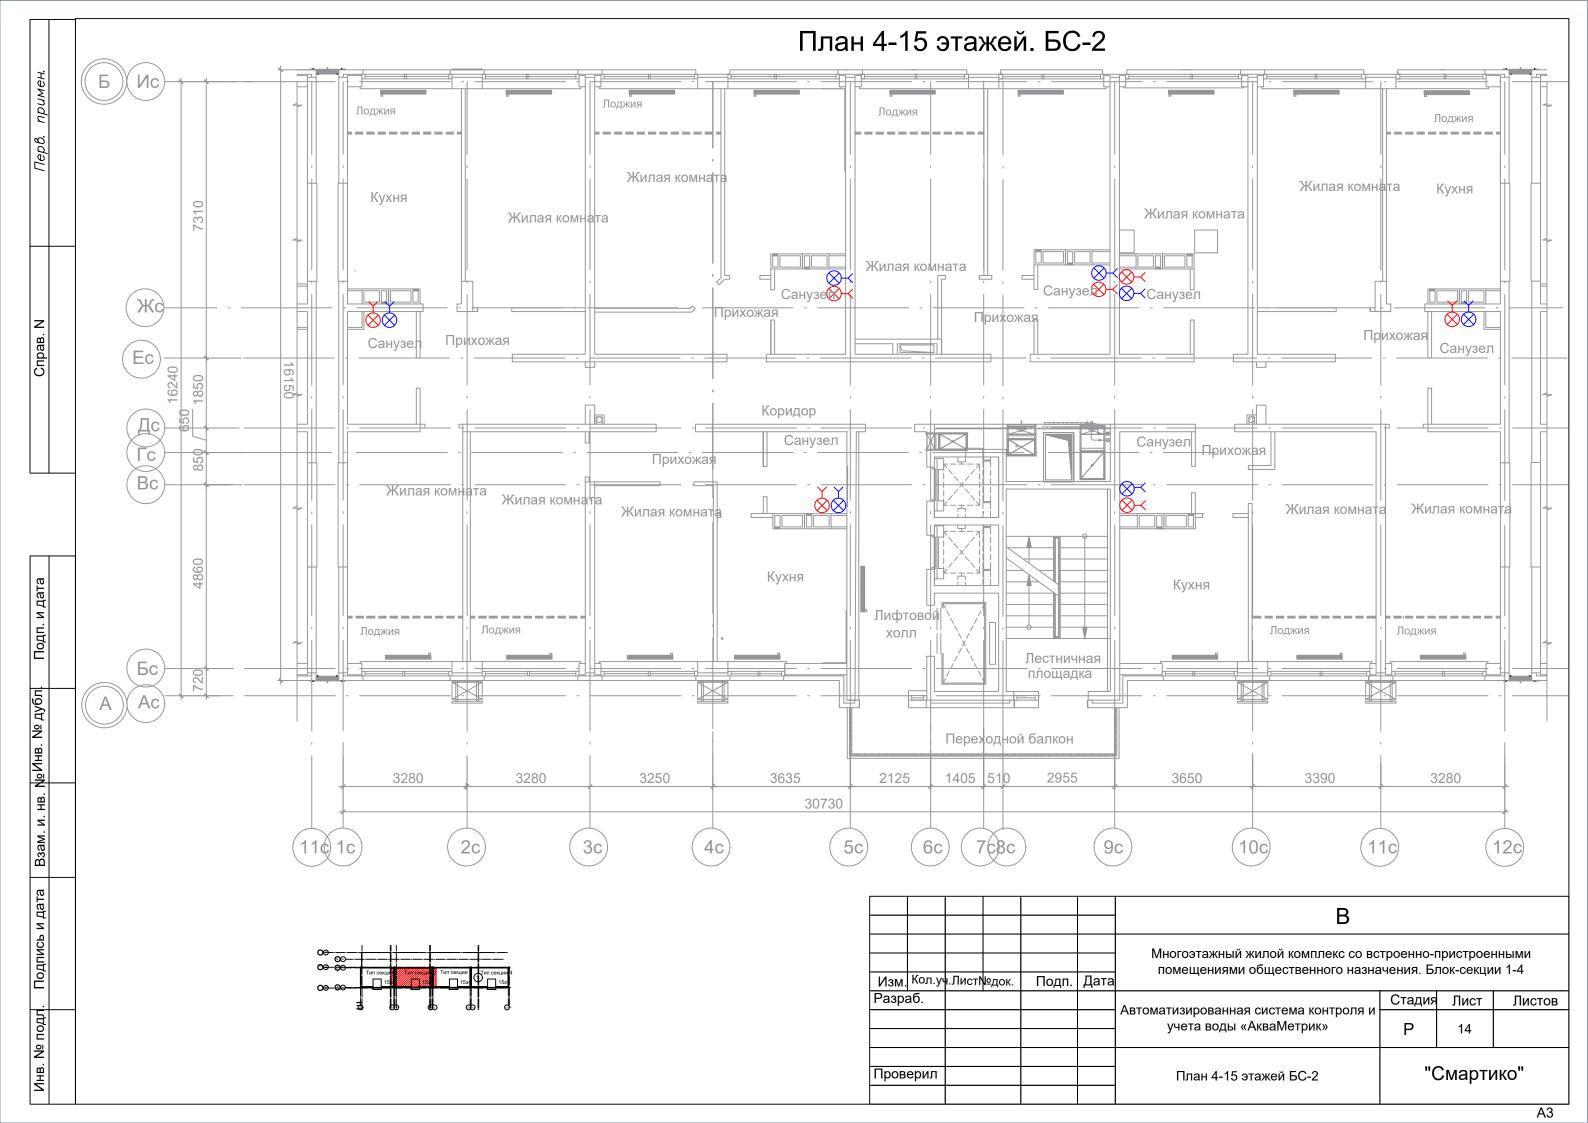

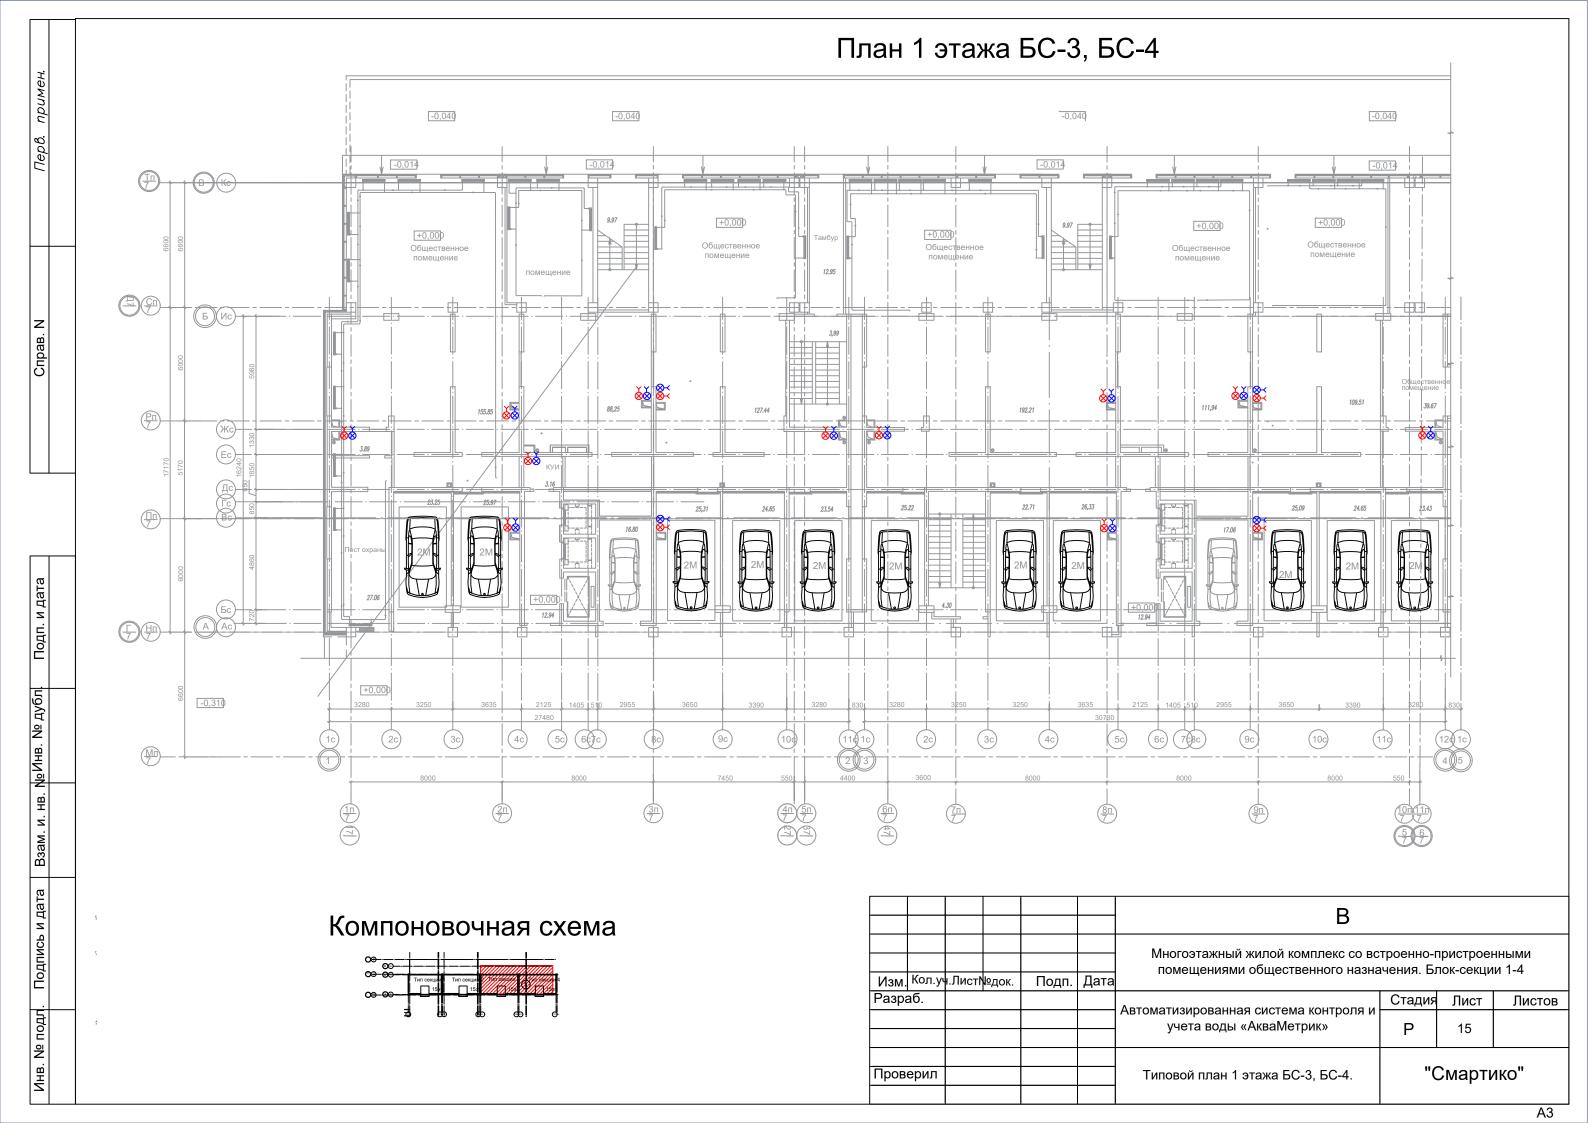



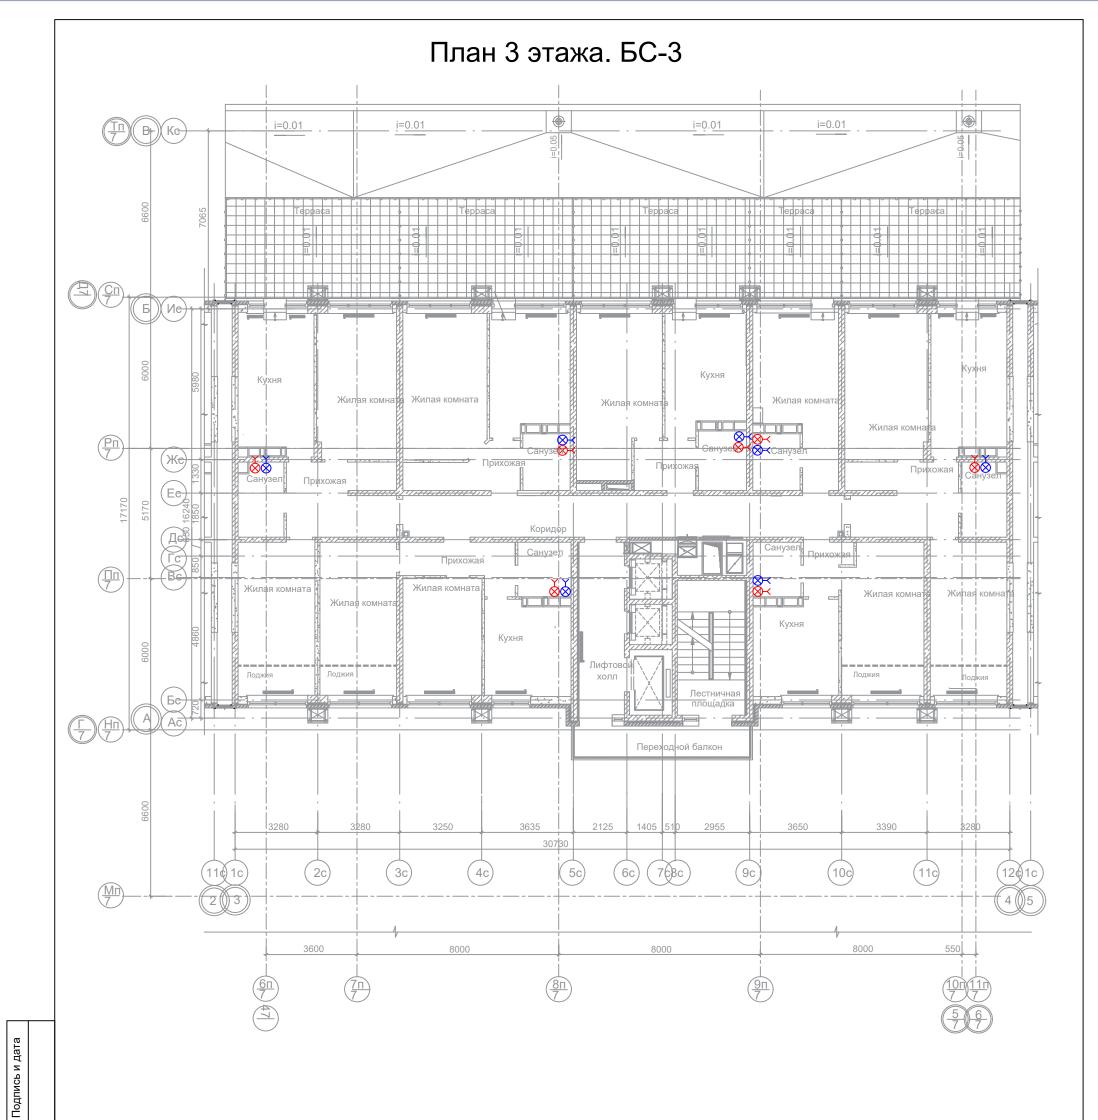



Ñ


Взам. инв. Г


Подпись и дата

. № подл.

NHB.

						В			
Изм	. Кол.уч	ı.Лист <b>і</b>	№док.	Подп.	Дата	Многоэтажный жилой комплекс со вс помещениями общественного назна			
Разр							Стадия	Лист	Листов
						Автоматизированная система контроля и учета воды «АкваМетрик»	Р	17	
Пров	верил					План 3 этажа БС-3	"(	Смарті	1KO"
						·			Λ 2

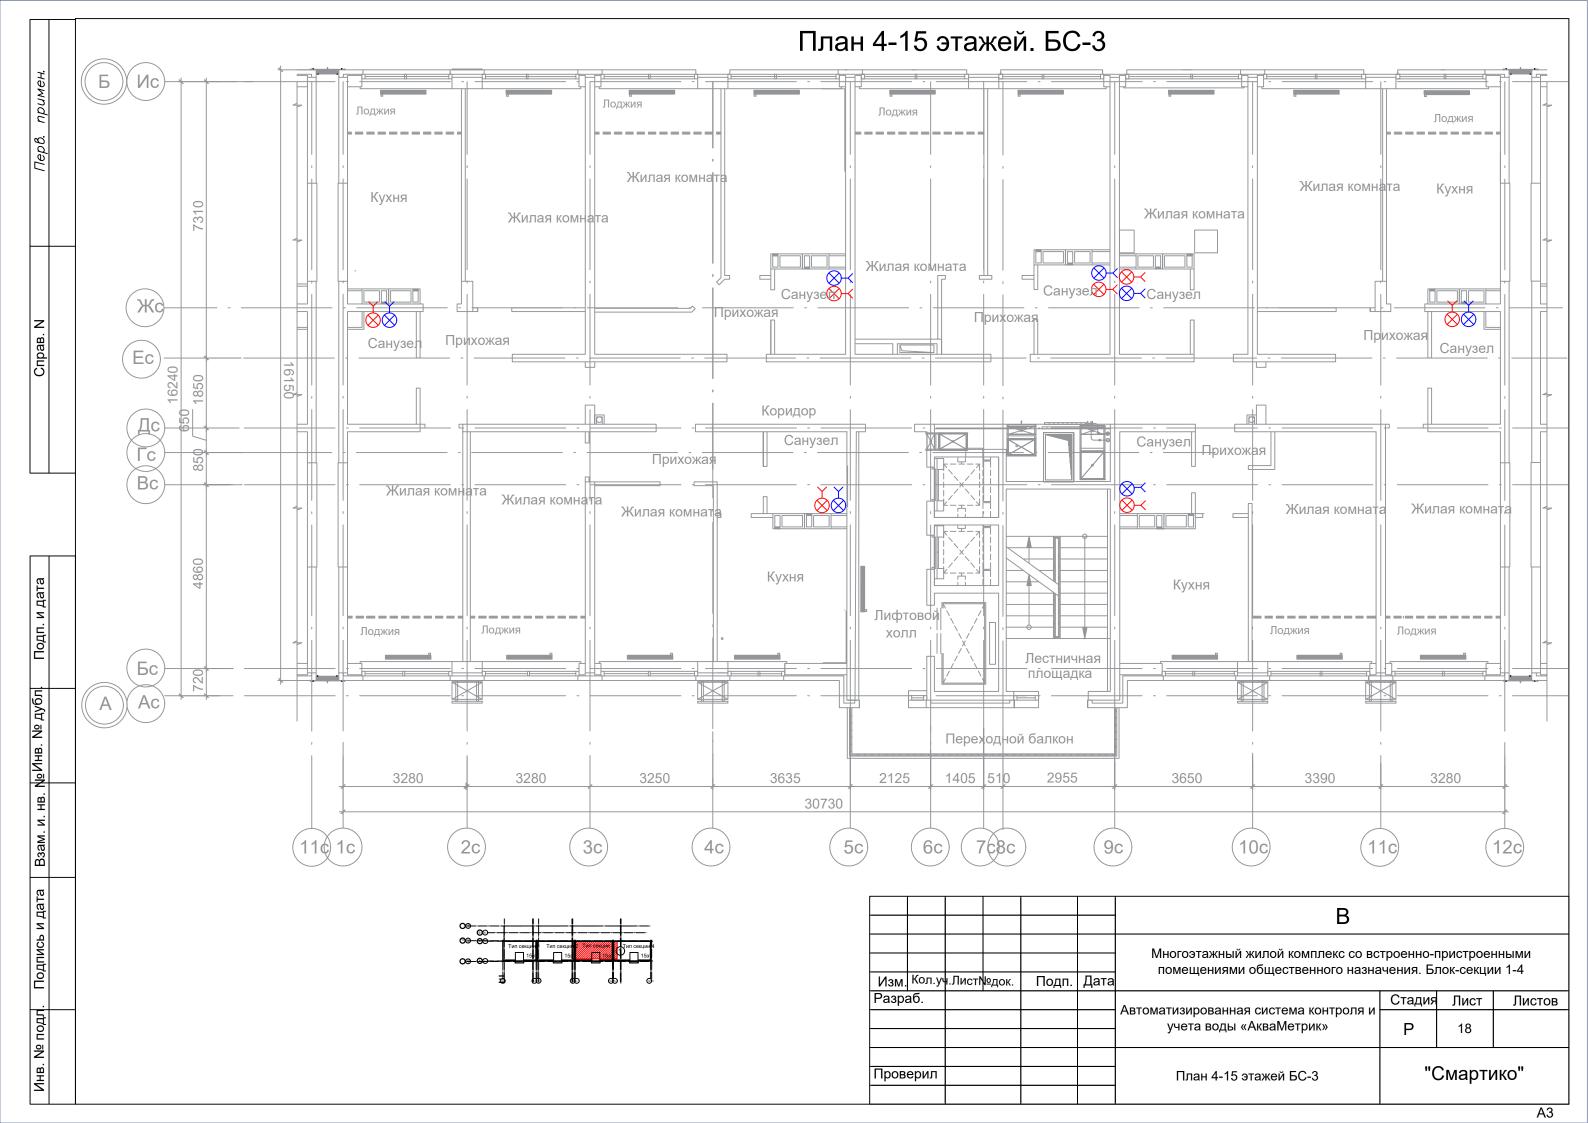

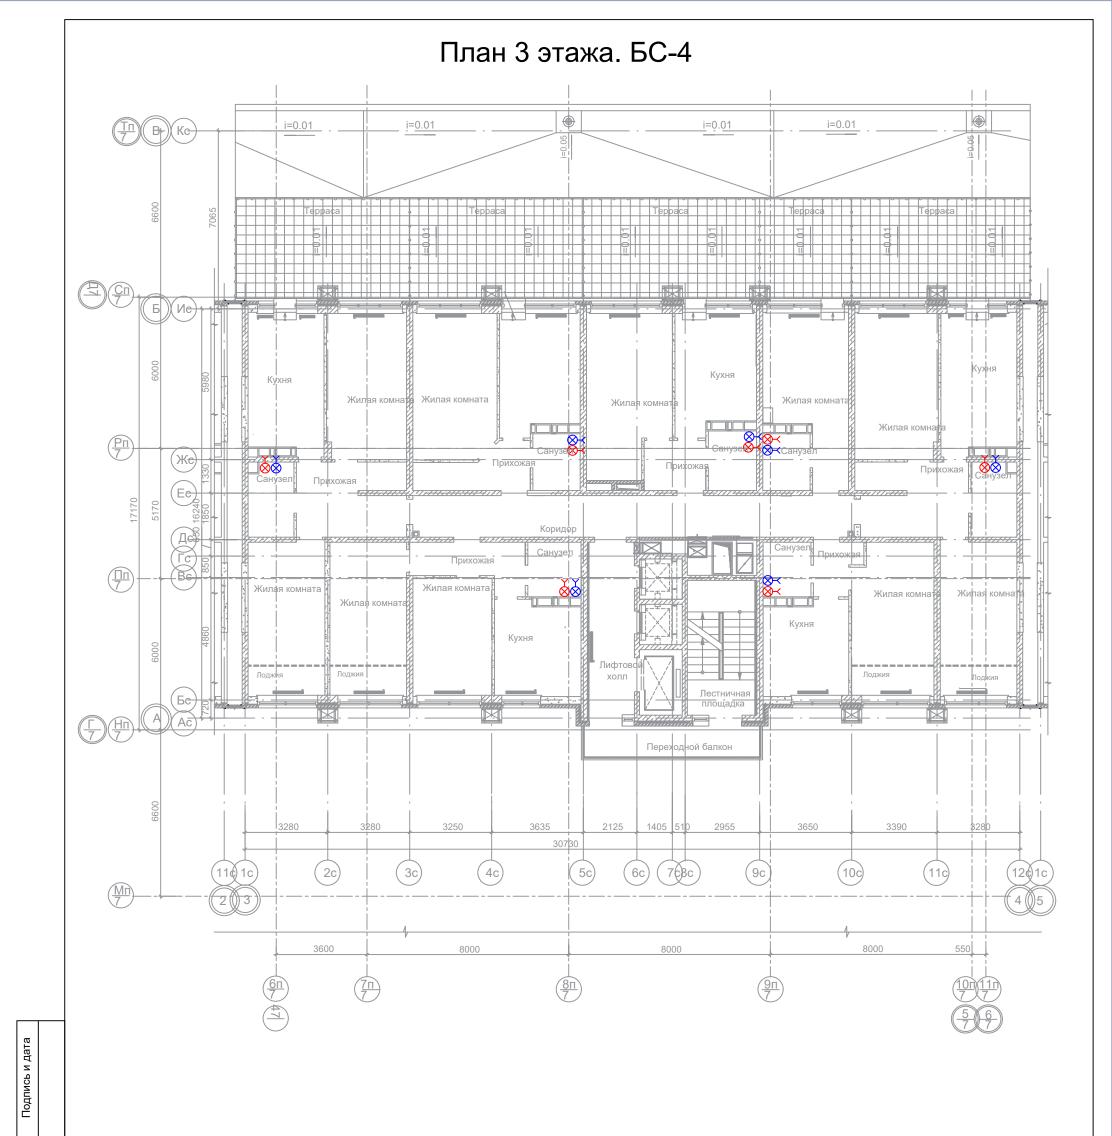

œ- <u></u> -				<u></u>
∞- <del>∞</del> -	Тип секции	Тип секцие 2	Тип секци	
<del>09-99-</del>	3			

일


Взам. инв.


Подпись и дата


. № подл.

Инв.


						В Многоэтажный жилой комплекс со встроенно-пристроенными помещениями общественного назначения. Блок-секции 1-4					
Изм.	Кол.уч	ı.Лист <b>і</b>	₩док.	Подп.	Дата						
Разр	раб.		•			A DTOMOTIVOUS DOUBLES ON TOMO WOUTDONG IA	Стадия	Лист	Листов		
						Автоматизированная система контроля и учета воды «АкваМетрик»	Р	19			
Пров	ерил					План 3 этажа БС-4	"Смартико"		1KO"		

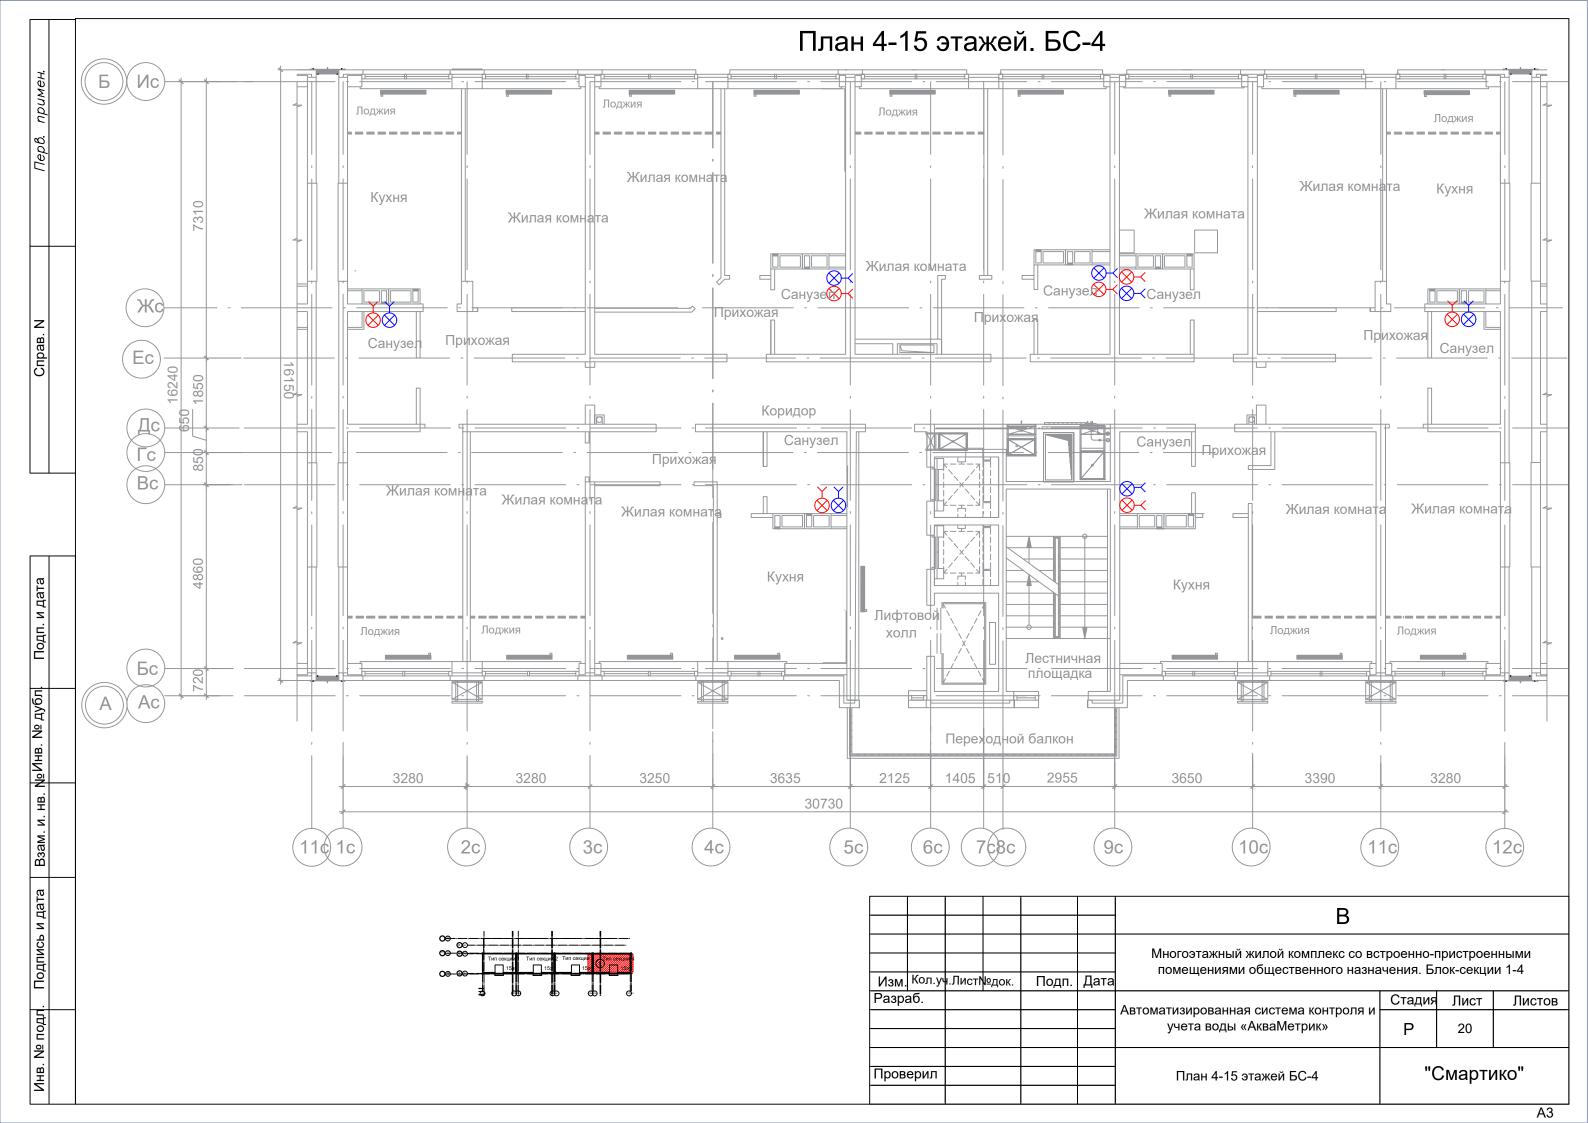

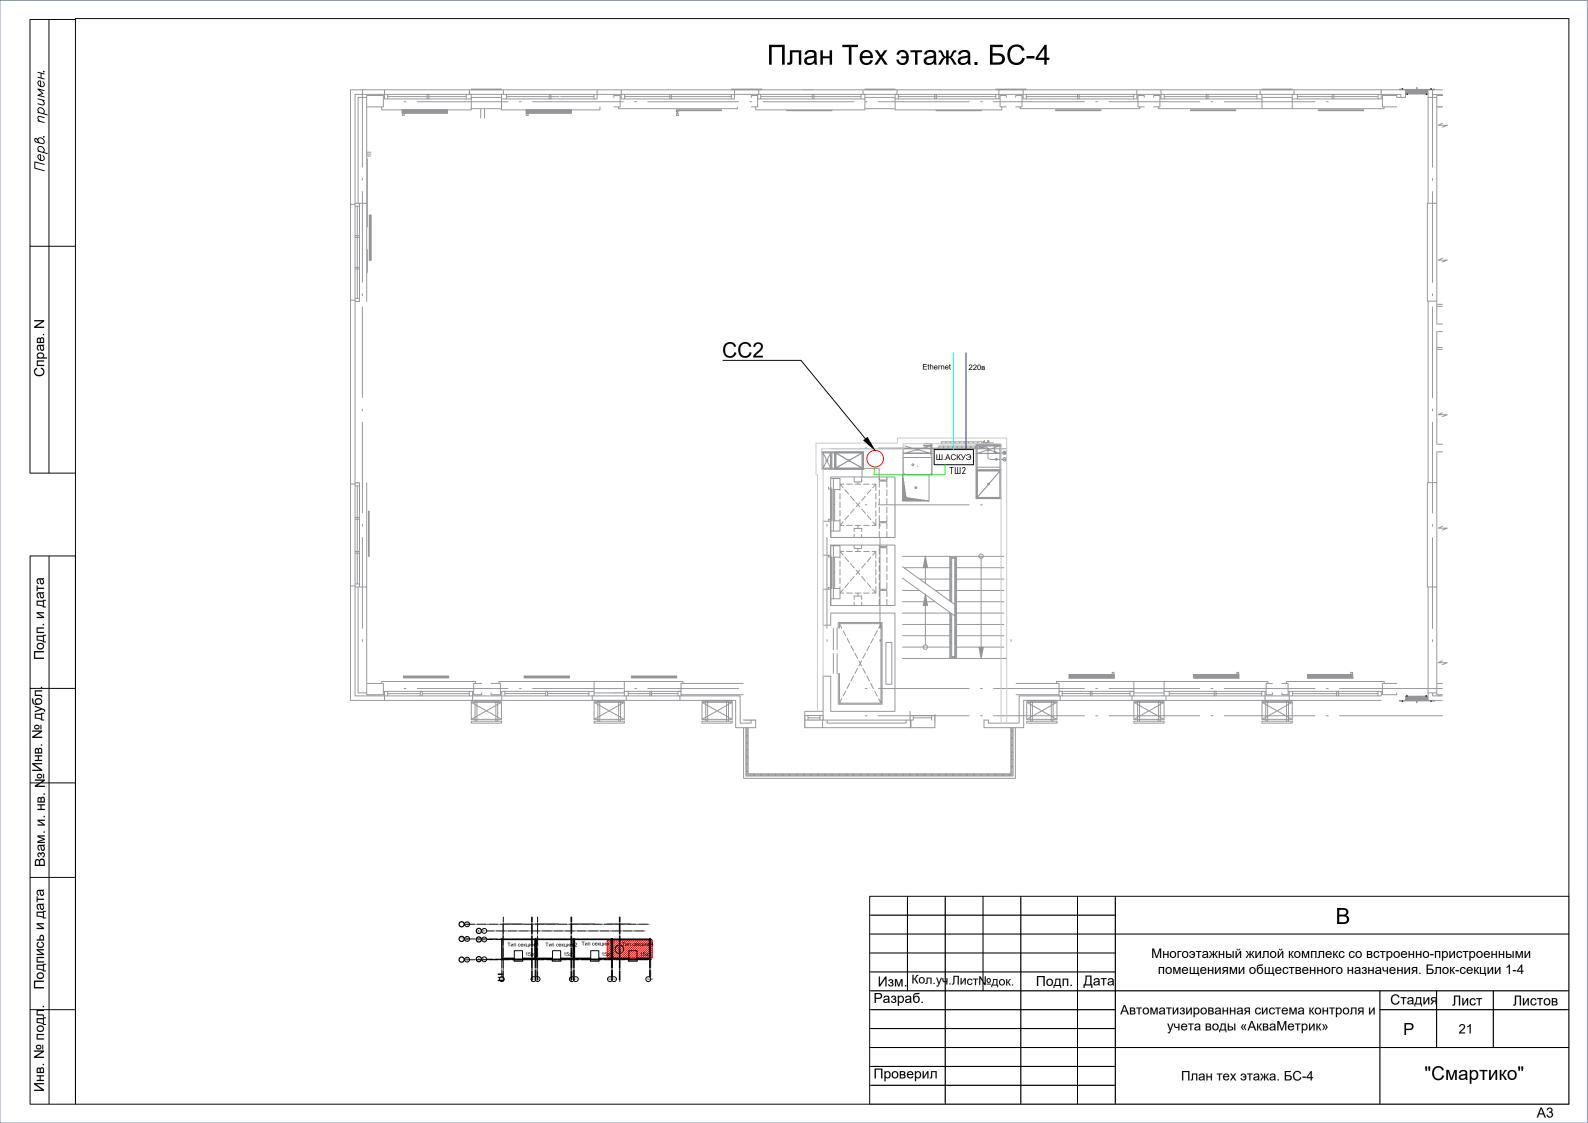

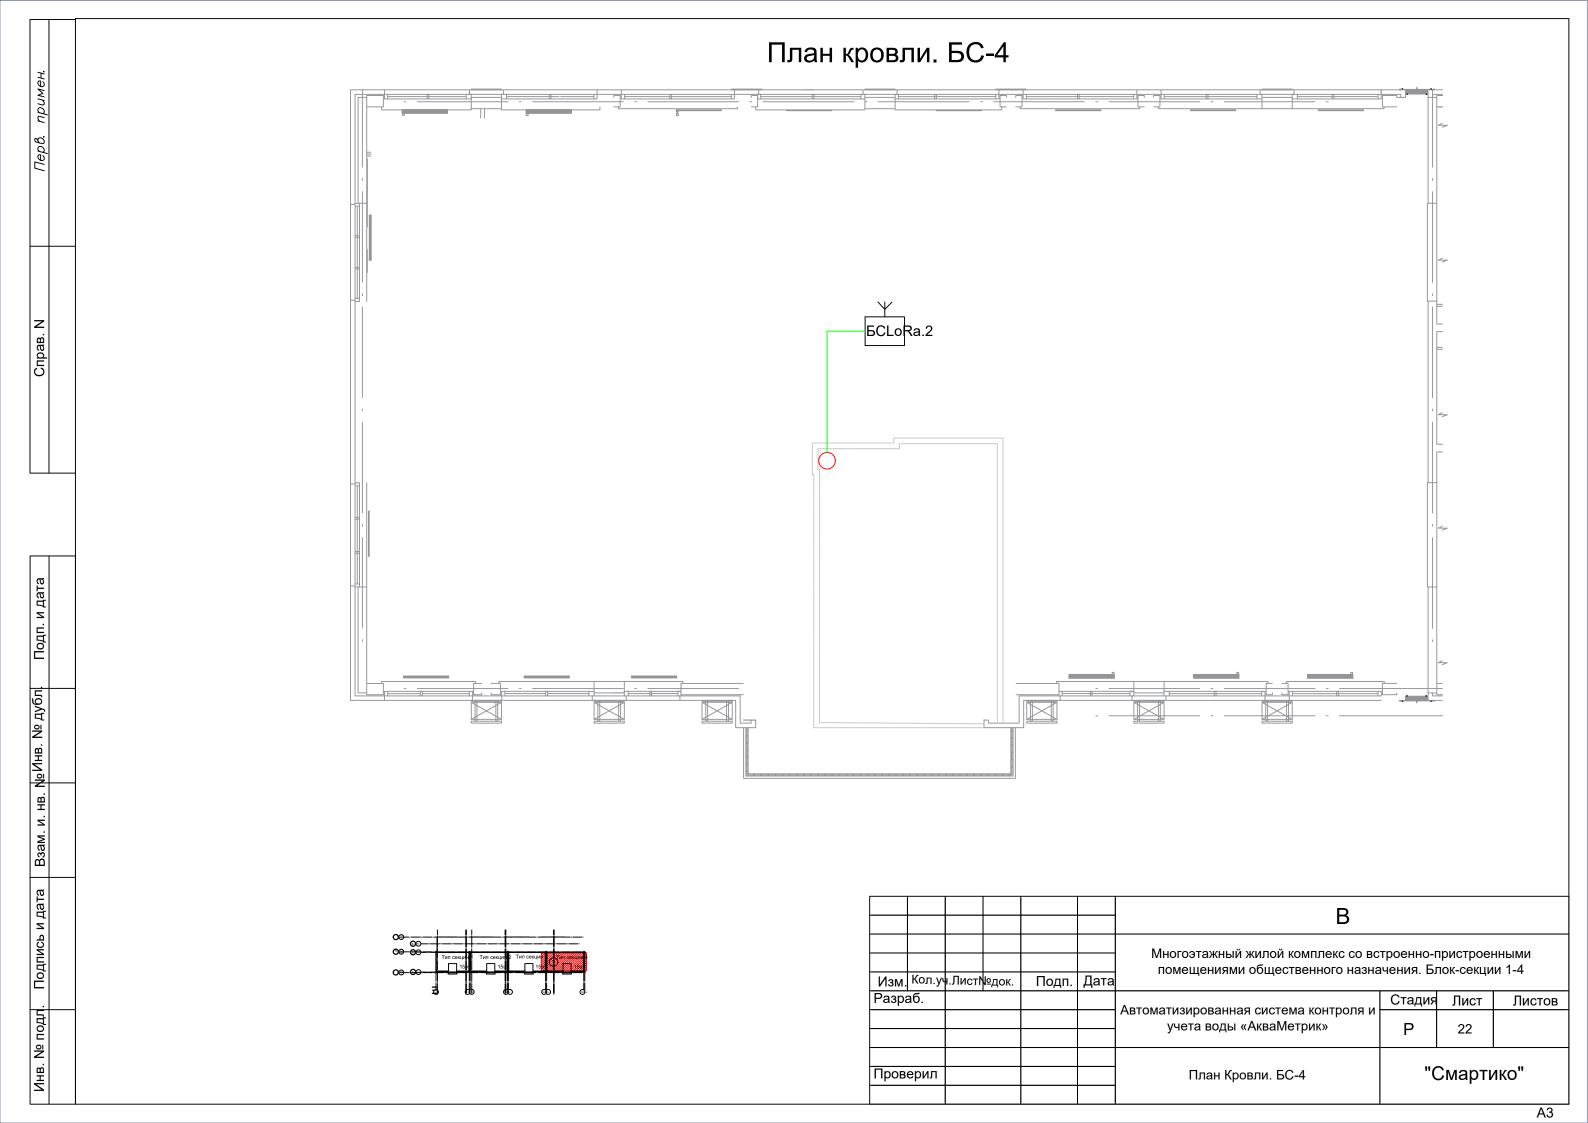

		Спецификация						
N° Komnohehm								
	1	Ethernet коммутатор с РоЕ-портами (Пример: NetisP116GC для подключения до 9 шт. станций)						
	2	Розетка ~220В						
	3	Автоматический выключатель 4А						
	4	Клеммная колодка						

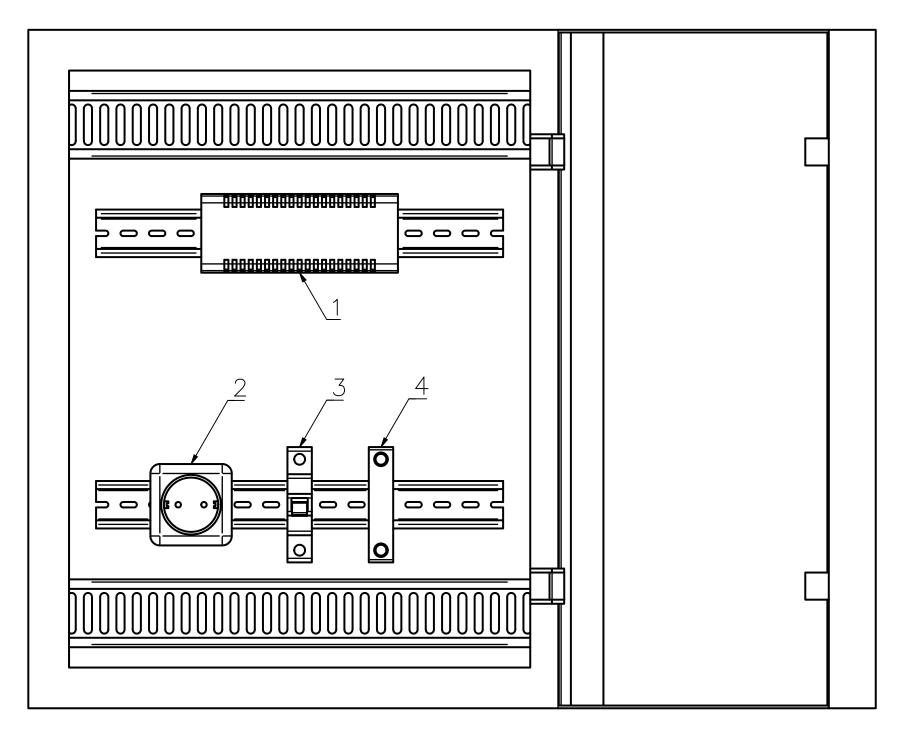

Взам.инв. N

Подпись и дата

Инв.И подл.

						В						
	16					Многоэтажный жилой комплекс со встроенно-пристроенными помещениями общественного назначения. Блок-секции 1-4						
Изм.	кол.уч	≀.Лист№	№док.	Подп.	Дата							
Разра	аб.					A DTOMOTHOUS DOUBLING CHOTOMO WOUTDONG IN	Стадия	Лист	Листов			
						Автоматизированная система контроля и учета воды «АкваМетрик»	Р	23				
Проверил						Схема размещения оборудования в телекоммуникационных шкафах	"Смартико"					
						, , ,						

Маркировка кабеля	Кαδельна	я трасса	Tun линии связи	Марка кабеля	Количество кабелей и число жил, сечение	Длина, м	Примечание
	Начало Конец						
1	2	3	4	5	6	7	8
UTP	ТШ1	БCLoRa.1				25	
UTP	ТШ2	БCLoRa.2				25	

Инв.N подл. Подпись и дата Взам.инв. N

					В			
Изм. Кол.уч	н.Лист	№док.	Подп.	Дата	Многоэтажный жилой комплекс со вс помещениями общественного назна			
Разраб.					Автоматизированная система контроля и учета воды «АкваМетрик»	Стадия	Лист	Листов
						Р	1	1
Проверил					Кабельный журнал	"Смартико		ико"
			1	1		Формат А:	3	

	Наименование и техническая характеристика	Tun, марка, обозначение документа, опросного листа	Код продукции	Поставщик	Ед. измерен ия	Кол.	Масса 1 ed., кг	Примечание
1	2	3	4	5	6	7	8	9
	Оборудование							
1	Электронный счетчик воды Акваметрик 15-80-B-L (d15/L80 класс B, LoRa)				шт	536		
2	Базовая станция LoRa IoT "Смартико"				шт	2		
3	Шкаф телемеханики				шт	2		
	Кαδели, провода, материалы и изделия							
4	ITK Витая пара F/UTP кат.5E 4x2x0,52 solid PVC серый				М	50		
5	Кабель-канал ПВХ 25x25, двойной замок, белый				М	15		
6	Труба гофрированная самозатухающая ТГТ C3 Ø 20 мм				М	35		
7	Держатель монтажный огнестойкий кабельный				шт	45		
8	Саморез 3,5х35мм				шт	194		

	•			
01109	מבחמו			
,,,,,,,,,,,,	רטפאומרטטמאט			
_	V V			
	0	л. ино.		
	0	БЗАМ. ИНО.		
	6	подпись и дата		
	:	וטכה ט		
	6-0	11001		
	۶- د	ЭЛ.		
	- 014	. N≅ nodA.		
	0.11	ИНО.		

						В Многоэтажный жилой комплекс со встроенно-пристроенными помещениями общественного назначения. Блок-секции 1-4						
Изм.	Кол.уч	ғ.Лист <b>і</b>	<b>№</b> док.	Подп.	Дата							
Разра	Разраб.					Antomotivourpopolitica evertomo koutroala i	Стадия	Лист	Листов			
						Автоматизированная система контроля и учета воды «АкваМетрик»	Р	1	1			
Пров	ерил					Спецификация оборудования, изделий и материалов	"Смартико"					