# «Смартико» Автоматизированная система контроля и учета воды «АкваМетрик» В Типовой проект Многоэтажный жилой комплекс со встроенно-пристроенными помещениями общественного назначения. Блок-секции 1-4 Адрес: Заказчик:

Согласовано

инв.

Взам.

Подпись и дата

№ подл.

						Вед	томор	ть рабочих чертежей основного комплекта	ı		
	T	Лист						Наименование		Прим	ечание
		1		Об	щие д	анные				3 л	ucma
		2		Усл	повно-	-графиче	ские о	бозначения		1 /	ıucm
		3		Стр	руктур	ная схем	а БС-	1, БС-2, БС-3, БС-4.		1 /	ıucm
		4		Тиг	повой	план 1 э <sup>-</sup>	гажа Б	БС-1, БС-2.		1 /	ıucm
		5		Тиг	повой	план 2, 4	-5, 7, 9	9-11, 14-15 этажей БС-1, БС-2.		1 /	ıucm
		6		Тиг	повой	план 3, 8	3, 13 эт	гажей БС-1, БС-2.		1 /	iucm
		7		Тиг	повой	план 6 э	гажа Б	БС-1, БС-2.		1 /	IUCM
		8		Тиг	повой	план 12 :	этажа	БС-1, БС-2.		1 /	iucm
		9		Пла	ан тех	. этажа Б	C-2.			1 /	IUCM
		10		Пла	ан крс	вли БС-2	) 			1 /	iucm
		11		Тиг	повой	план 1 э <sup>-</sup>	гажа Б	БС-3, БС-4.		1 /	iucm
		12		Тиг	повой	план 2, 4	-5, 7, 9	9-11, 14-15 этажей БС-3, БС-4.		1 /	iucm
		13		Тиг	повой	план 3, 8	з, 13 эт	гажей БС-3, БС-4.		1 /	iucm
		14		Тиг	повой	план 6 э	гажа Б	БС-3, БС-4.		1 /	iucm
	L	15		Тиг	повой	план 12 :	этажа	БС-3, БС-4.		1 /	iucm
	Ļ	16						рудования эм шкафу		1 /	iucm
		17		Схе	ема по	одключен	іия Баз	зовой станции LoRa IoT "Смартико"		1 /	ıucm
		18		Схе	ема по	одключен	іия Ба	зовой станции LoRa IoT "Смартико-мини"		1 /	lucm
Согласовано	+						Ве	едомость прилагаемых документов			
- אמכי		Обоз	на	чение	е			Наименование		При	мечание
οj	4							Прилагаемые документы			
инв. Л						Кабель	ный жу	урнал		1	лист
Взам. Г						Специф	оикаци	ия оборудования, изделий и материалов		1	лист
-	-										
и дата	F		1					В			
Подпись								Многоэтажный жилой комплекс со вс помещениями общественного назна			
		1зм. Кол. азраб.	уч.	Лист	⊵док.	Подп.	Дата		Стадия	-	Листов
подл.	1		#					Автоматизированная система контроля и учета воды «АкваМетрик»	Р	1	20
Инв. № пс		роверил						Общие данные (начало)	"(	Смарти	1KO"
Z											

### 1. Исходные данные

Рабочая документация на автоматизированную систему контроля и учета воды объекта: «Многоэтажный жилой дом со встроенно-пристроенными помещениями общественного назначения. Блок-секции 1, 2, 3 и 4».

Разработана на основании:

- заявки от «...»;
- рабочего проекта «...», разработанного «...»;
- свода правил по проектированию и строительству «...», раздел «...»

Настоящий проект разработан ООО «...» на оборудовании АСКУВ «АкваМетрик».

### 2. Основные проектные решения

В данном проекте рассматривается решение по созданию и наладке системы АСКУВ по следующим энергоресурсам:

холодная и горячая вода.

Текущий проект содержит:

- установку счетчиков воды электронных универсальных «АкваМетрик» с интерфейсом LoRa в общедомовых холлах;
- Установку 8-ми базовых станции LoRa Mini и 1 БС LoRa уличная
  Общее количество счетчиков воды электронных «АкваМетрик» с интерфейсом LoRa: «1396» шт.
  - 3. Назначение и задачи измерительной автоматизированной системы контроля и учета воды «АкваМетрик»

Автоматизированная система контроля и учета воды «АкваМетрик» (далее Система) предназначена для автоматизированного учета потребления воды, для сбора, накопления, обработки, отображения и передачи информации о потреблении воды в диспетчерские и расчетные центры. Система применяется на объектах коммунального и промышленного назначения.

Система обладает рядом преимуществ:

- позволяет оптимизировать УК временные затраты на сбор достоверных данных по потреблению воды
- убирает необходимость для собственников и нанимателей квартир подавать показания приборов учёта
- снимает необходимость построения сложной инфраструктуры сбора данных

## 4. Передача данных

# Холодная и горячая вода

Сбор информации для учета холодной и горячей воды происходит посредством получения данных от счетчиков воды с радиоинтерфейсом LoRa. Данные от счетчиков воды передаются по радиоканалу в Базовые станции LoRa, далее от станций LoRa данные передаются в облачное хранилище.

Общедомовой учет

Согласовано

Подпись и дата Взам. инв. №

Инв. № подл.

Сбор информации для общедомового учета проектом не предусмотрен.

יטמיי. סווס.										
ממיימ							B			
ָ ה							D			
5							Многоэтажный жилой комплекс со вс	тпоеццо-г	INMCTNOE	JH-IMIA
Š							помещениями общественного назна			
٦	Изм.	Кол.уч	≀.Лист№	№док.	Подп.	Дата				
	Разра	аб.					A DTO MOTIVO MODERNING CHOTOMO POLITRO EGUA	Стадия	Лист	Листов
110011.							Автоматизированная система контроля и учета воды «АкваМетрик»	Р	2	
-M. O.	Пров	ерил					Общие данные (продолжение)	"(	Смарті	1КО"
_			·					<u> </u>	<u> </u>	

### 5. Монтаж и пусконаладочные работы

Монтаж системы должен производиться в соответствии с рабочей документацией с учетом требований предприятий-изготовителей приборов учёта, базовых станций, предусмотренных техническими условиями или инструкциями по эксплуатации этого оборудования. Монтаж оборудования производить согласно настоящему проекту в стояках квартир и на крыше дома согласно требованиям СП 77.13330.2016 «Системы автоматизации».


### Техническое обслуживание

Периодическое обслуживание заключается в осмотре внешнего вида оборудования, в снятии измерительной информации, в устранении причин, вызывающих ошибки в работе. Осмотр рекомендуется проводить не реже 1 раза в квартал, при этом проверяется надежность крепления приборов на месте эксплуатации и сохранность пломб.

Согласовано пнв. Взам. Подпись и дата В Многоэтажный жилой комплекс со встроенно-пристроенными помещениями общественного назначения. Блок-секции 1-4 Изм. Кол.уч.Лист№док. Подп. | Дата Разраб. Стадия Лист Листов Автоматизированная система контроля и подл. учета воды «АкваМетрик» Ρ 3 ≷ "Смартико" Проверил Общие данные (Конец) Формат А4

eH.						`	Условные обозначен	ия		
Перв. примен.			$\overset{\checkmark}{\otimes}\overset{\checkmark}{\otimes}$	- (	Электрон	іный с	четчик воды АкваМетрик с LoRa			
			¥ 5C oRa	- E	- Базовая (	станци	ıя LoRa			
°N			niLoRa	- Ст	анция Lo	∘Ra Io⁻	Г "Смартико-мини"			
Справ. N°				_ <b>-</b> F	Радиосвя	ізь Lof	Ra			
				I	ТК Витая	я пара	F/UTP кат.5E 4x2x0,52 solid PVC серый			
				Et	hernet					
				22	20в					
дата										
Подп. и										
ļ <sub>o</sub>										
тублі.										
№Инв. № дубл										
N <sub>S</sub> N <sub>H</sub>										
И. HB.										
Взам. и.										
ата	I				<u> </u>					
ЬИД							В			
Подпись и дата	Mari	Копла	ı.Лист <b>і</b>	lono	Поля	Пото	Многоэтажный жилой комплекс со вс помещениями общественного назна			
	Разра		ון טואו נ. יי	µ≌ДОК.	Подп.	Дата	Автоматизированная система контроля и	Стадия	Лист	Листов
і подл							учета воды «АкваМетрик»	Р	4	
Инв. № подл.	Пров	ерил					Условно-графические обозначения	"(	Смарти	 1KO"

ФорматА4

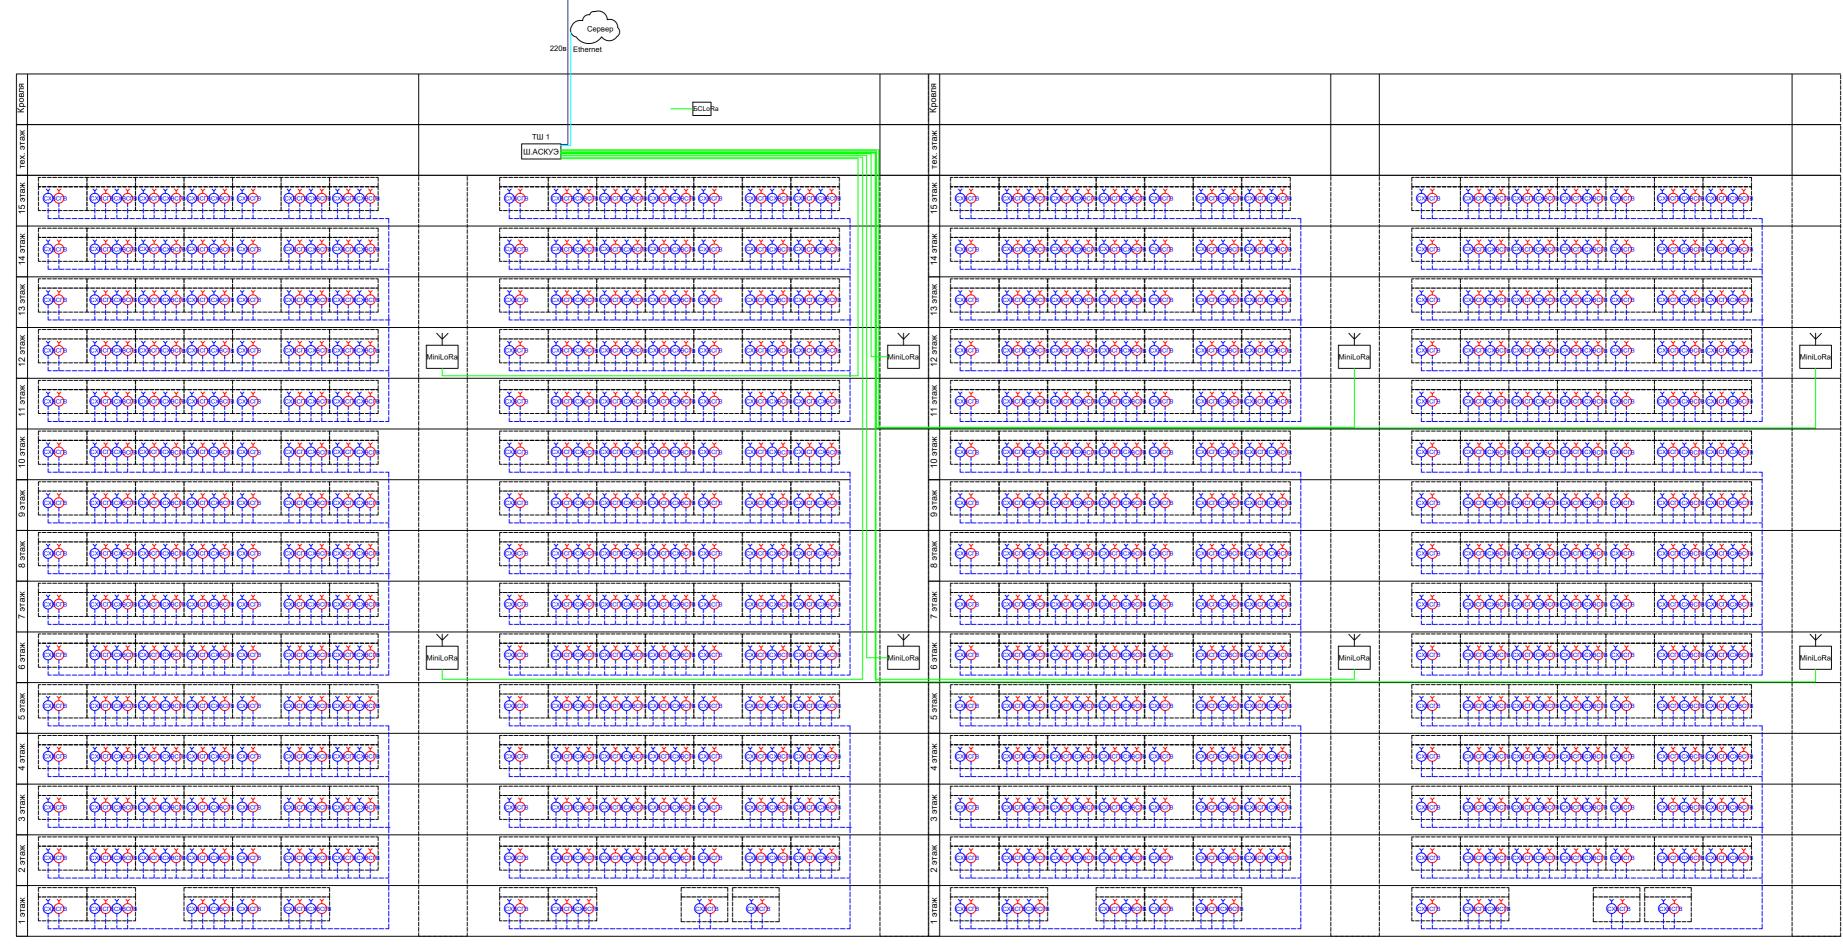



БC-1


БC-2 БC-3

БC-4


						В			
Изм.	Кол.уч	ı.Лист <b>\</b>	<b>№</b> док.	Подп.	Дата	Многоэтажный жилой комплекс со вс помещениями общественного назна	•		
Разра	аб.					A DECEMBER OF THE PROPERTY OF	Стадия	Лист	Листов
						Автоматизированная система контроля и учета воды «АкваМетрик»	Р	5	
Пров	ерил					Структурная схема БС-1, БС-2, БС-3, БС-4.	"(	Смарті	1KO"

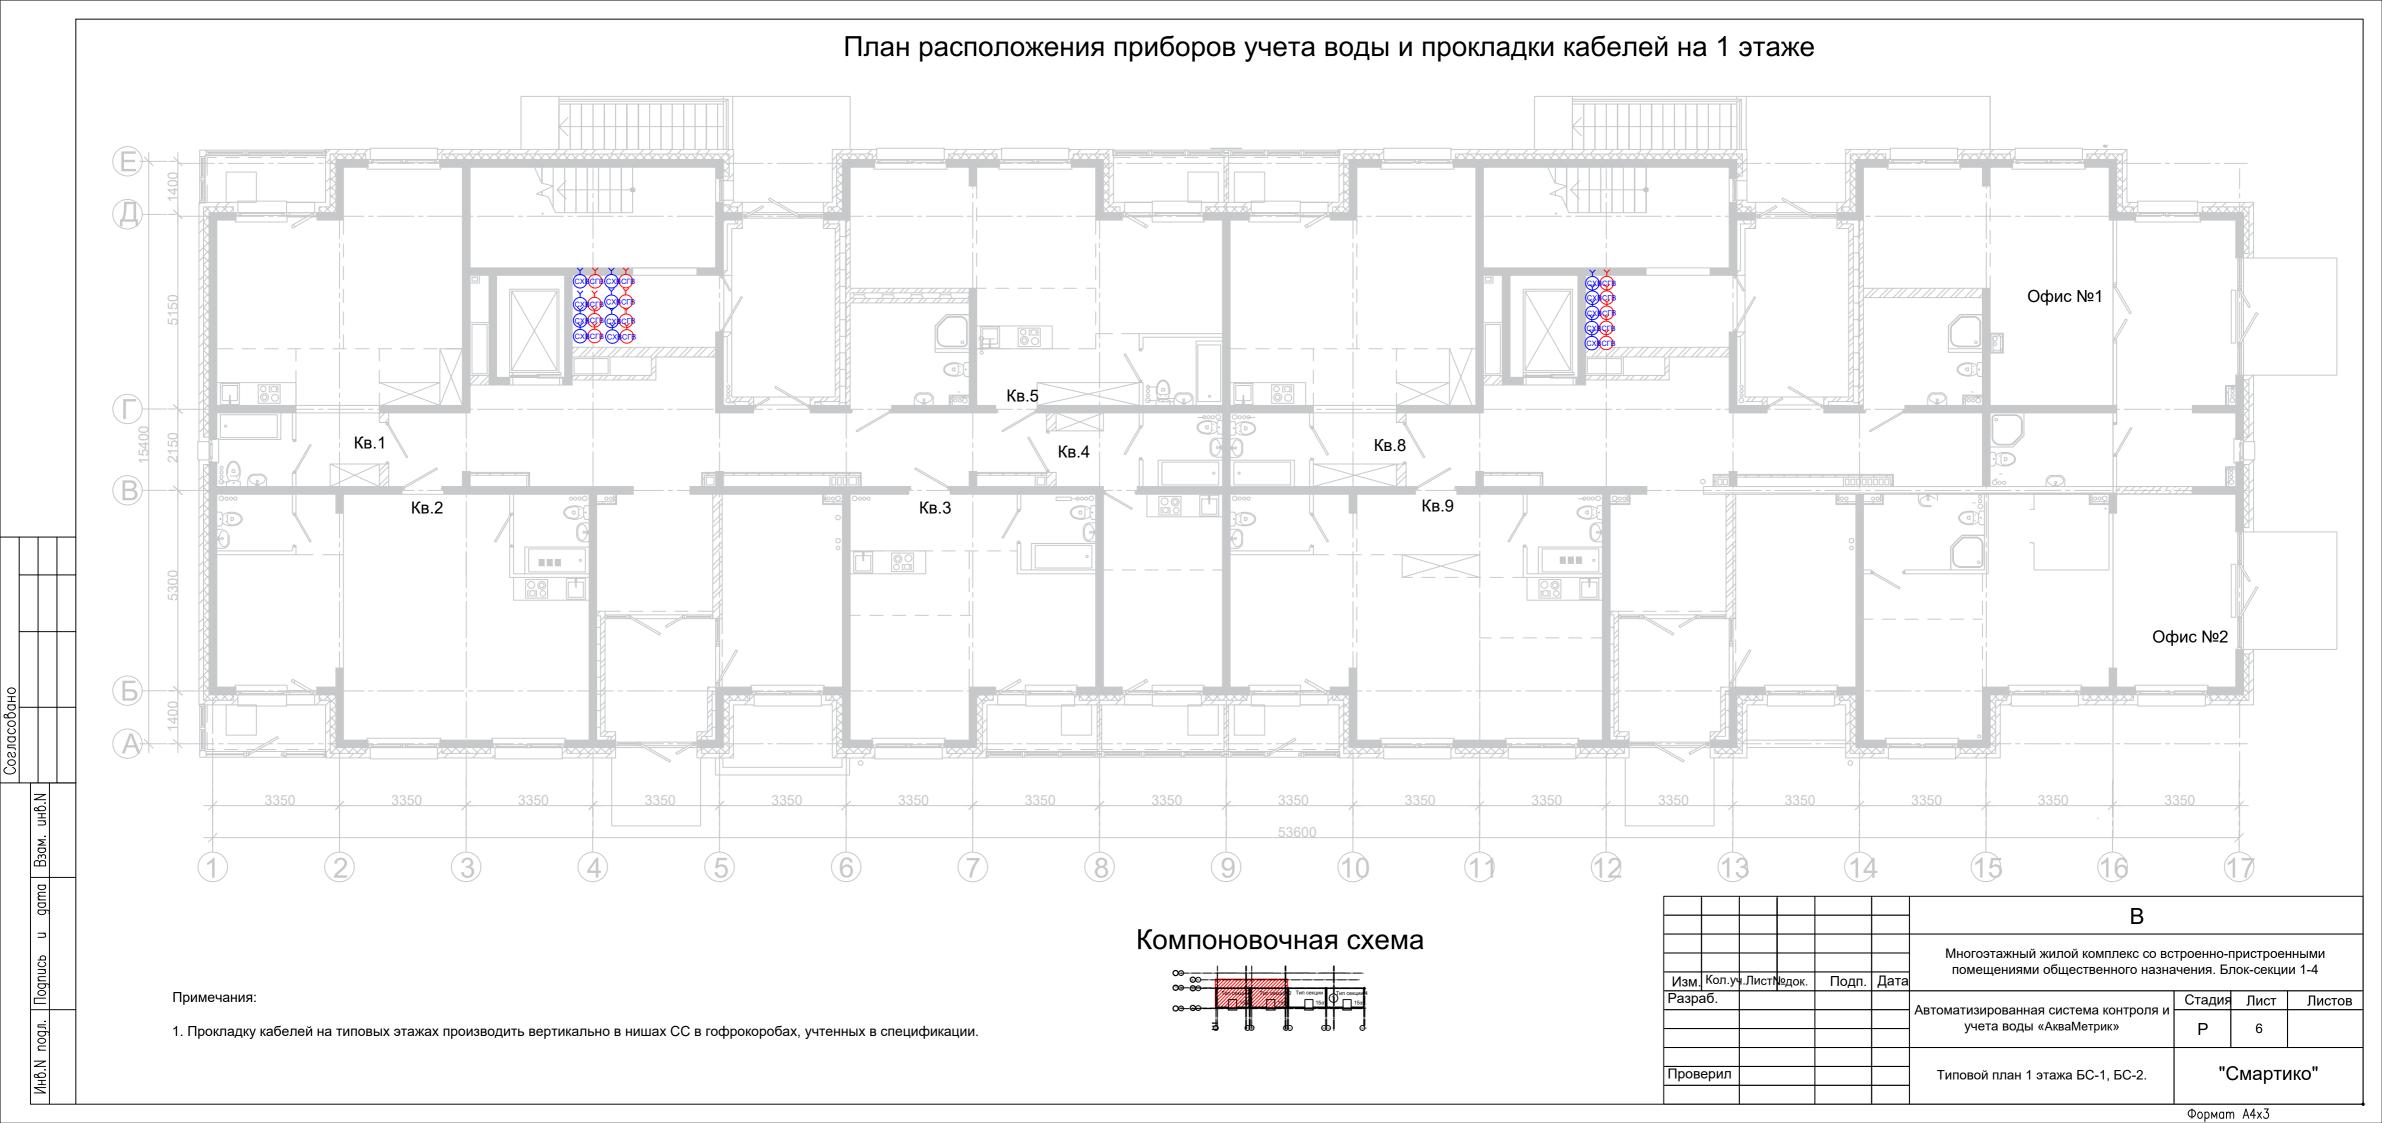


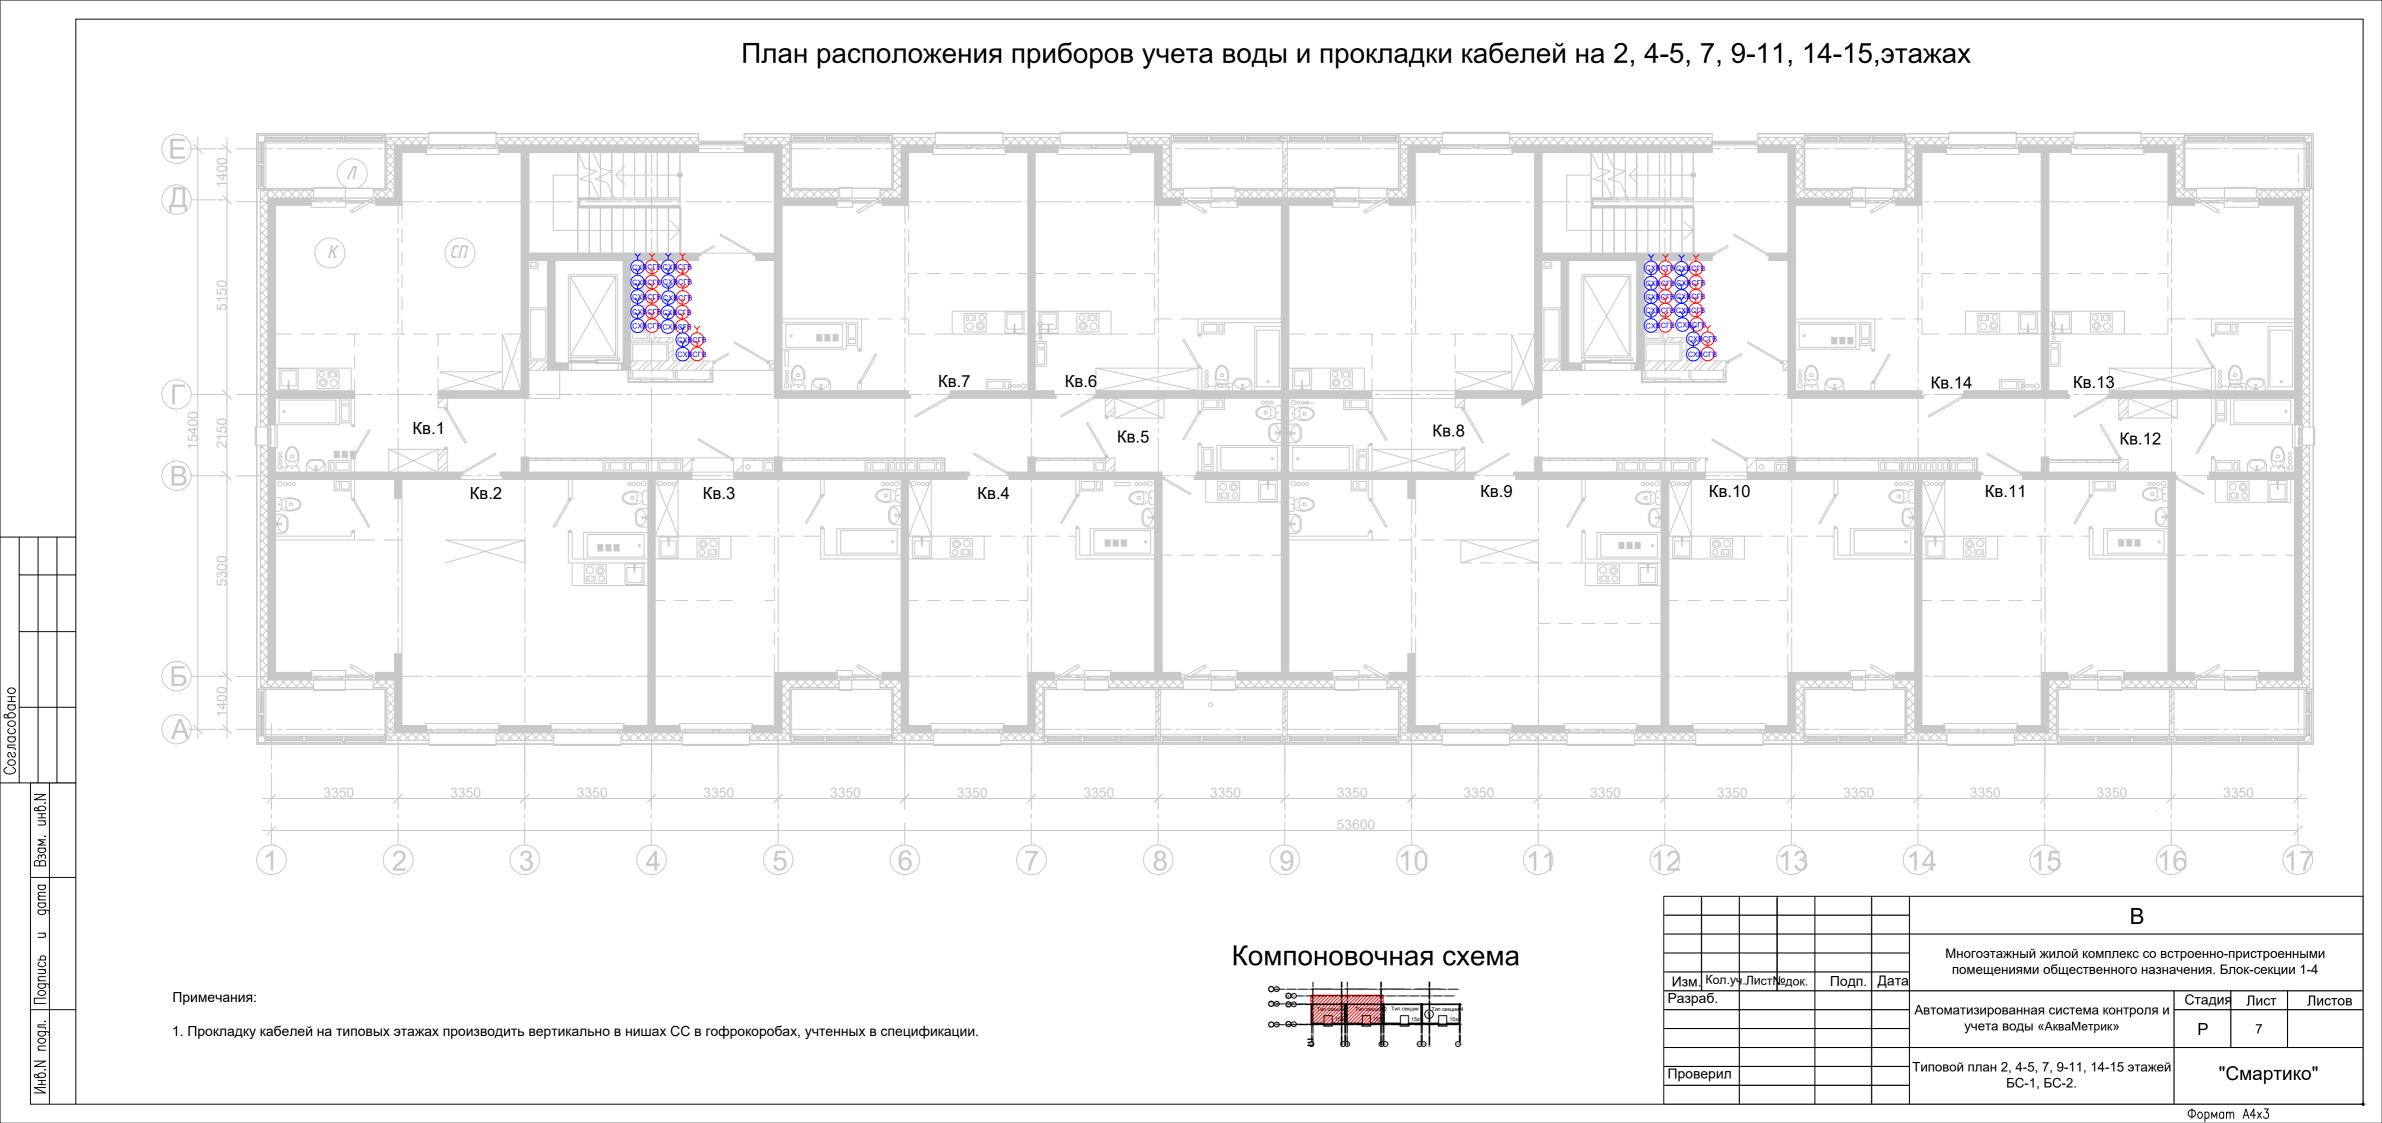


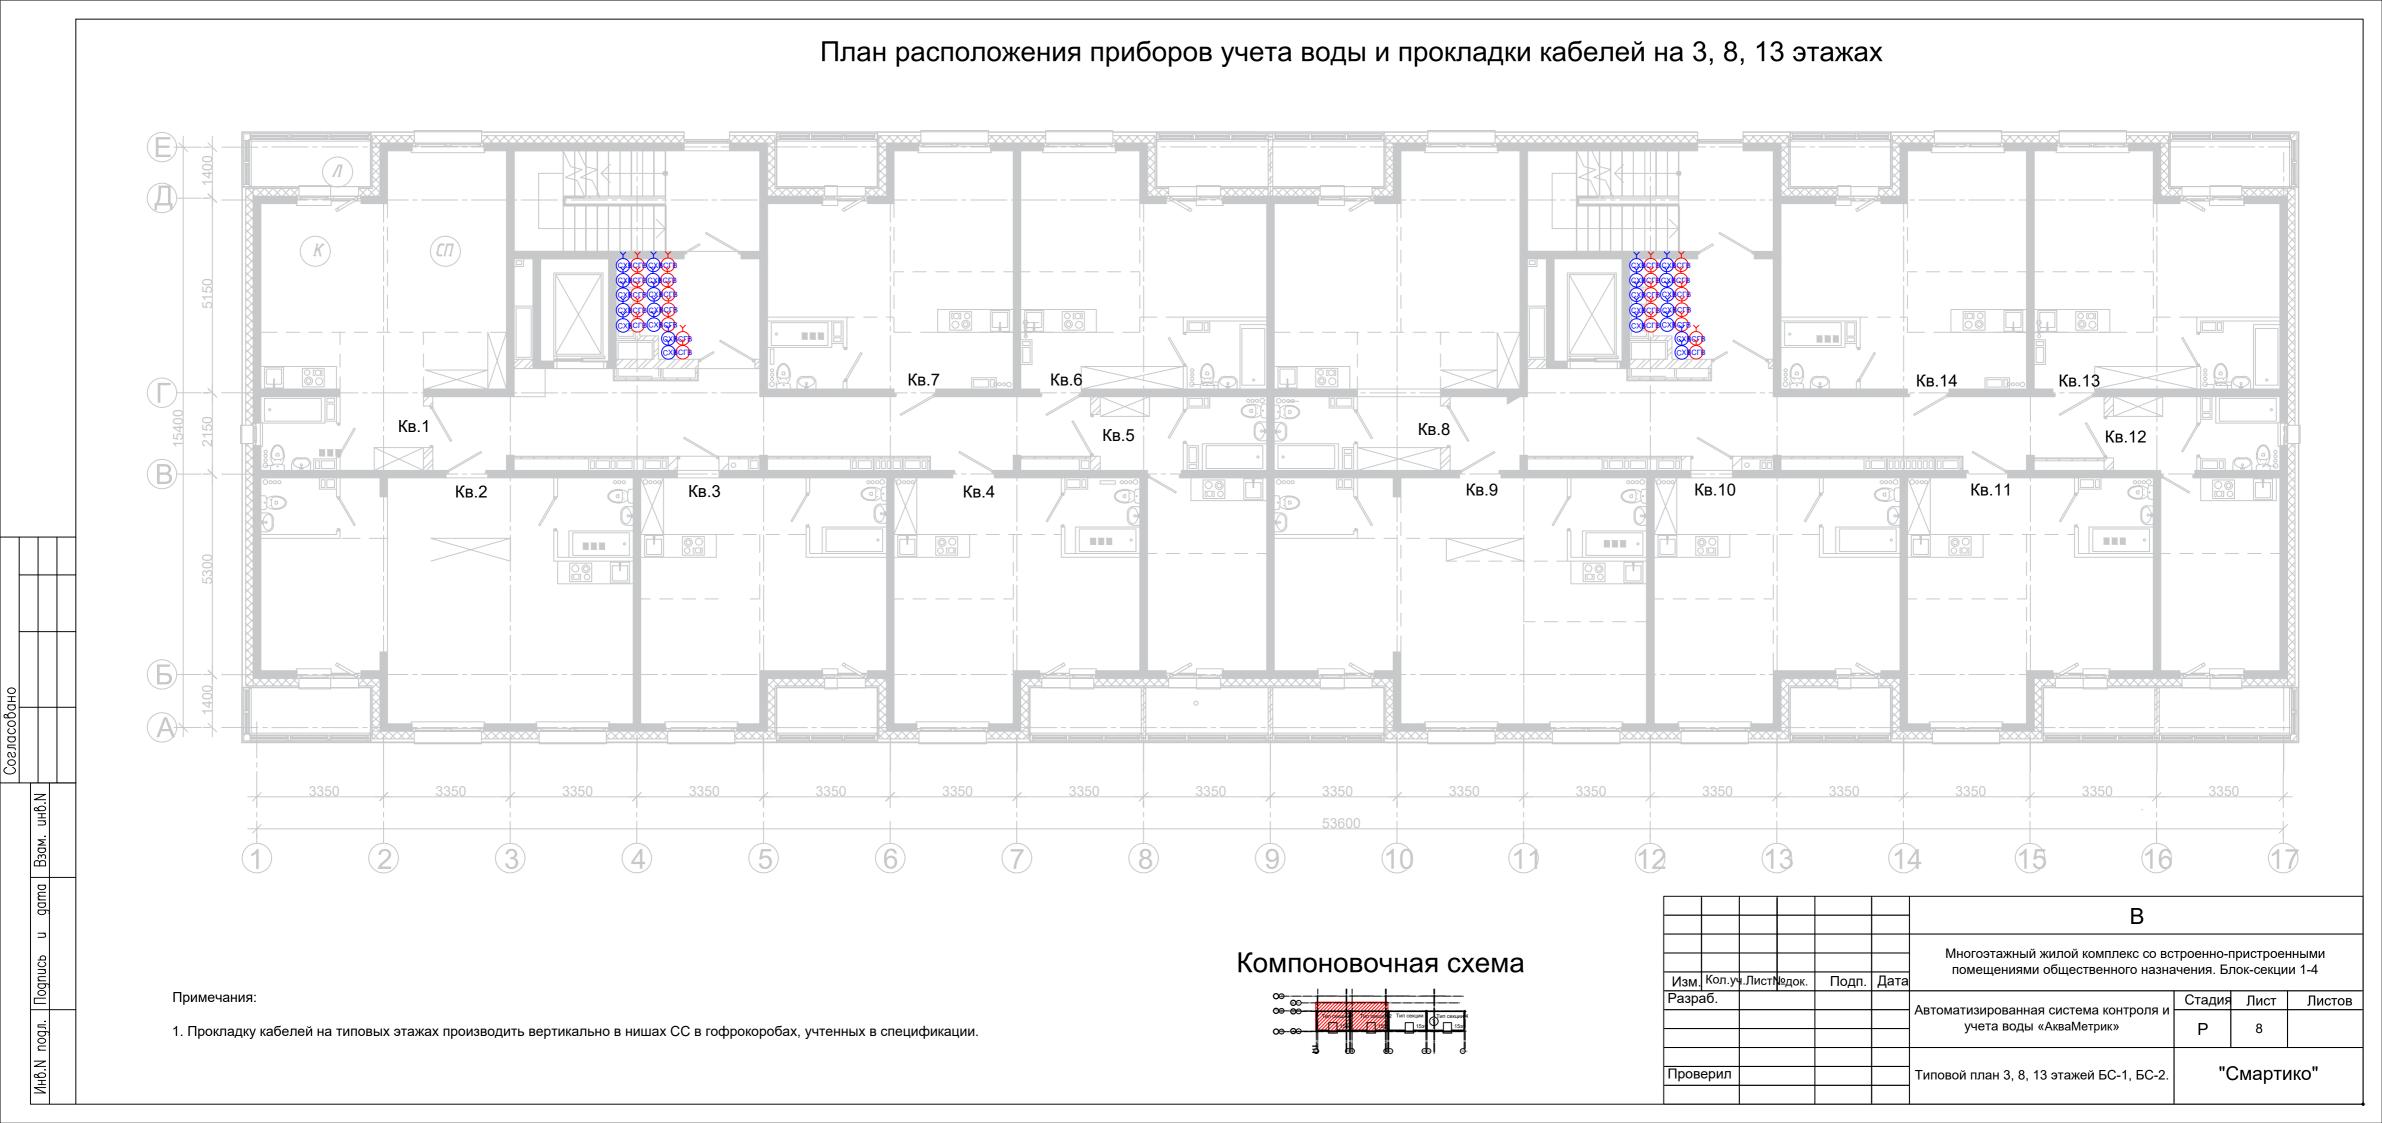




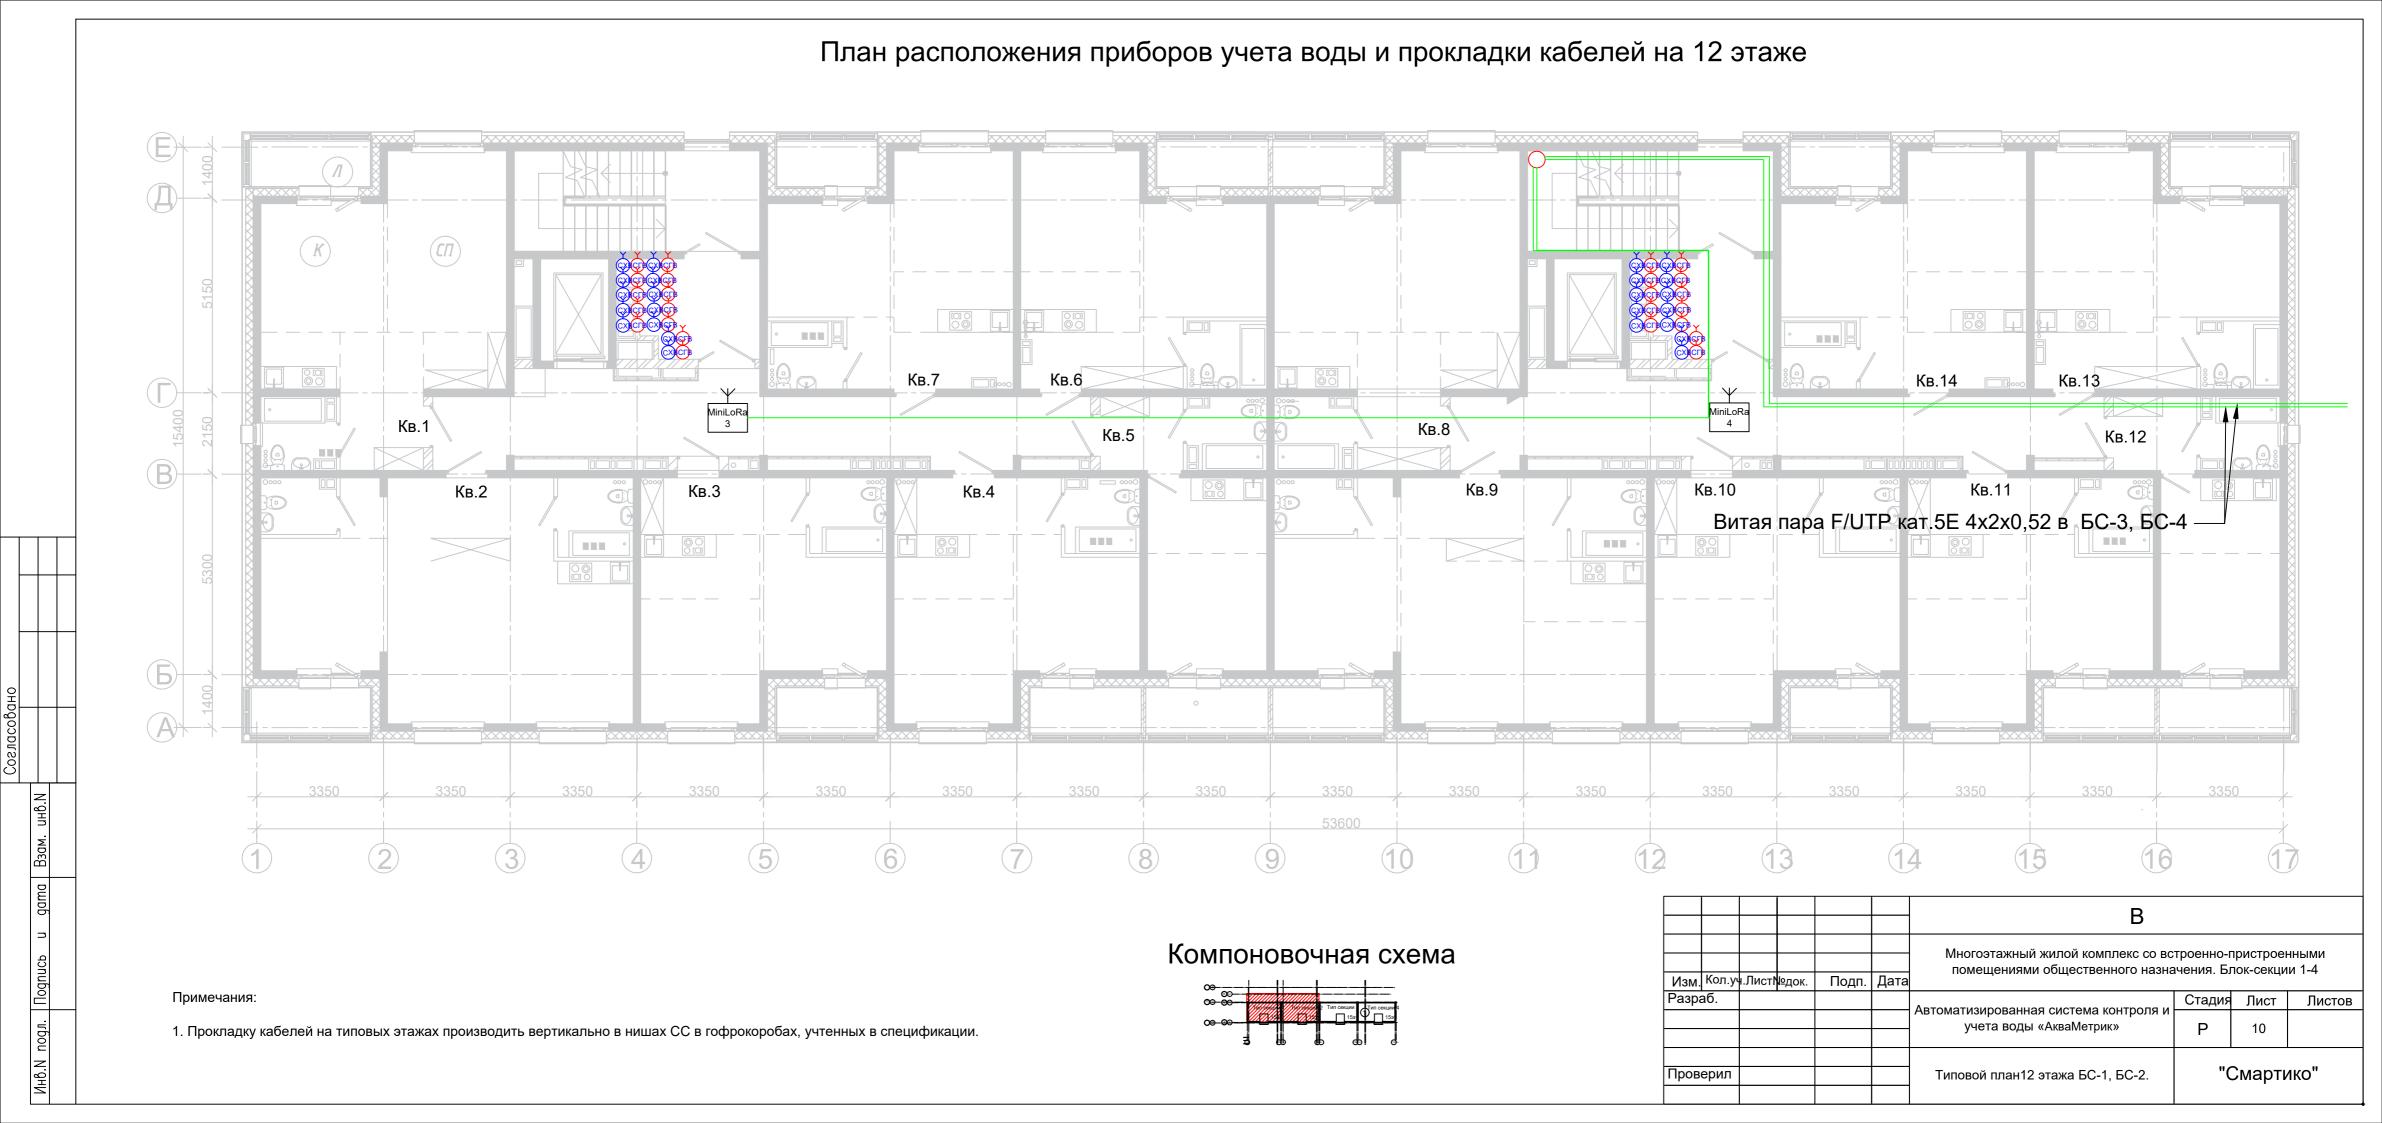


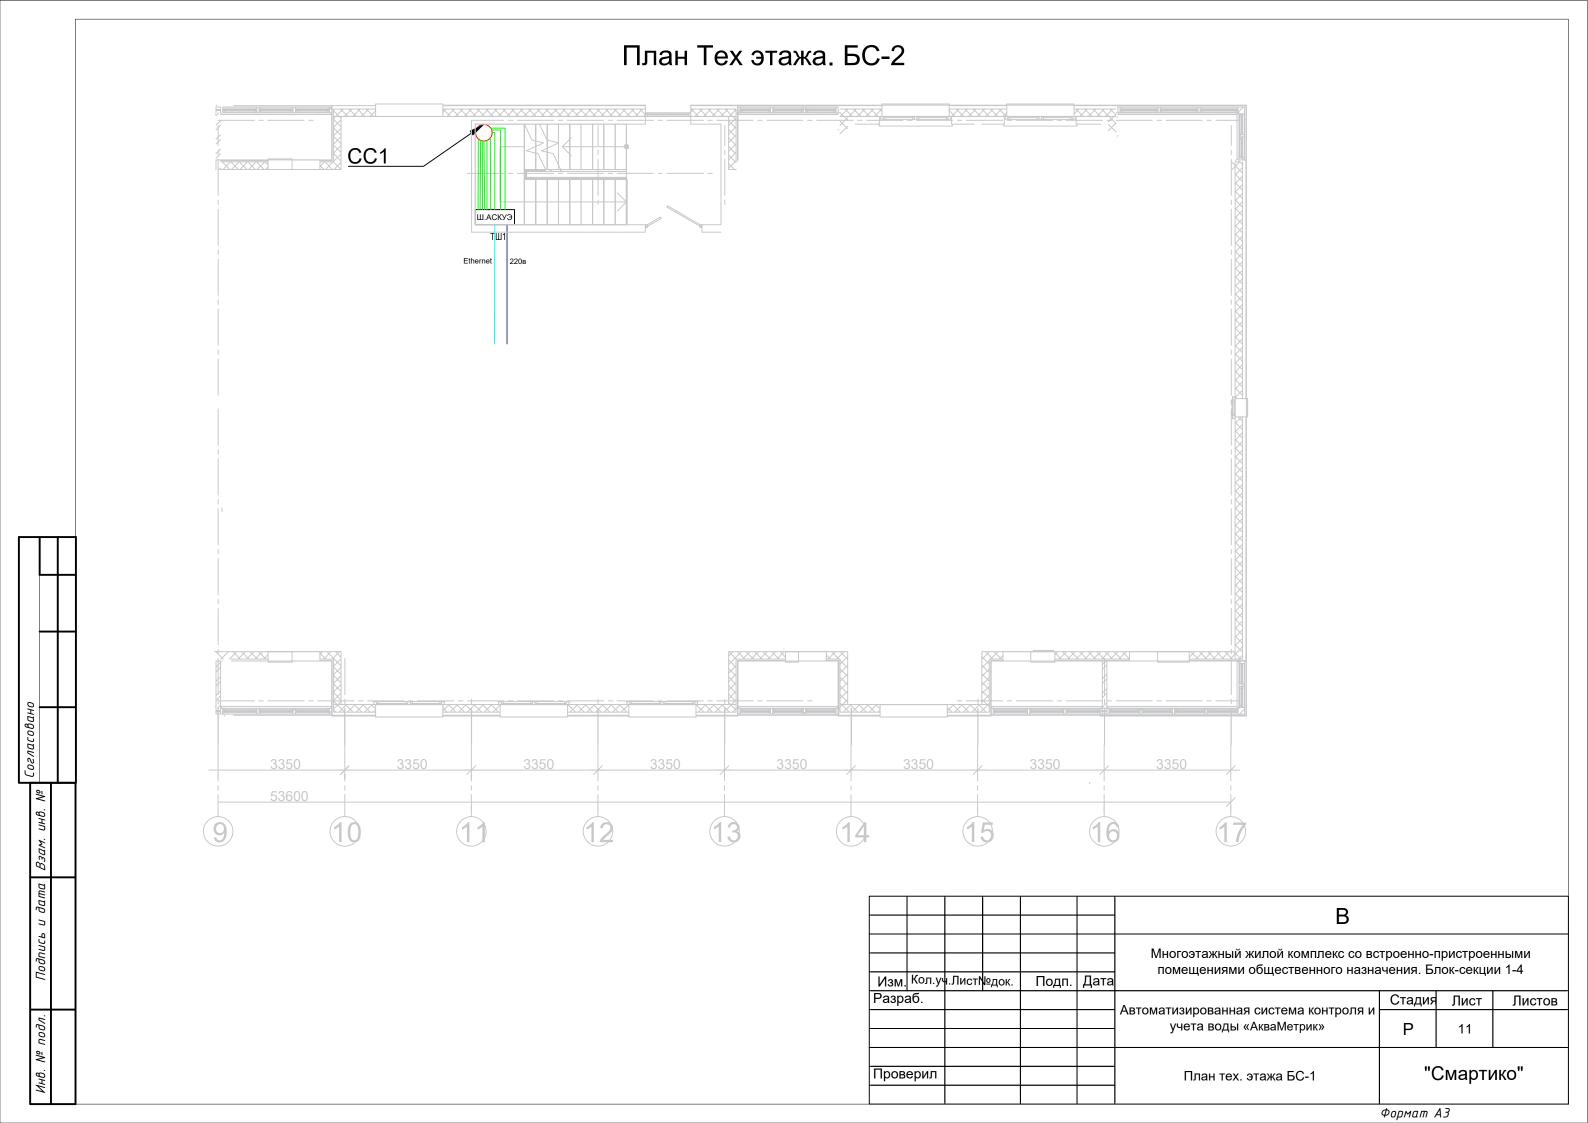


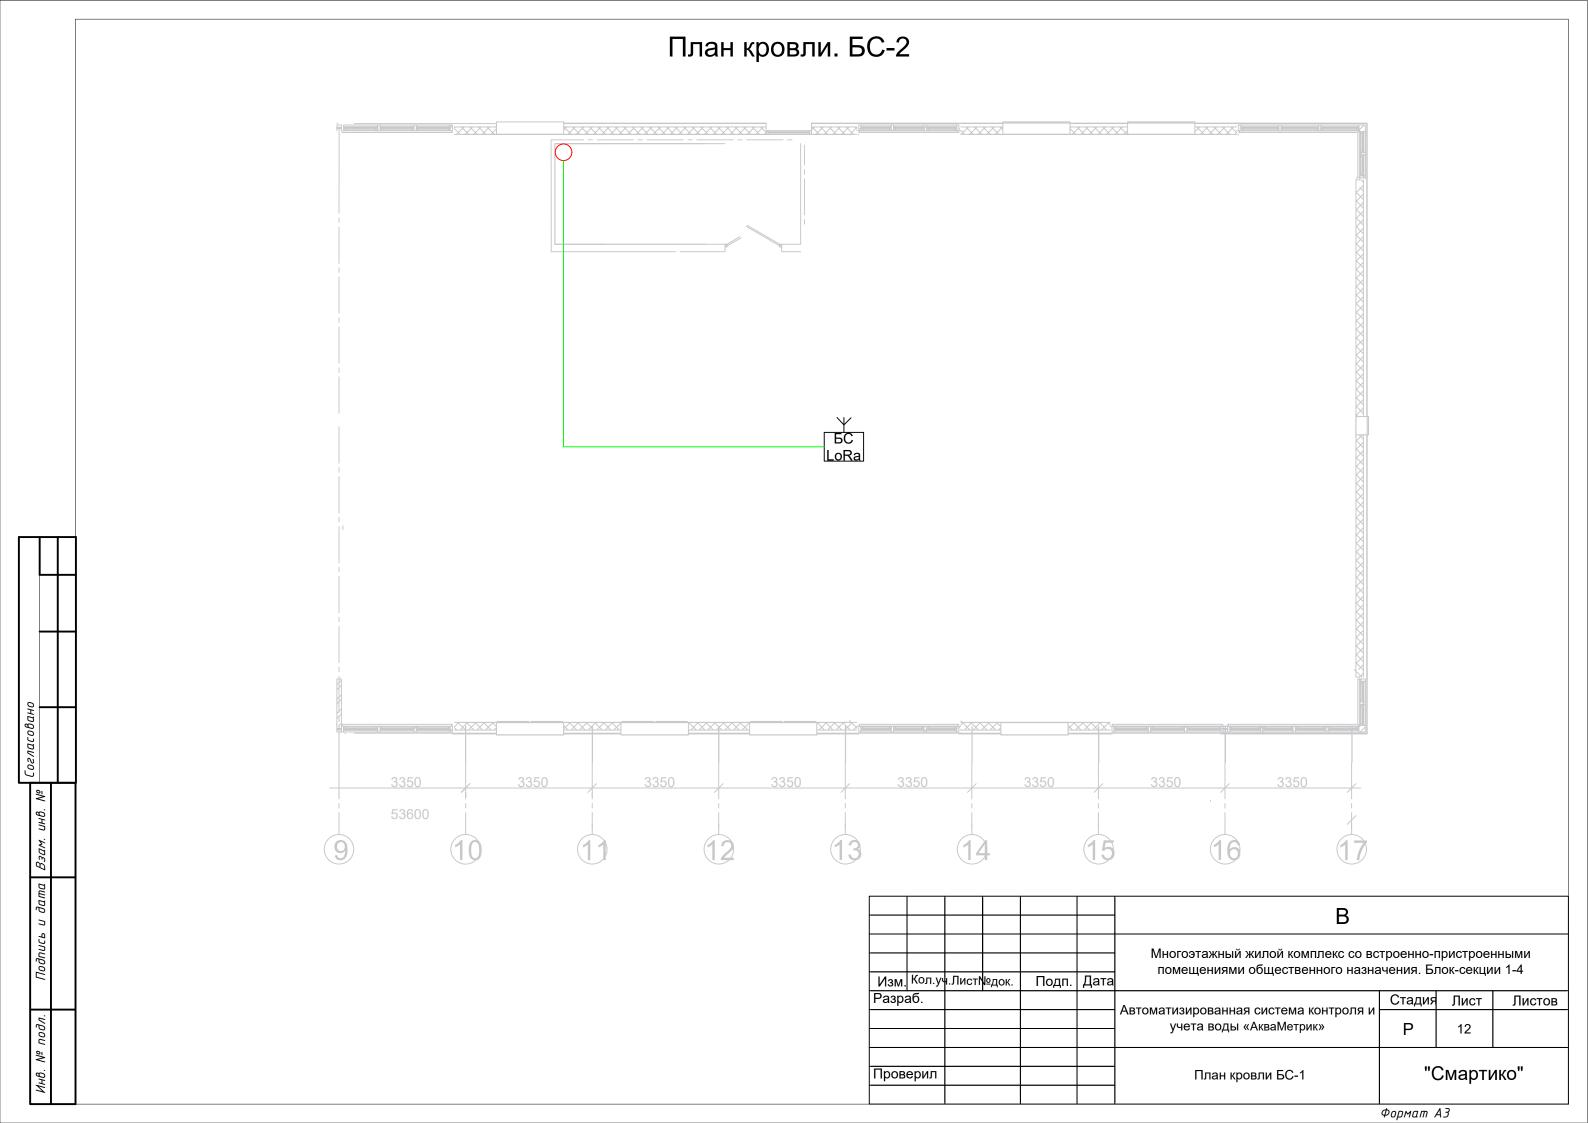


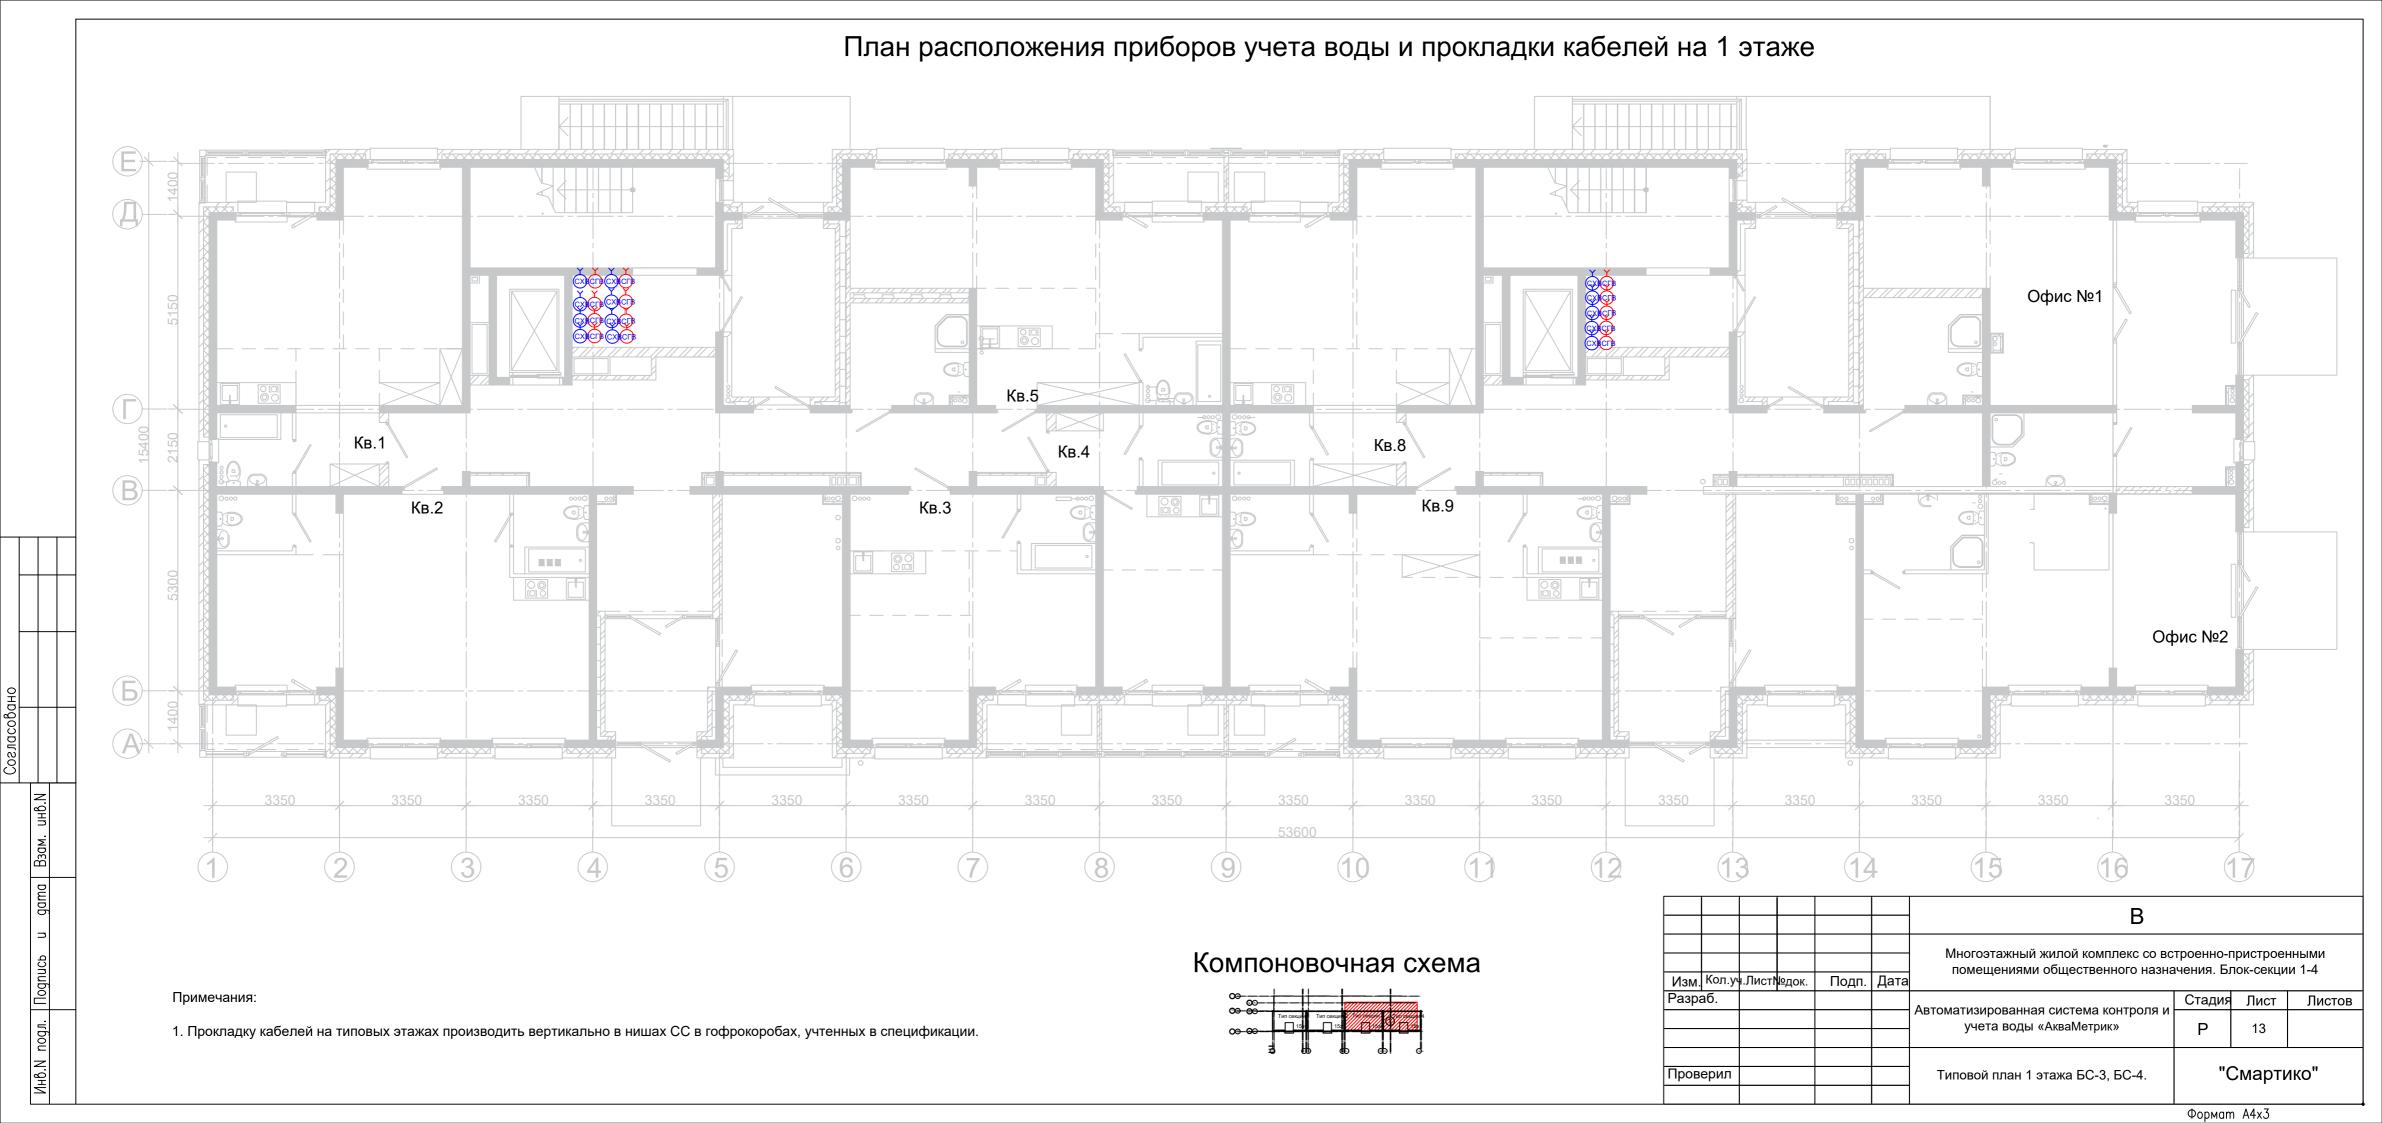




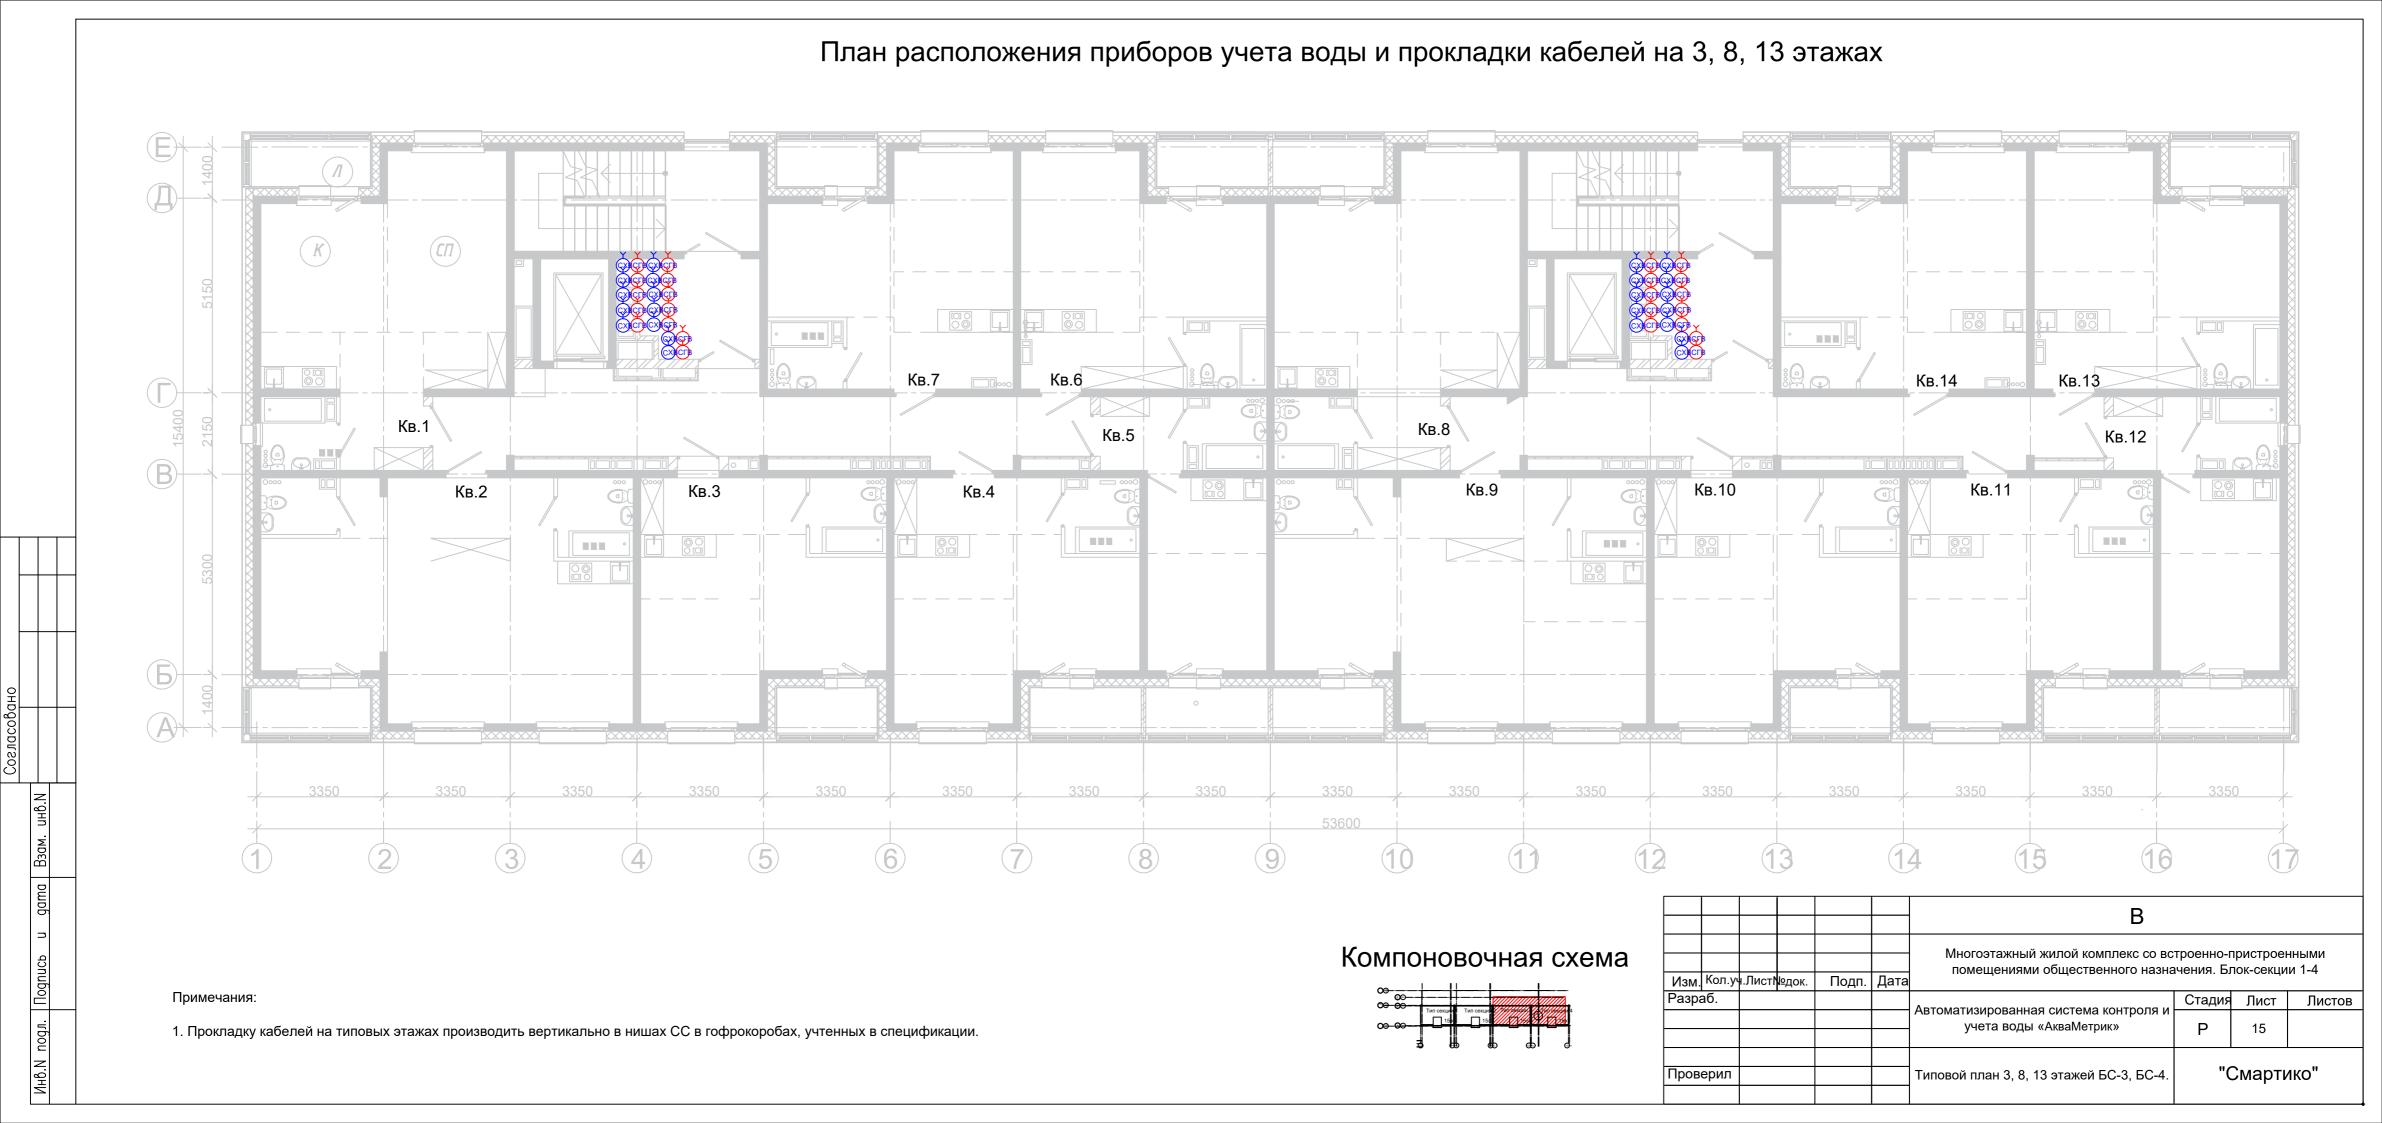

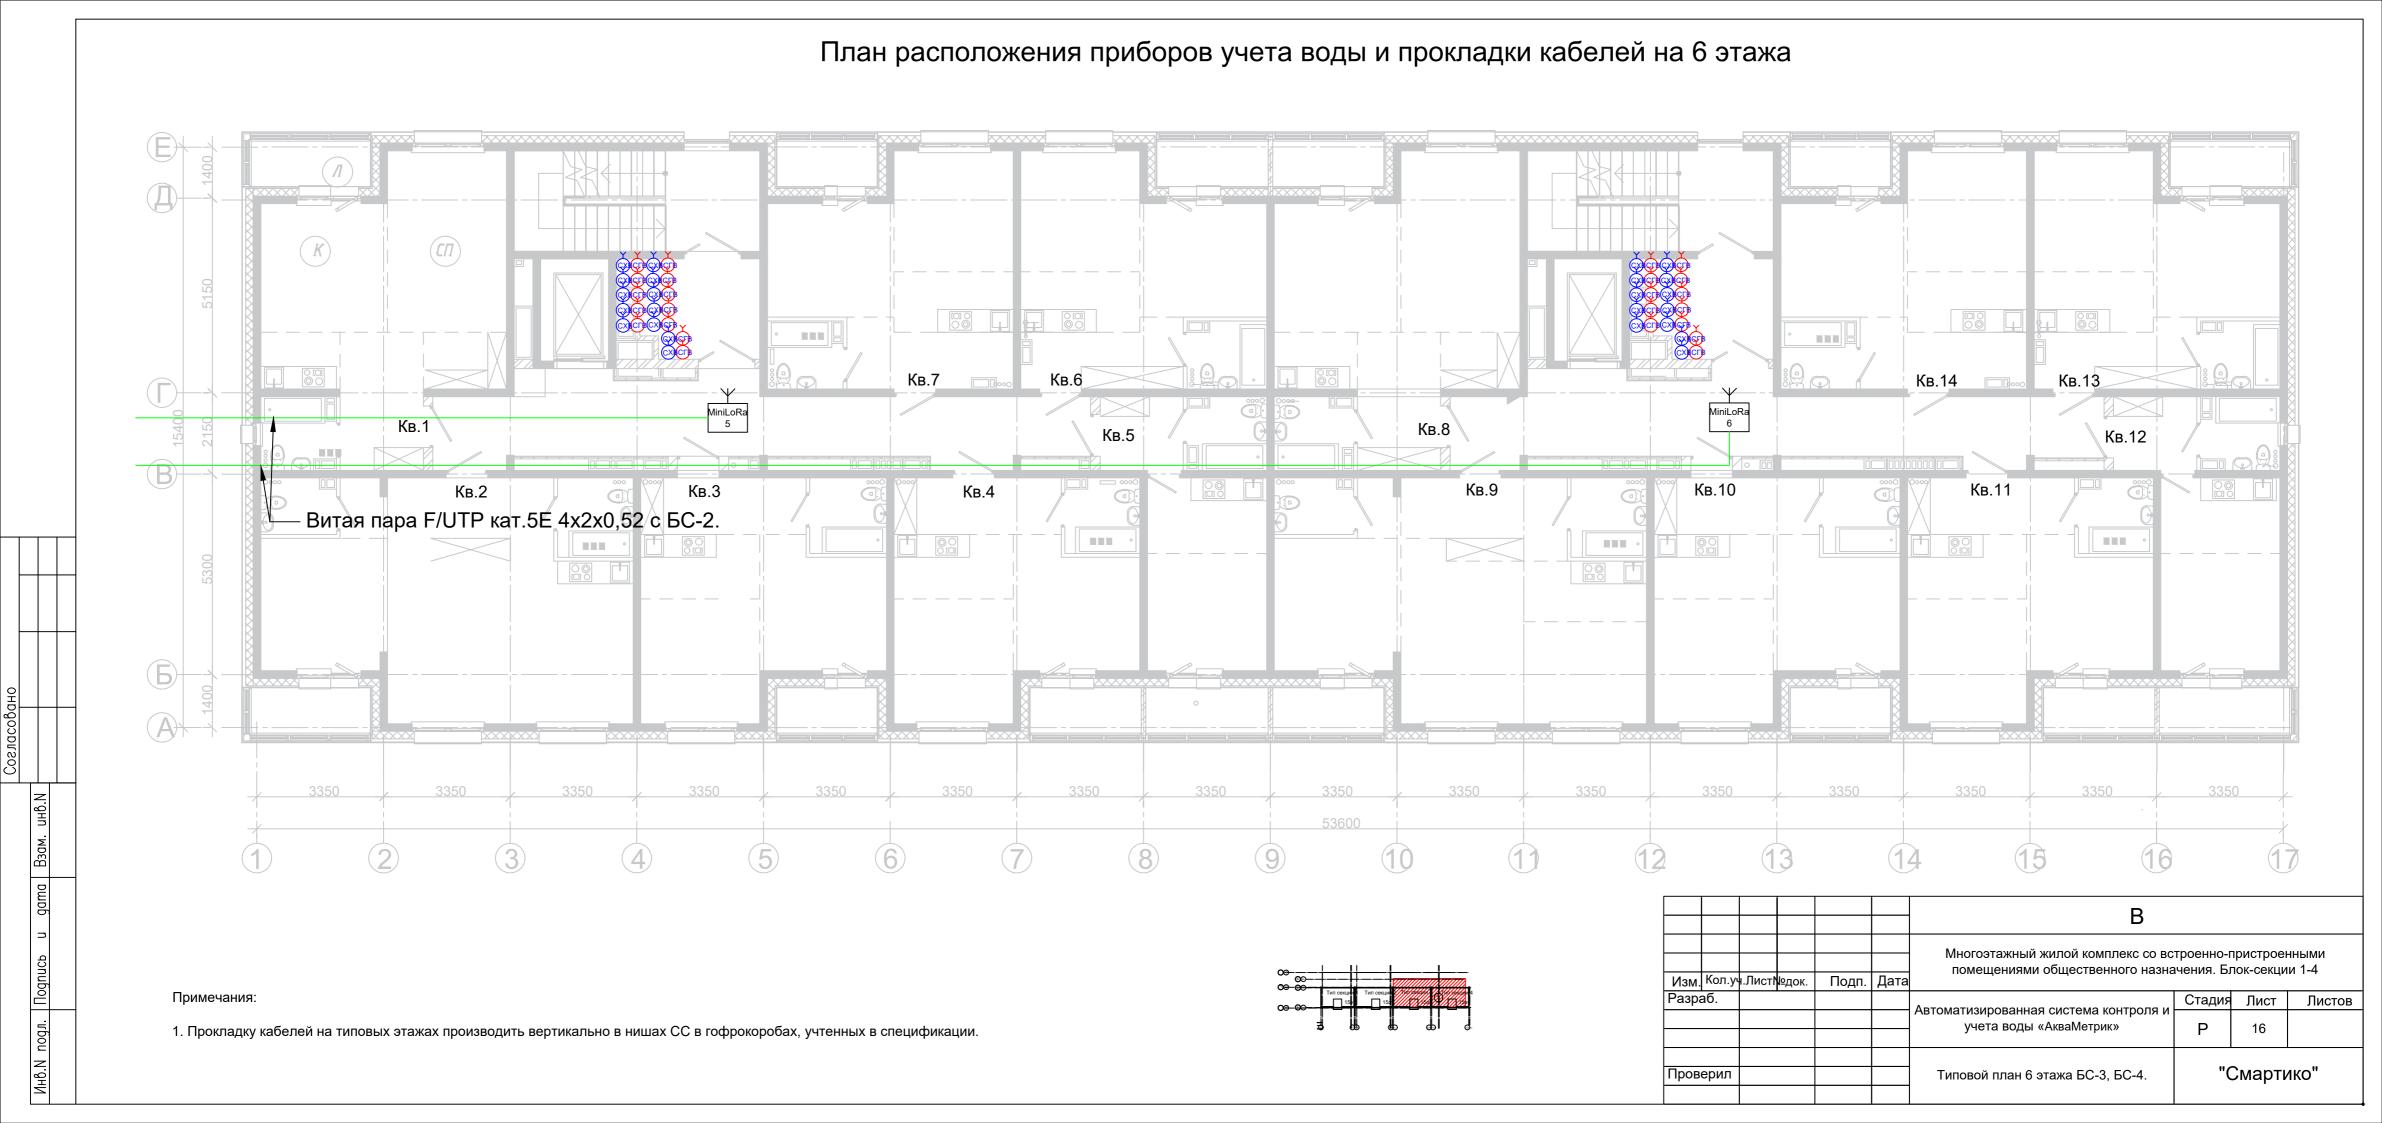

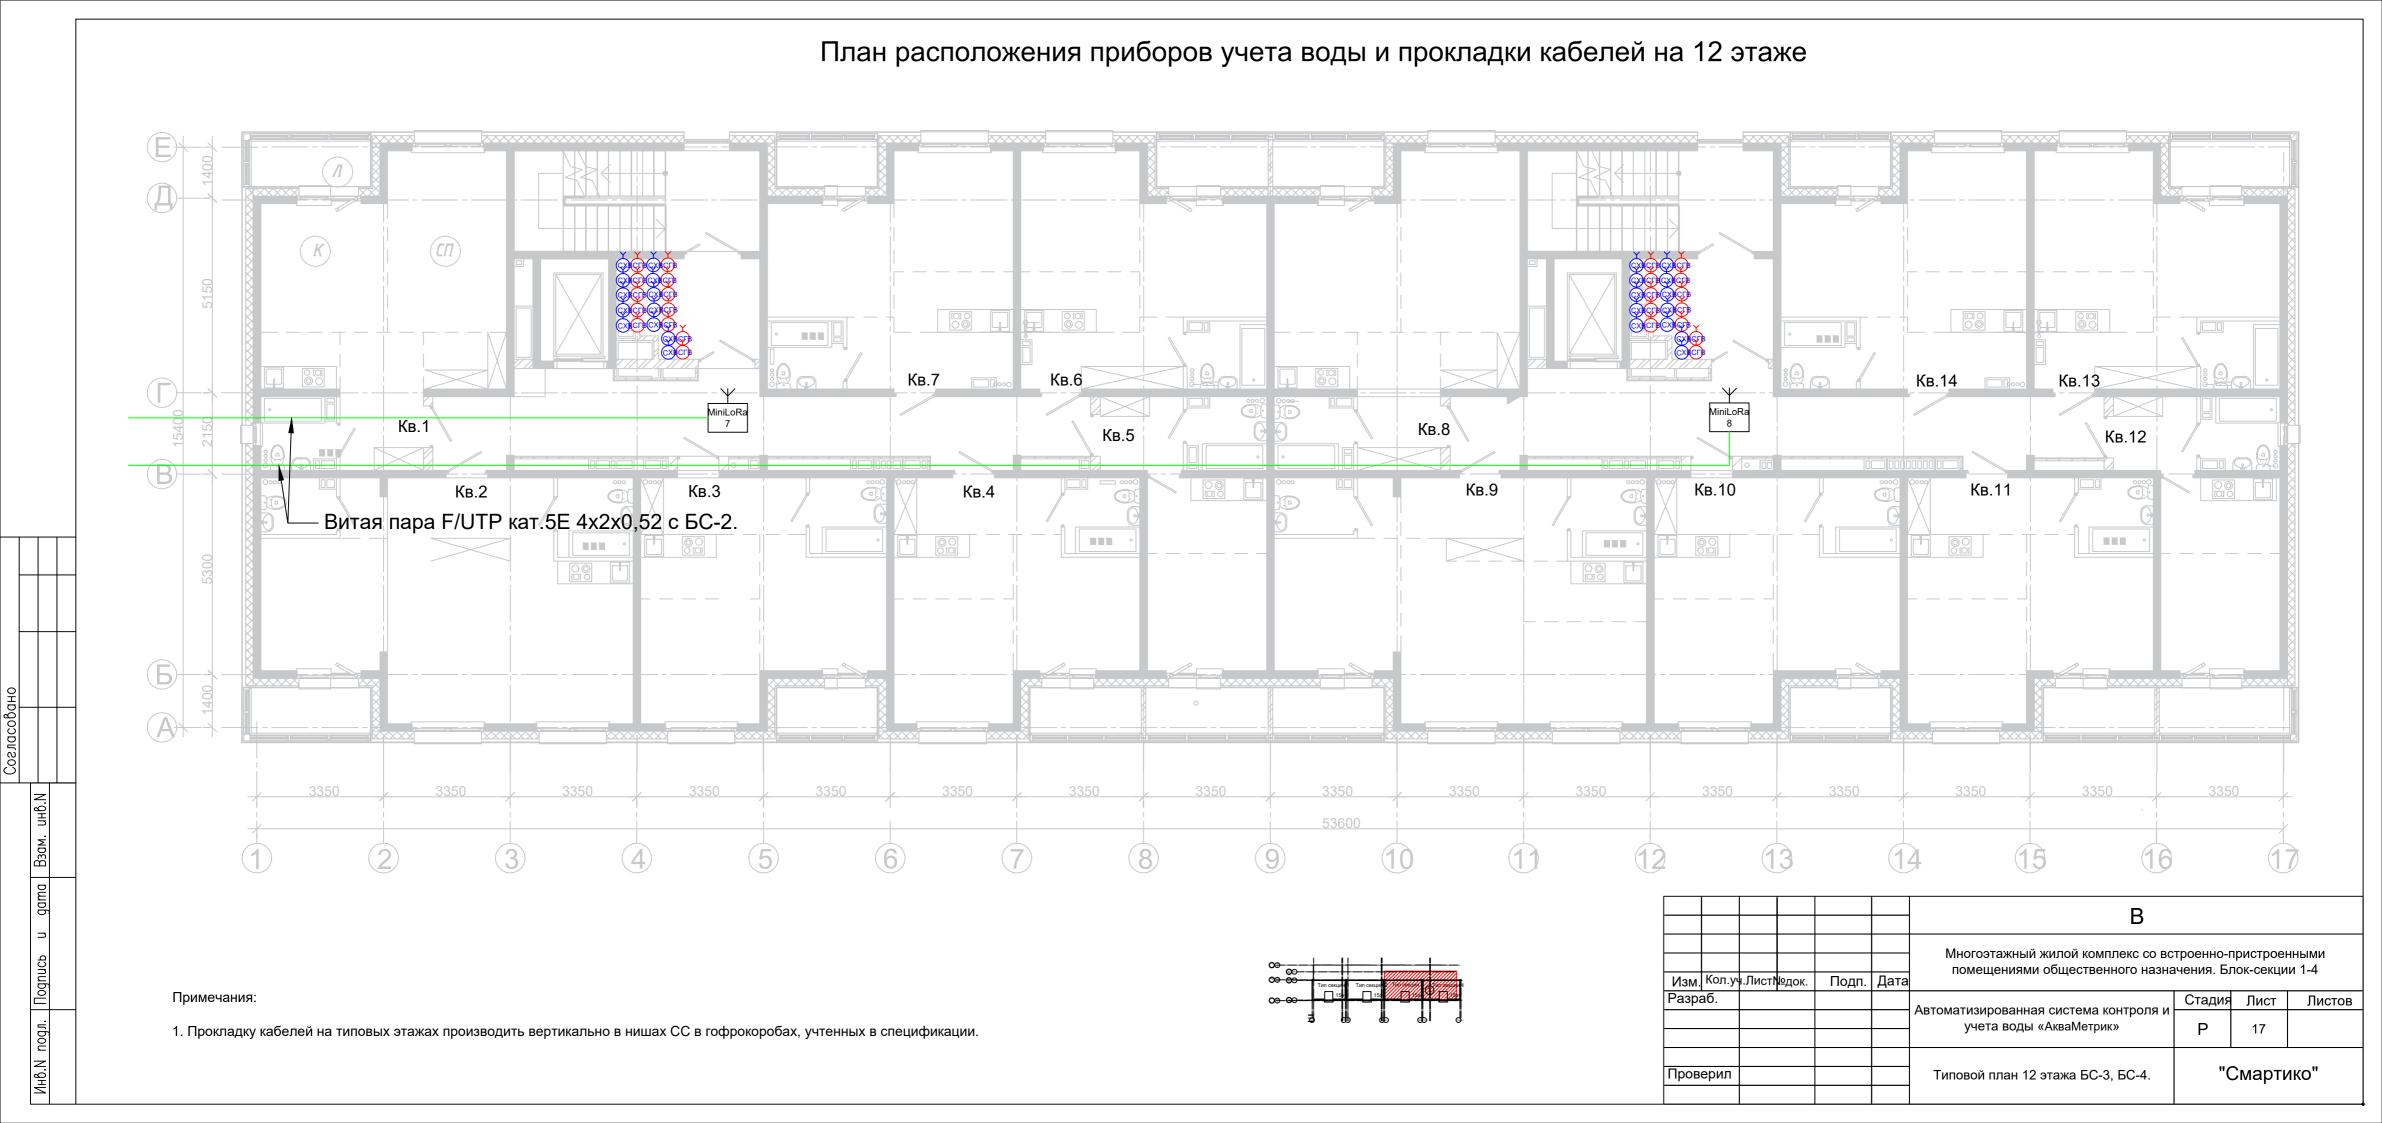

	Спецификация
Nº	Компонент
1	Ethernet коммутатор с РоЕ-портами (Пример: NetisP116GC для подключения до 9 шт. станций)
2	Розетка ~220В
3	Автоматический выключатель 4А
4	Клеммная колодка

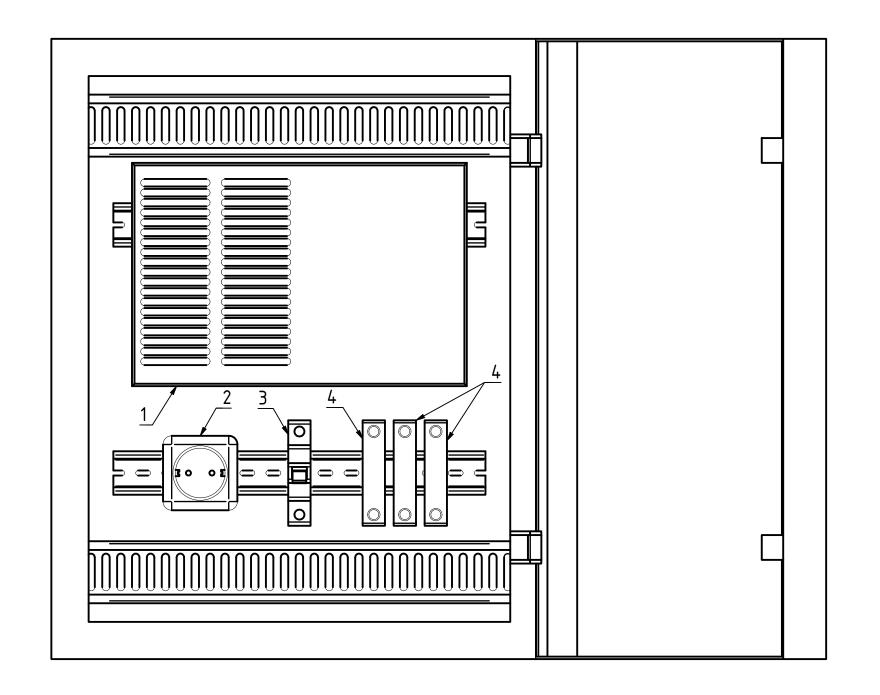


Взам.инв. N

Подпись и дата

Инв.И подл.


						В			
						Многоэтажный жилой комплекс со вс помещениями общественного назна			
Изм.	Кол.уч	≀.Лист№	⊌док.	Подп.	Дата				
Разра	аб.					Автомотионовранцов системо контроля и	Стадия	Лист	Листов
						Автоматизированная система контроля и учета воды «АкваМетрик»	Р	18	
Пров	ерил					Схема размещения оборудования в телекоммуникационном шкафу	"(	Смарти	1KO"
							Danuar A		

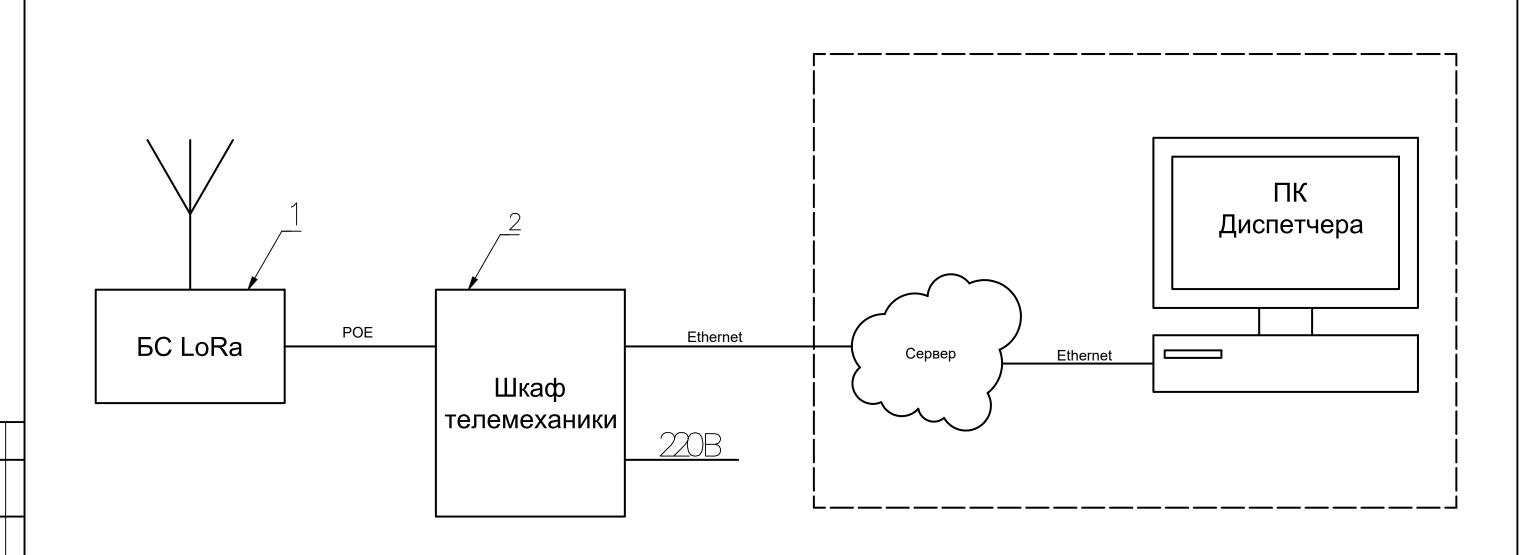

		Спецификация
Nº	Артикул	Компонент
1	100601	Базовая станция LoRa IoT "Смартико"
2		Шкаф телемеханики

						В			
Mari	Кол.уч	. Пиот	lonous	Попп	Пото	Многоэтажный жилой комплекс со вс помещениями общественного назна			
Разра		I.JINCT	и≌док.	Подп.	Дата		Стадия	Лист	Листов
						Автоматизированная система контроля и учета воды «АкваМетрик»	Р	19	
Пров	ерил					Схема подключения Базовой станции LoRa IoT "Смартико"	"(	Смарти	1KO"

Формат АЗ

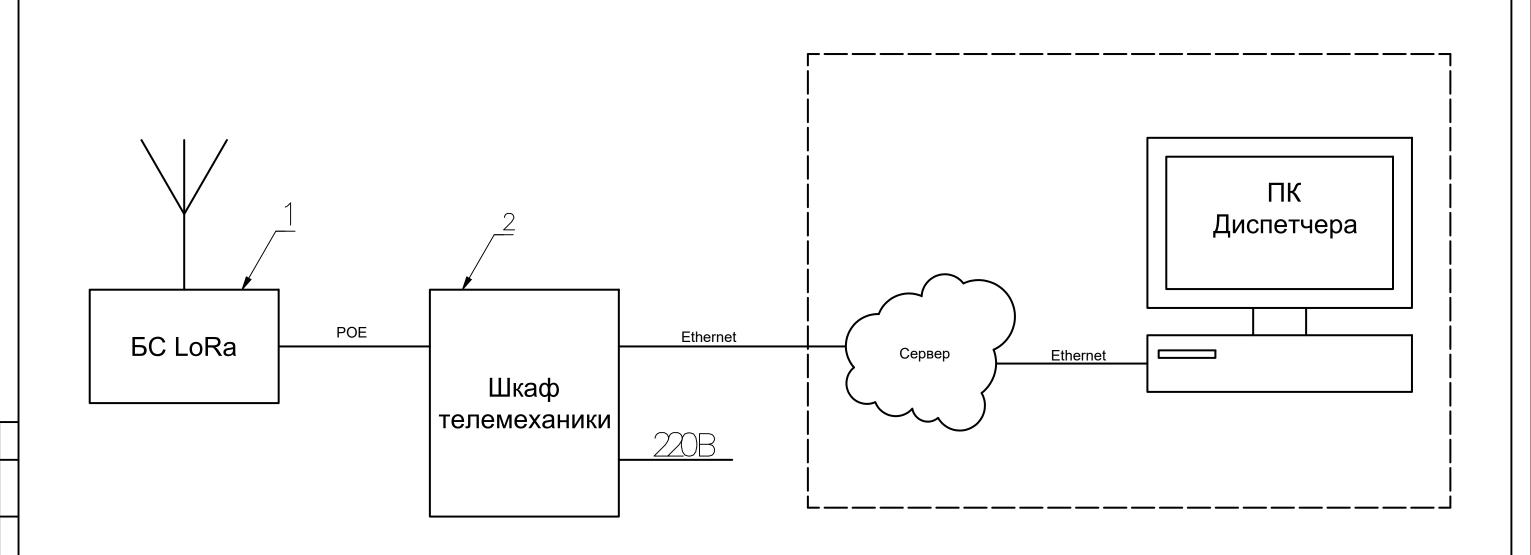

		Спецификация
Nº	Артикул	Компонент
1	100501	Базовая станция LoRa IoT "Смартико-мини"
2		Шкаф телемеханики

Взам.инв. N

						В			
Изм.	Кол.уч	н.Лист	№док.	Подп.	Дата	Многоэтажный жилой комплекс со вс помещениями общественного назна			
Разра							Стадия	Лист	Листов
						Автоматизированная система контроля и учета воды «АкваМетрик»	Р	20	
Пров	ерил					Схема подключения Базовой станции LoRa IoT "Смартико-мини"	"(	Смарти	1KO"

Формат АЗ

Маркировка кабеля	Кαδельна	я трасса	Tun линии связи	Марка кабеля	Количество кабелей и число жил, сечение	Длина, м	Примечание
	Начало	Конец					
1	2	3	4	5	6	7	8
UTP	ТШ1	БCLoRa				15	
UTP	ТШ1	MiniLoRa 1				100	
UTP	ТШ1	MiniLoRa 2				70	
UTP	ТШ1	MiniLoRa 3				70	
UTP	ТШ1	MiniLoRa 4				35	
UTP	ТШ1	MiniLoRa 5				115	
UTP	ТШ1	MiniLoRa 6				145	
UTP	ТШ1	MiniLoRa 7				80	
UTP	ТШ1	MiniLoRa 8				110	

Согласовано	
Взам.инв. N	
Подпись и дата	
Инв.И подл.	

						В				
Изм.	Кол.уч	н.Лист1	№док.	Подп.	Дата	Многоэтажный жилой комплекс со встроенно-пристроенными помещениями общественного назначения. Блок-секции 1-4				
	Разраб.						Стадия	Лист	Листов	
						Автоматизированная система контроля и учета воды «АкваМетрик»	Р	1	1	
Пров	ерил					Кабельный журнал	"Смартико"			

Формат АЗ

	Наименование и техническая характеристика	Tun, марка, обозначение документа, опросного листа	Код продукции	Поставщик	Ед. измерен ия	Кол.	Масса 1 ед., кг	Примечание
1	2	3	4	5	6	7	8	9
	Оборудование							
1	Электронный счетчик воды Акваметрик 15-80-B-L (d15/L80 класс B, LoRa)				шт	1396		
2	Базовая станция LoRa IoT "Смартико"				шт	1		
3	Базовая станция LoRa IoT "Смартико-мини"				шт	8		
4	rj45 poe splitter				шт	8		
5	Шкаф телемеханики				шm	1		
	Кабели, провода, материалы и изделия							
6	ITK Витая пара F/UTP кат.5E 4x2x0,52 solid PVC серый				М	1000		
7	Кабель-канал ПВХ 25x25, двойной замок, белый				М	300		
8	Труба гофрированная самозатухающая ТГТ C3 Ø 20 мм				М	700		
9	Держатель монтажный огнестойкий кабельный				шт	900		
10	Саморез 3,5х35мм				шт	3900		

Подпись и дата Взам. инв. №

						- В				
Изм.	Кол.уч	н.Лист1	Фдок.	Подп.	Дата	Многоэтажный жилой комплекс со встроенно-пристроенными помещениями общественного назначения. Блок-секции 1-4				
Разра	аб.					Antomotivouropoulling evertows kouthong is	Стадия	Лист	Листов	
						Автоматизированная система контроля и учета воды «АкваМетрик»	Р	1	1	
Пров	ерил					Спецификация оборудования, изделий и материалов	"Смартико"			