«Смартико» "Автоматизированная система контроля и учета воды «АкваМетрик» WIFI" В Типовой проект Многоэтажный жилой комплекс со встроенно-пристроенными помещениями общественного назначения. Блок-секции 1-4 Адрес: Заказчик:

Согласовано

инв.

Взам.

Подпись и дата

№ подл.

Ведомость рабочих чертежей основного комплекта									
Лист	Наименование	Примечание							
1	Общие данные	4 листа							
2	Условно-графические обозначения	1 лист							
3	Структурная схема БС-1, БС-2, БС-3, БС-4.	1 лист							
4	Типовой план 1 этажа БС-1, БС-2, БС-3, БС-4.	1 лист							
5	Типовой план 2 этажа БС-1, БС-2, БС-3, БС-4.	1 лсит							
6	Типовой план 3 этажа БС-1, БС-2, БС-3, БС-4.	1 лист							
7	Типовой план 4-15 этажа БС-1, БС-2, БС-3, БС-4.	1 лист							

Ведомость прилагаемых документов

		(Обозн	ачение	9			Наименование		Приг	иечание	
	Н					Специф	икаци	ія оборудования, изделий и материалов		1	лист	
	Щ											
	Ш											
вано	П											
Согласовано												
	Ц											
θ. №												
м. инв.												
Взам.												
дата												
>								В				
Подпись								Многоэтажный жилой комплекс со вс	троенно-п	ристроен	ІНЫМИ	
По				∙.Лист1	⊵ док.	Подп.	Дата	помещениями общественного назна				
		Разра	96.					"Автоматизированная система контроля и	Стадия	Лист	Листов	
подл.								учета воды «АкваМетрик» WIFI"	Р	1	9	
θ. №	ŀ	Пров	пиае					Общие данные (начало)	"Смартико"			
Инв.			•					,				
		Формат А4										

1. Исходные данные

Рабочая документация на автоматизированную систему контроля и учета воды объекта: «Многоэтажный жилой дом со встроенно-пристроенными помещениями общественного назначения. Блок-секции 1, 2, 3 и 4».

Разработана на основании:

- заявки от «...»;
- рабочего проекта «...», разработанного «...»;
- свода правил по проектированию и строительству «...», раздел «...»

Настоящий проект разработан ООО «...» на оборудовании АСКУВ «АкваМетрик».

2. Основные проектные решения

В данном проекте рассматривается решение по созданию и наладке системы АСКУВ по следующим энергоресурсам:

холодная и горячая вода.

Текущий проект содержит:

- установку счетчиков воды электронных универсальных «АкваМетрик» с интерфейсом WiFi в квартирах;

Общее количество счетчиков воды электронных «АкваМетрик» с интерфейсом WiFi: «536» шт.

3. Назначение и задачи измерительной автоматизированной системы контроля и учета воды «АкваМетрик»

Автоматизированная система контроля и учета воды «АкваМетрик» (далее Система) предназначена для автоматизированного учета потребления воды, для сбора, накопления, обработки, отображения и передачи информации о потреблении воды в диспетчерские и расчетные центры. Система применяется на объектах коммунального и промышленного назначения.

Система обладает рядом преимуществ:

- позволяет оптимизировать УК временные затраты на сбор достоверных данных по потреблению воды
- убирает необходимость для собственников и нанимателей квартир подавать показания приборов учёта
- снимает необходимость построения сложной инфраструктуры сбора данных

4. Передача данных

Холодная и горячая вода

Гогласовано

Взам. инв.

Подпись и дата

№ подл.

Сбор информации для учета холодной и горячей воды происходит посредством получения данных от счетчиков воды с радиоинтерфейсом WiFi. Данные от счетчиков воды передаются по радиоканалу WiFi в облачное хранилище через WiFi-точки собственников квартир.

Общедомовой учет: Сбор информации для общедомового учета проектом не предусмотрен.

						В				
MeN	Изм. Кол.уч.Лист№док. Подп. Дата					Многоэтажный жилой комплекс со вс помещениями общественного назна				
Разра		1 1 1 1 1 1 1 1 1 1 1 1 1 1 1 1 1 1 1 1					Стадия	Лист	Листов	
						"Автоматизированная система контроля и учета воды «АкваМетрик» WIFI"	Р	2		
Пров	Проверил					Общие данные (продолжение)	"(Смарти	1KO"	
_							Формат и	4 /		

5. Монтаж и пусконаладочные работы

Монтаж системы должен производиться в соответствии с рабочей документацией с учетом требований предприятий-изготовителей приборов учёта, базовых станций, предусмотренных техническими условиями или инструкциями по эксплуатации этого оборудования. Монтаж оборудования производить согласно настоящему проекту в стояках квартир согласно требованиям СП 77.13330.2016 «Системы автоматизации».

6. Техническое обслуживание

Периодическое обслуживание заключается в осмотре внешнего вида оборудования, в снятии измерительной информации, в устранении причин, вызывающих ошибки в работе. Осмотр рекомендуется проводить не реже 1 раза в квартал, при этом проверяется надежность крепления приборов на месте эксплуатации и сохранность пломб.

Согласовано												
инв. №												
дата Взам.												
	ŀ							В				
Подпись								Многоэтажный жилой комплекс со вс помещениями общественного назна				
`	ŀ	Изм. ^{Кол.уч} .Лист№док. Разраб.		№док.	Подп.	Дата						
подл.		т азра						"Автоматизированная система контроля и учета воды «АкваМетрик» WIFI"	Стадия Р	Лист 3	Листов	
Инв. №		Пров	ерил					Общие данные (конец)	"("Смартико"		
Ш								1	 Формат /	44		

Условные обозначения



	Н								
ано	Н								
<i>Согласовано</i> 									
[OS	Ц								
инв.									
Взам.									
дата	7							_	
	ļ							В	
Подпись	ŀ							Многоэтажный жилой комплекс со вс помещениями общественного назна	
	-	Изм. ^I Разра		і.Листі	⊌док.	Подп.	Дата		Сталия Пист Пистов
подл.	7							"Автоматизированная система контроля и учета воды «АкваМетрик» WIFI"	P 4
Инв. №		Прове	рил					Условно-графические обозначения	"Смартико"
									I Формат А4

EC-2 Č Č Č Ó Ó **Č**Š

В

Многоэтажный жилой комплекс со встроенно-пристроенными помещениями общественного назначения. Блок-секции 1-4


Разраб.


"Автоматизированная система контроля и учета воды «АкваМетрик» WIFI"


Проверил


"Смартико"

<u>I</u> Формат А2

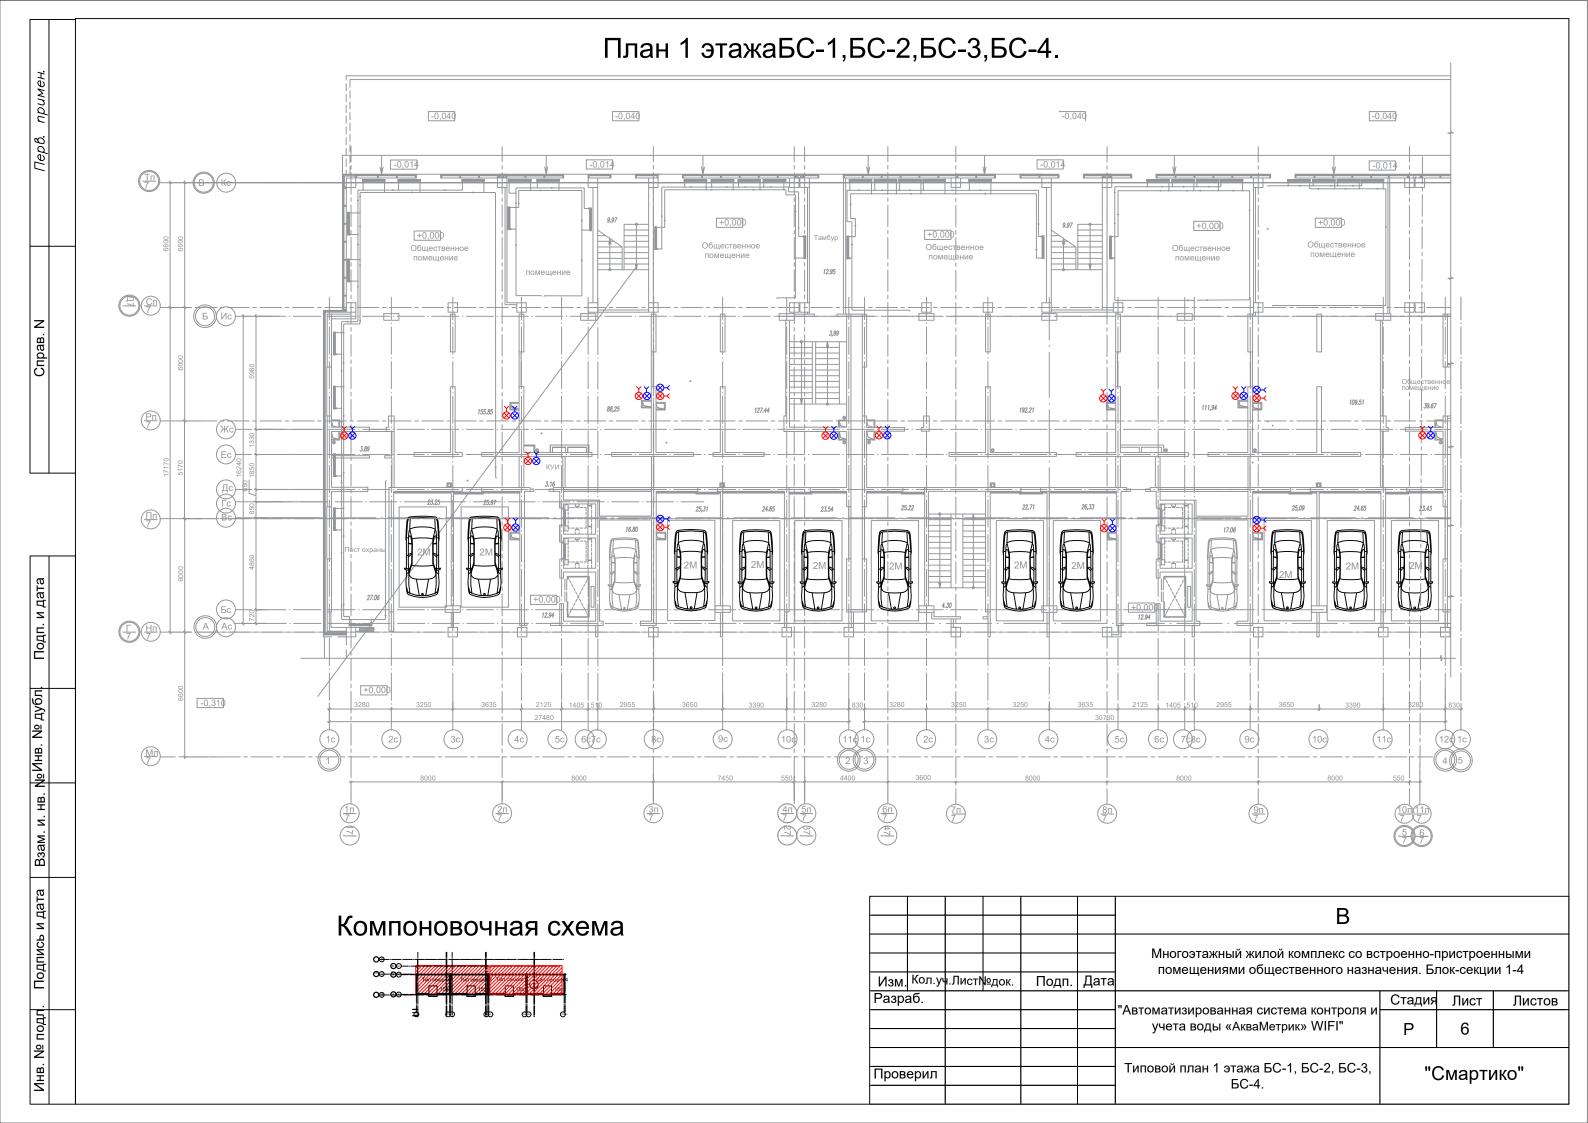

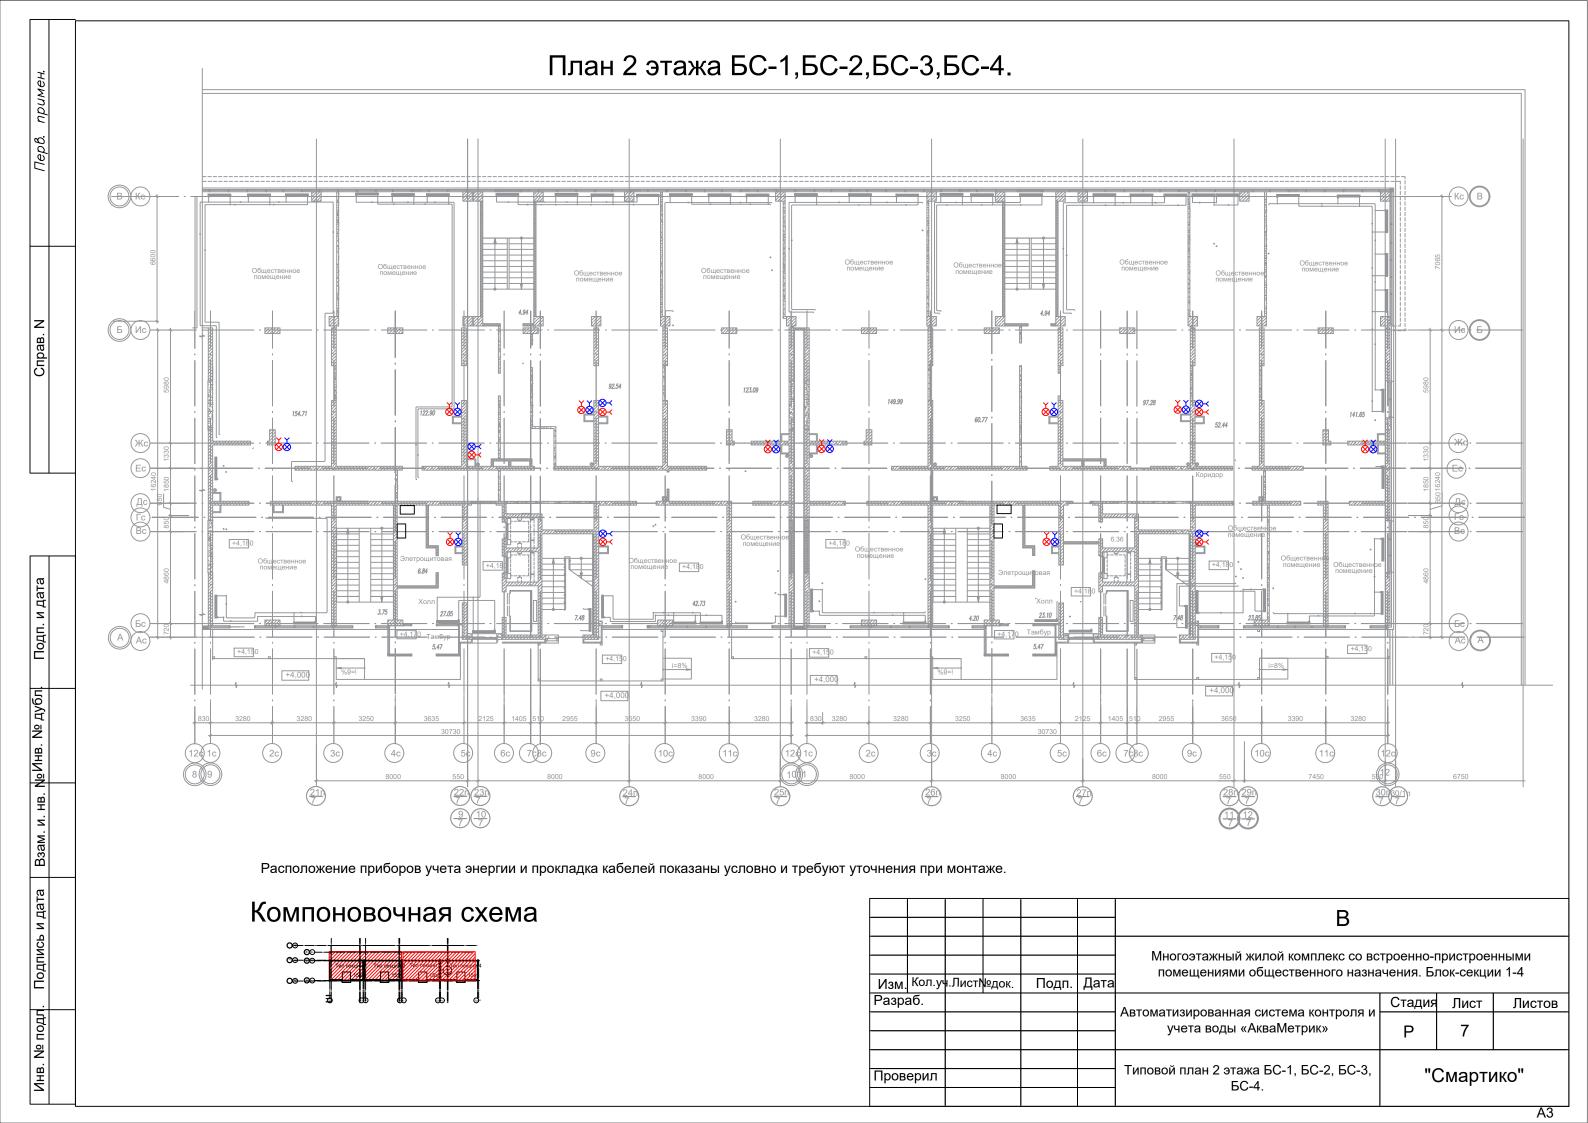

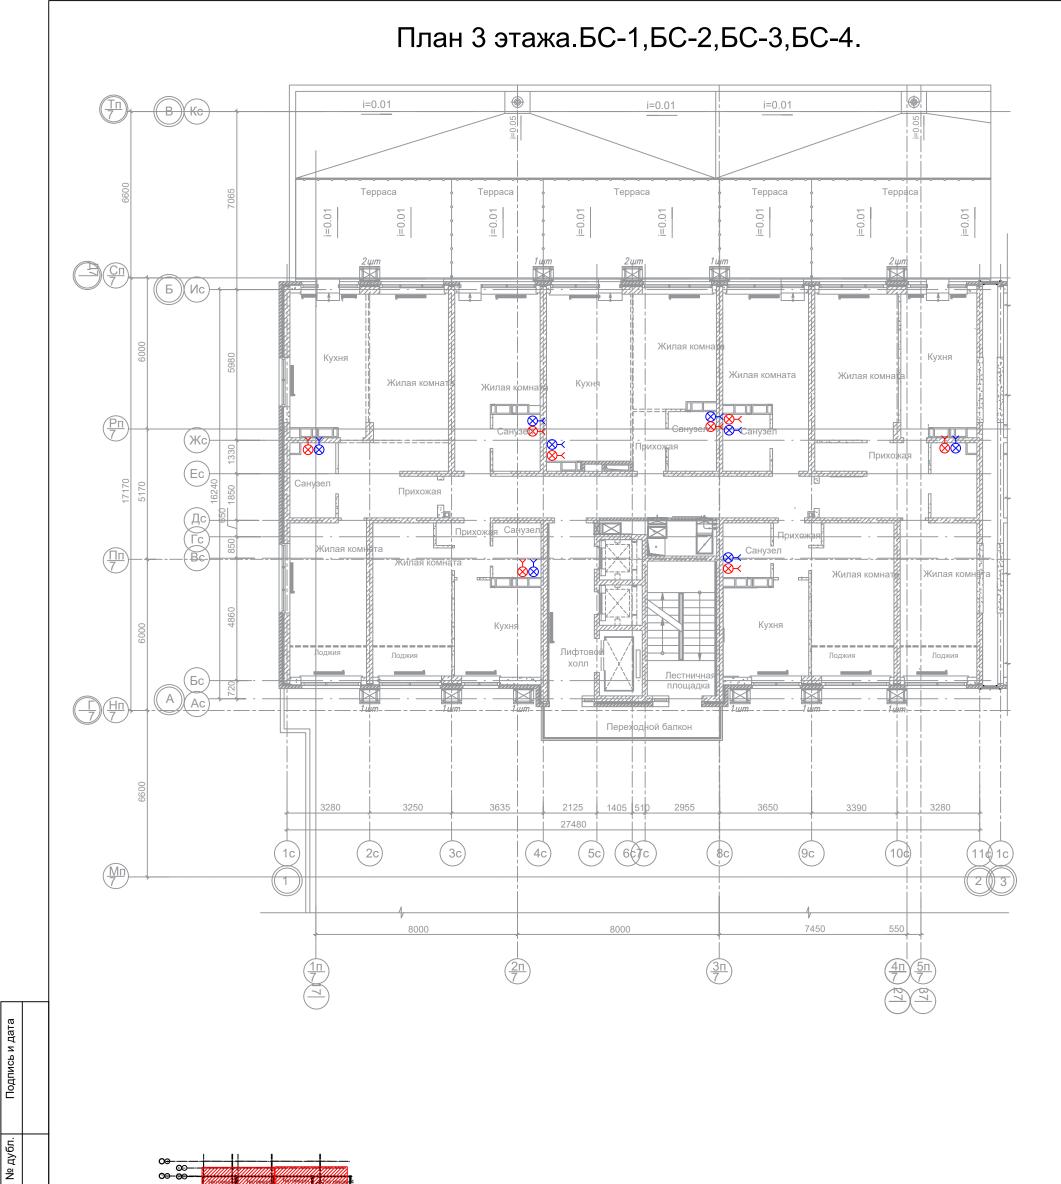

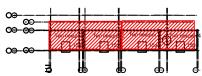

일

Взам. инв.


Подпись и дата

. № подл.

NHB.

Расположение приборов учета энергии (счетчики, щиты этажные, шкафы этажные коллекторные) показаны условно и требуют уточнения при монтаже.

						В					
Изм.	Кол.уч	ı.Лист 1	⊌док.	Подп.	Дата	Многоэтажный жилой комплекс со встроенно-пристроенн помещениями общественного назначения. Блок-секции					
Разра	аб.					Antomotivous control of the control	Стадия	Лист	Листов		
						Автоматизированная система контроля и учета воды «АкваМетрик»	Р	8			
Прове	ерил					Типовой план 3 этажа БС-1, БС-2, БС-3, БС-4.	"Смартико"		1KO"		

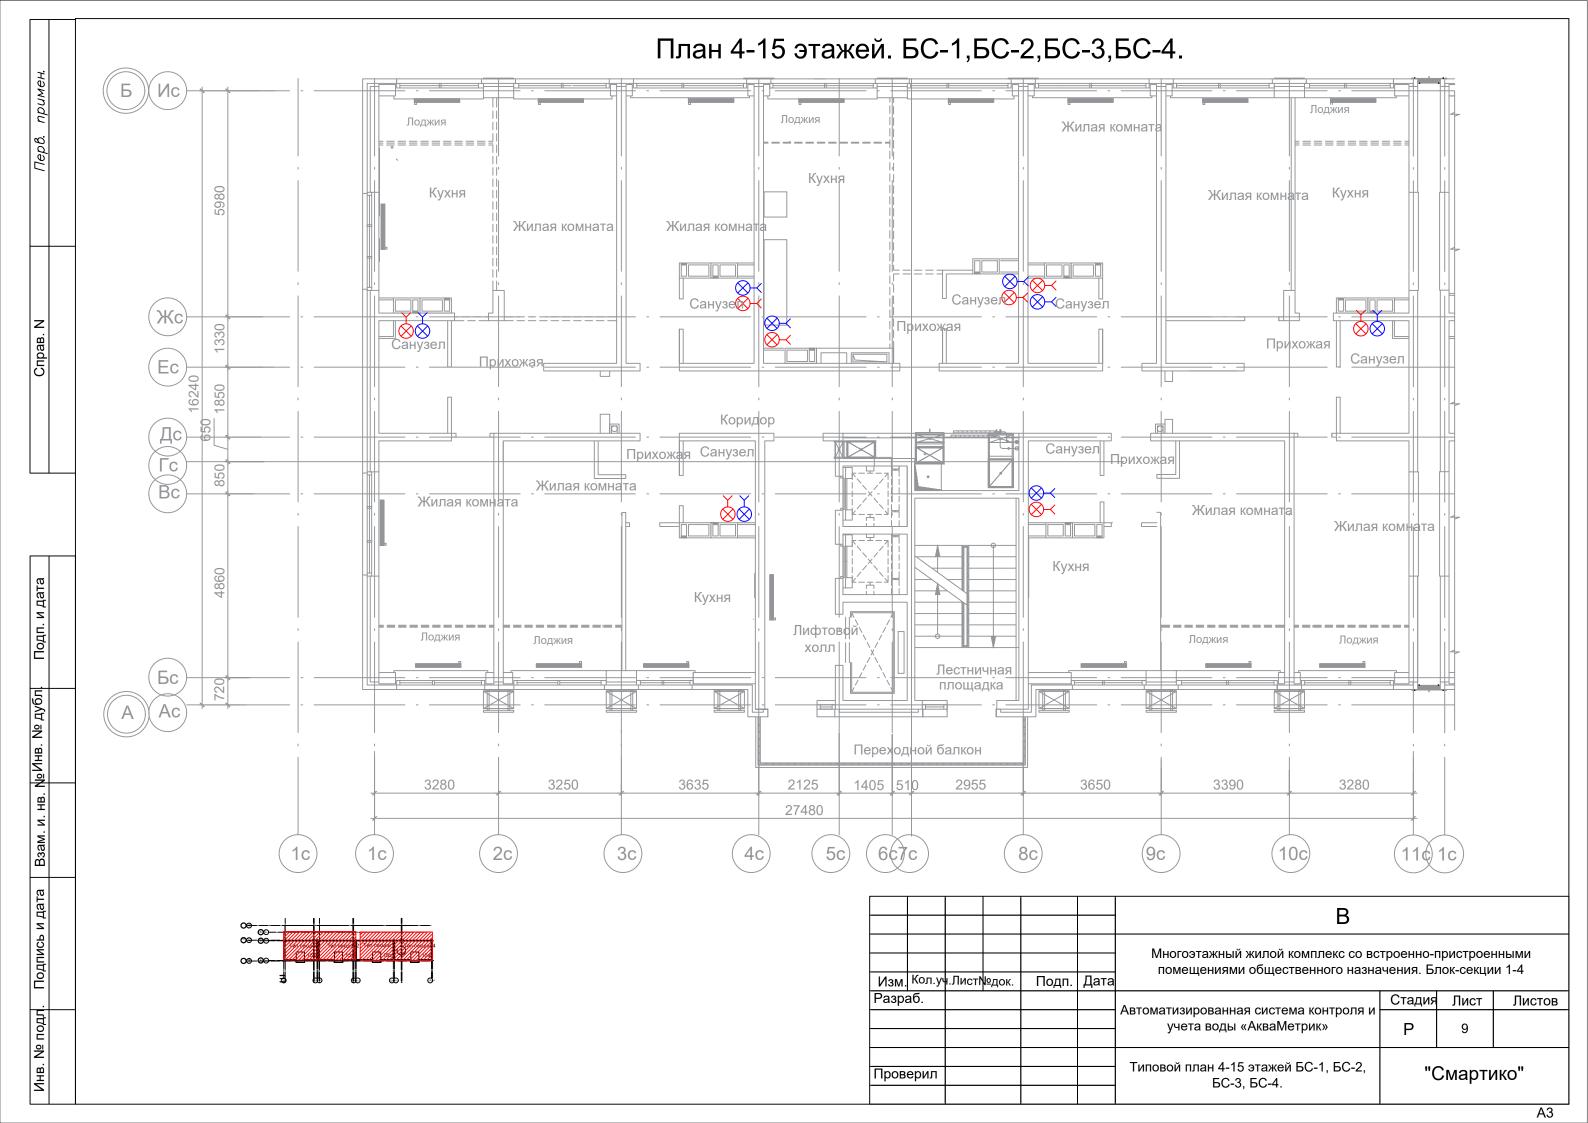

	Наименование и техническая характеристика	Tun, марка, обозначение документа, опросного листа	Код продукции	Поставщик	Ед. измерен ия	Кол.	Масса 1 ed., кг	Примечание
1	2	3	4	5	6	7	8	9
	Оборудование							
1	Электронный счетчик воды Акваметрик 15-110-B-W (d15/L110 класс B, Wi-Fi)				шт	536		

Подпись и дата Взам. инв. №

						В							
Изм.	⟨ол.у	ч.Листі	№док.	Подп.	Дата	помещениями общественного назна	Многоэтажный жилой комплекс со встроенно-пристроенными помещениями общественного назначения. Блок-секции 1-4						
Разра	б.						Стадия	Стадия Лист Листо					
						"Автоматизированная система контроля и учета воды «АкваМетрик» WIFI"	Р	1	1				
Прове	рил					Спецификация оборудования, изделий и материалов	"Смартико"		ико"				
							Ф ария т						